




令和 8 年度 社会資本整備総合交付金事業 馬見塚団地トータルリフォーム工事

図 面 目 録																			
図面番号		図面名称		縮尺	図面番号		図面名称		縮尺	図面番号		図面名称		縮尺					
建築図	A-01	建築工事特記仕様書 1		NS	建築図	A-13	改修 矩計図		1/30	建築図	A-25	解体 断面図		1/50	機械設備図	M-01	特記仕様書		NS
	02	建築工事特記仕様書 2		NS		14	改修 展開図 1		1/50		26	既存 ひび割れ調査立面図		1/100		02	改修 設備配置図		1/200
	03	建築工事特記仕様書 3		NS		15	改修 展開図 2		1/50		27	仮設計画図		1/200		03	衛生器具表・凡例		NS
	04	建築工事特記仕様書 4		NS		16	改修 建具キープラン・建具リスト		1/100 1/50		28	改修 外構図		1/200		04	改修 設備平面図		1/50
	05	解体工事仕様書		NS		17	既存・改修 基礎伏図		NS					05		機器仕様表・換気設備平面図		1/100	
	06	建物概要・配置図・位置図		NS		18	既存・改修 床伏図		1/50	電気設備図	E-01	特記仕様書		NS		06	現況 配置図・立面図（撤去）		1/100
	07	現況配置図		1/200		19	既存・改修 臥梁伏図		1/50		02	電灯幹線設備図		1/100					
	08	改修 仕上表		NS		20	既存・改修 小屋伏図		1/50		03	集合計器盤・分電盤図・照明器具姿図		NS					
	09	改修 平面図		1/100		21	既存 建物現況写真		NS		04	電灯コンセント設備図		1/50					
	10	改修 屋根伏図・天井伏図		1/100		22	解体 外構図		1/200		05	弱電幹線設備図		1/100					
	11	改修 立面図		1/100		23	解体 仕上表・平面図		1/100		06	弱電設備図		1/50					
	12	改修 平面詳細図		1/50		24	解体 立面図		1/100										

 COM建築設計事務所 管理建築士清水久雄 1級建築士登録195172号 長野県駒ヶ根市南田6番30号 TEL(0265)-82-5456・FAX (0265)-83-2383 E-mail : com-k@hb.tp1.jp	 駒ヶ根市役所	承認	件名	図面名称	縮尺	日付	図面番号
			令和8年度 社会資本整備総合交付金事業	建築工事特記仕様書 2	NS	R 8 . 2 .	A-02
			馬見塚団地トータルリフォーム工事			. .	

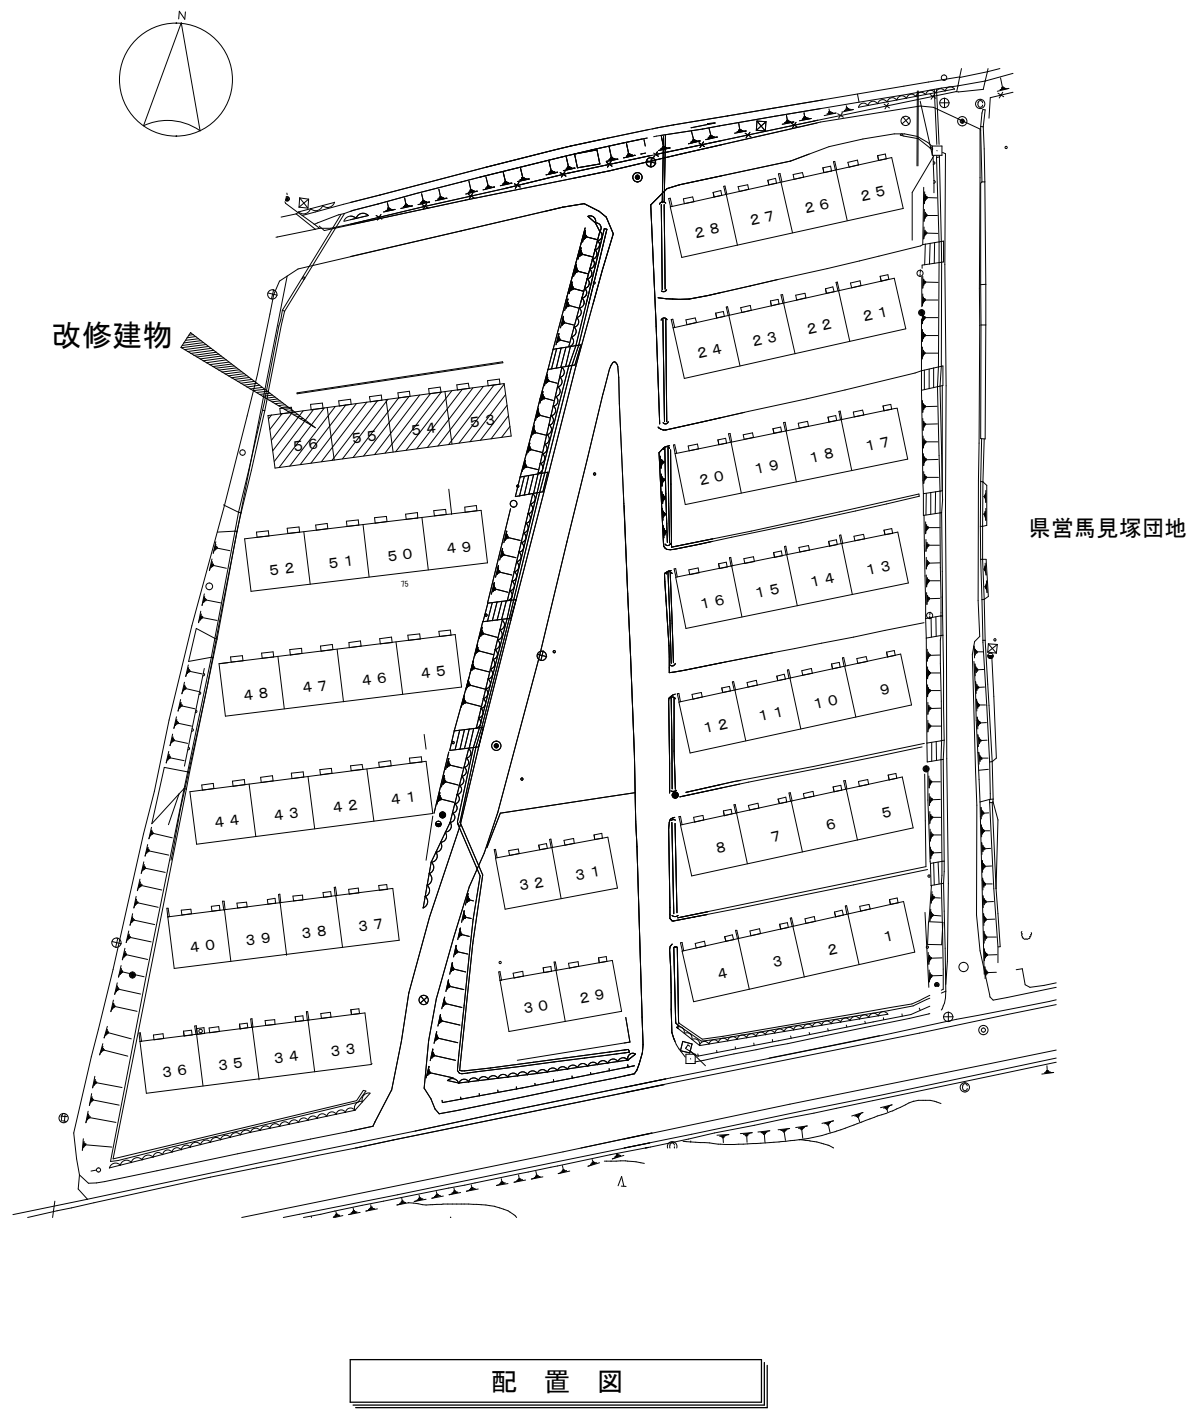

建築概要書

1. 工事名称	令和8年度 社会資本整備総合交付金事業 馬見塚団地トータルリフォーム工事					
2. 工事場所	長野県駒ヶ根市 赤穂 馬見塚団地					
3. 主要用途	工営住宅					
4. 工事種別	改修工事					
	53～56号 1棟4戸 昭和40年建設					
	内部・外部 リフォーム、界壁の改修 建築本体、電気設備、機械設備工事、一部 外構工事					
5. 敷地面積	-					
6. 構造	既存建物：補強CB造					
	平屋建て					
7. 規模	延床面積	134.82m ²				
	建築面積	134.82m ²				
8. 地域・地区	都市計画区域 第1種中高層住居専用地域					
	許容容積率 200% 許容建ぺい率 60%					
9. 防火地域	なし					
10. 地区計画	なし					
11. 耐火性能	その他					
12. 日影規制	なし					
13. 斜線制限	道路斜線	1.25	隣地斜線	1.25 +20m	北側斜線	1.25 +10m





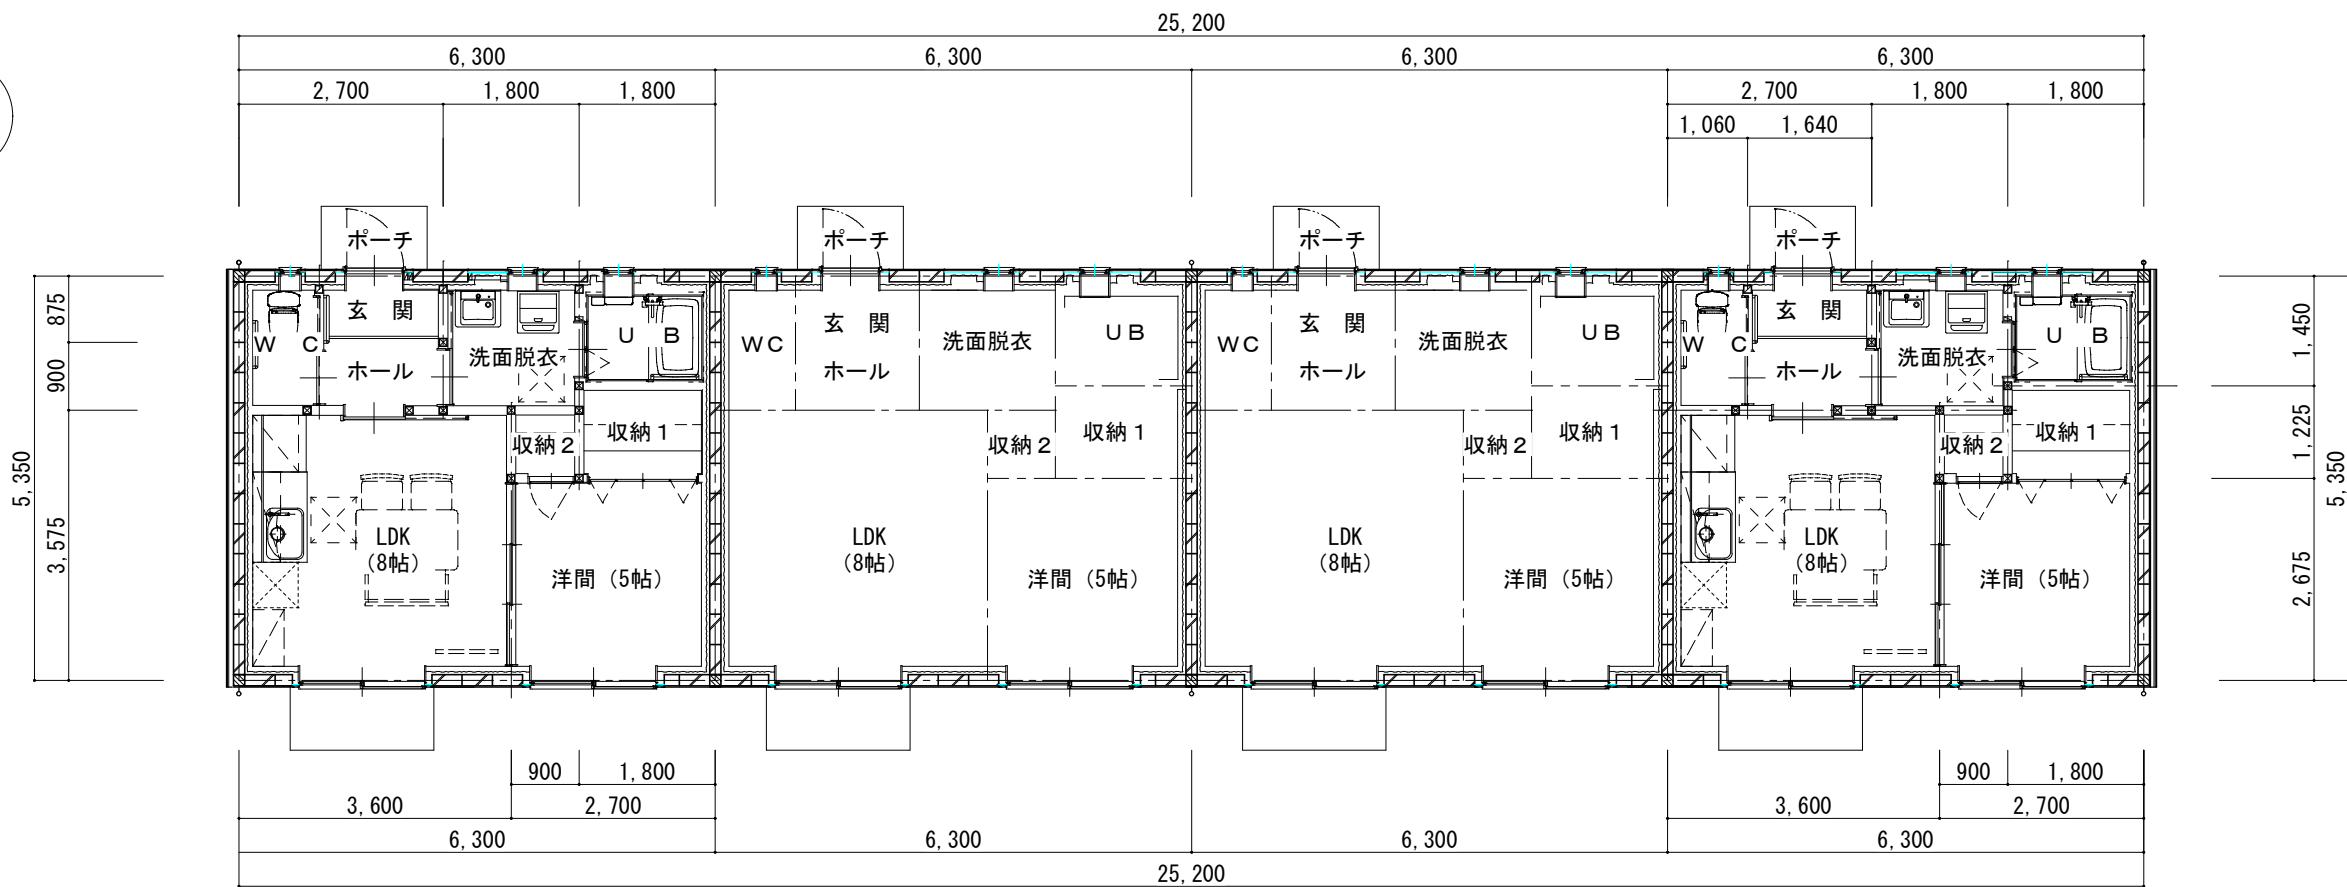
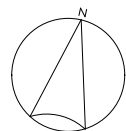
外部仕上表			
屋 根	GLカー鉄板縦平葺（働き巾455）t＝0.4 勾配 4.0/10 鋼板製軒先キャップ 外付けタイフ（防水・立平ロック25型 平リブタイプ同等） 野地板：針葉樹合板 t=12既存野地板の上増張り N50-@150 川の字張り+コムアスル-フィンク 破風・鼻隠し：木下地 GLカー鉄板 t=0.4、唐草・水切・雨押え GLカー鉄板 t=0.4 雪止金具：L-40*40塗装品 受け金物バーフェクトロック同等 棟：木下地 GLカー鉄板 t=0.4（換気棟高さ合わせ） 換気棟（棟まどS形同等：タニハウジング）1.818m*4ヶ所+ エブロン面戸	基 礎	既存床下換気口：ベントキャップ取付 φ100 一部新設：コブ抜き ベントキャップ取付 φ100 SUSベントキャップ（SG 100MB10M同等） セメント系下地調整塗材、基礎ガード同等塗り
		樋	軒樋：住宅用軒樋（バニニック バスクリU105同等、吊具：専用ボリカーボート） 縦樋：住宅用縦樋（バニニック PC30同等、控金具 L字足クベキングネジ止め）
軒 天	ケイ酸カルシウム板 t=6 ジョイナー張910*910（亜鉛メッキ底目地）EP塗り 軒天換気材 [FV-N0408P同等：Joto] 1.82m*2*4ヶ所	ポーチ犬走り	コンクリート金ゴテ押え
外 壁	水洗い（7MPa程度の水洗い） セキスイ同等 下塗り：ソトリカーリー多孔孔質ローラー塗りと、0.3mm以上の亀裂は1液型弾力性エポキシ樹脂注入工法 上塗り：トップコート塗布（1液系弱溶剤形アクリルシリコン樹脂塗料）2回塗り 窓廻り変成シリコンシーリング充填 開口部塞ぎ 木：100*45下地組、針葉樹構造用合板 t=9、透湿防水シート（タイベック同等） 両面ガラス繊維ネット張セメントモルタル板（デラクリート）t=12.5 吉野ファイバーペースト同等塗り、トップコート塗布、既存壁取合ヶ所は目地切シーリング 充填 東妻側外壁：金属サイディング t=15横張（リクシルDan siding プレシャスウッドⅡSF プレシャスミッドルーフ+同等）透湿防水シート 木縦胴縁20*45 @455 水切40、出隅Eオ型Ⅱ、軒天、スタート、同質連結他、塗壁取合シーリング 西妻側外壁：金属サイディング t=15横張（リクシルDan siding プレシャスウッドⅡSF プレシャスミッドルーフ+同等）透湿防水シート 木縦胴縁60*45 @450 水切40、縦見切：木下地 GL カー鉄板 t=0.4巻き、軒天、スタート、同質連結他、塗壁取合シーリング	開口部	非住宅向けアルミ樹脂複合窓（YKKエピソード NEO同等） アルミ用玄関ドア（レガートαV型同等）
		その他	アルミ自在物干金物（杉田エース アルミ自在物干金物 900同等） 地先境界ブロック120*120*600

内部仕上表												
階	室 名	床		巾木	壁			天 井	廻縁	C H	備 考	室 名
1	玄 関	防塵塗床 コンクリート下地モルタル金ゴテ	-150	木製 21 * 60 WP 防塵塗床 モルタル金ゴテ	大壁	ワン合板 t=5.5+ 唐松本実 t=12目透かし張り WP 入隅、出隅取付 木胴縁・間柱下地 外気に接する壁及び住戸間の壁：LGS50 木間柱100*45下地（片引き戸ヶ所、3本建てヶ所以下共通）			木製 21*60 WP	2,480		玄 関
	ホー ル	複合フローリング t=12張り 木製床下地組、ワン合板 t=24捨張り	±0	木製 21 * 60 WP	大壁	ワン合板 t=5.5+ 唐松本実 t=12目透かし張り WP 入隅、出隅取付 木胴縁・間柱下地 外気に接する壁及び住戸間の壁：LGS50			同上 同上	2,330	玄関框 30*75（東洋テックス同等特注品床合わせ） L型手摺（Φ35×600×600セット MFE2L バニニック同等）	ホー ル
	W C	ワン合板 t=9（T2）下地ビニル床シートt=2.5貼り 同上	±0	ソフト巾木 H=60	大壁	石膏ボード t=12.5 ビニルクロス貼り クロス下地合板 t=12.5（地球Mクロス同等）クロス目地 木胴縁・間柱下地 外気に接する壁及び住戸間の壁：LGS50 石膏ボード t=12.5 ビニルクロス貼り 一部防水石膏ボード t=12.5+ マシン化粧合板 t=3貼り（セラル同等） 木胴縁・間柱下地 外気に接する壁及び住戸間の壁：LGS50			化粧廻り縁 H=35	2,330 2,033 1,820	枕棚：集成材t=25 WP L型手摺（Φ35×600×600セット MFE2L バニニック同等）	W C
	洗面脱衣	同上 同上	±0	同上	大壁	同上 同上			同上	2,330	ライニング天端：（アイカボ）ストフォーMKPA W=※同等） 床下点検口 高気密型 床下点検口断熱型 600角（SPF-R60F12-UA1同等）	洗面脱衣
	U B	ユニットバス（設備工事）	-57			木胴縁・間柱下地					出入口枠：化粧造作材	U B
	洋 室	複合フローリング t=12張り 木製床下地組、ワン合板 t=24捨張り	±0	化粧巾木 H=60	大壁	石膏ボード t=12.5 ビニルクロス貼り 一部クロス下地合板 t=12.5（地球Mクロス同等）クロス目地 木胴縁・間柱下地 外気に接する壁及び住戸間の壁：LGS50			化粧廻り縁 H=35	2,330	長押120×20（米ツガ 集成材、WP） ステンレスカーテンレールダブル、ふさ掛け（TOSO セレスタ同等）	洋 室
	L D K	同上 同上	±0	同上 一部化粧巾木（薄）	大壁	石膏ボード t=12.5 +ビニルクロス貼（不燃NM-8619 + 準不燃 QM-0822） 流廻り 石膏ボード t=12.5+マシン化粧合板t=3貼（セラル同等） 【不燃NM-2183】 目地シーリング、アルミ専用見切 木胴縁・間柱下地 外気に接する壁及び住戸間の壁：LGS50			同上	2,330	長押 ステンレスカーテンレールダブル、ふさ掛け（TOSO セレスタ同等） 床下点検口600角、天井点検口450角アルミ製 ライニング天端・側板：（アイカボ）ストフォーMKPA W=150同等） 流し台、コンロ台、吊戸棚、長押	L D K
	収納 1	ワン合板（T2）t=12.0張り 木製床下地組、ワン合板 t=24捨張り	±0	同上	大壁	ワン合板（T2）t=4.0+t=9.0張り 木胴縁・間柱下地 外気に接する壁及び住戸間の壁：LGS50			同上	2,330	枕棚：集成材t=25 WP 中段：押入棚板（ダインケン同等）	収納 1
	収納 2	同上 同上	±0	同上	大壁	同上 木胴縁・間柱下地			同上 同上		枕棚：集成材t=25 WP ハンガーラック、端部ロック金具	収納 2


●特記事項

＜断熱材＞	外壁 床下外周部：現場発泡ウレタン（アクアフォーム14K種1H SEKISUIフロンR同等）t=30 天井：高性能グラスウール14K t=155（アクリアマット同等）防湿シートt=0.2（ダントアイ同等） 床下：押出法ポリスチレンフォーム3種bA t=65 810×810（カネライトガイ同等）	＜内 装＞	複合フローリング：東洋テック ライトオーク 771同等 ビニル床シート：タジマ マーハリューム マーブル同等 ビニルクロス仕上の出隅箇所の下地には、樹脂製コーナー下地材を施工する。	＜仕上ユニット及びその他工事・雑工事＞ 流し台：W1200×D550×H800（リクシル GKシリーズ）建築工事 コンロ台：W750 x D550 × H623（リクシル GKシリーズ）建築工事 コンロ用バックガード、サイドカバー 建築工事 吊戸棚：不燃仕様 W1200×D367×H500（リクシル GKシリーズ）建築工事 ・PB12.5 不燃（NM-8619）・防水 PB12.5 不燃（NM-9639）・ケイカル板 t=68 不燃（NM-8576） ・化粧石膏ボード9.5 準不燃（QM-9824）PB12.5 不燃（NM-8919）+ビニルクロス 壁紙準不燃（QM-0822） ・PB9.5 準不燃（QM-9828）・防水PB9.5 準不燃 QM-9828）ケイカル板 t=6+EP 不燃（NM-8585）
		＜木 材＞	造作材：巾木 額縁・廻縁【米桐】 収納造作材：根太・見付材【米桐】 集成材【米桐】 唐松板材は、「信州木材認定品」上伊那地域産材を使用する	
＜防 湿＞	建物部分コンクリート下全面：ポリエチレンシート敷込t=0.15	＜防 腐＞	土台・柱（既存含む）及び間柱 GL+1m以内 現場防腐材塗り	
＜塗 床＞	防塵塗床（アトムアール-トップ #7000同等）		木下地（敷土台・小屋束：105*105 間柱100*45） PB t=12.5+12.5両面2重貼り（準耐火構造45分：告示第1358号） グラスウールt=100充填 24kg品（かさ比重≧0.02）	＜その他＞ 内装材（下地共、接着剤、内装建具、断熱材等）は全てF☆☆☆☆とする 間仕切りは通気止めとする（木材）
＜塗 装＞	木部は全てWP塗 WP：木材保護塗料（オスモール同等）	＜界 壁＞		

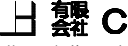	<div> <div>  <div> <div></div> <div>COM建築設計事務所</div> </div> </div> <div> 管理建築士清水久雄 1級建築士登録195172号 長野県駒ヶ根市南田6番30号 TEL (0265)-82-5456・FAX (0265)-83-2383 E-mail：com-k@hb.tpl.jp </div> </div>	<div>  <div> <div></div> <div>駒ヶ根市役所</div> </div> </div>	承認	<div> <div></div> <div></div> <div></div> </div>	件名 <div>令和8年度 社会資本整備総合交付金事業</div> <div>馬見塚団地トータルリフォーム工事</div>	図面名称	<div>改修 仕上表</div>	縮尺	<div>NS</div>	日付	<div>R8 . 2 .</div>	図面番号	<div>A-08</div>
--	--	---	----	--	---	------	-------------------	----	---------------	----	---------------------	------	-----------------




改修 平面図 s=1/100

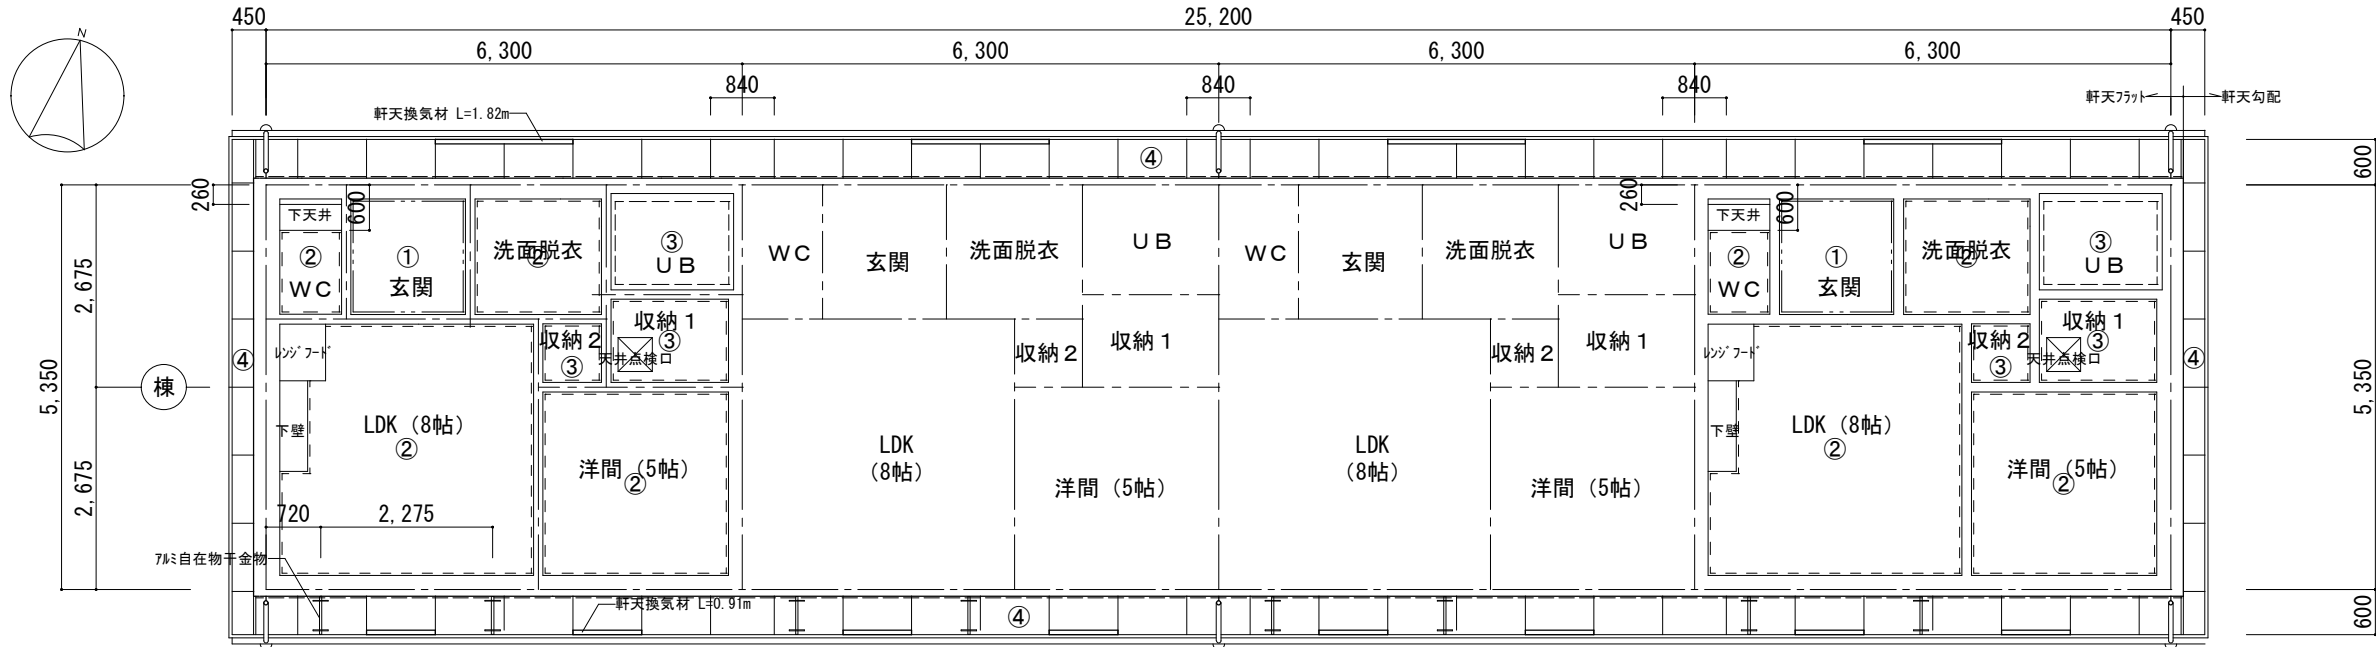



凡 例					
①	珪藻合板 t=5.5+ 唐松本実t=12目透かし張り WP 木天井組下地	④	ケイ酸カルシウム板 t=6 ジョイナー張910*910 (亜鉛メッキ底目地) EP塗り	----	廻縁木製 21*60 WP
②	石膏ボード t=9.5 ビニルクロス貼り 木天井組下地 LDK：(不燃NM-8619+ 準不燃 QM-0822)			- - - -	化粧廻り縁 H=35
③	石膏ボード t=9.5 木天井組下地			- - - -	7mm見切り (外壁取合い)

改修 天井伏図 s=1/100


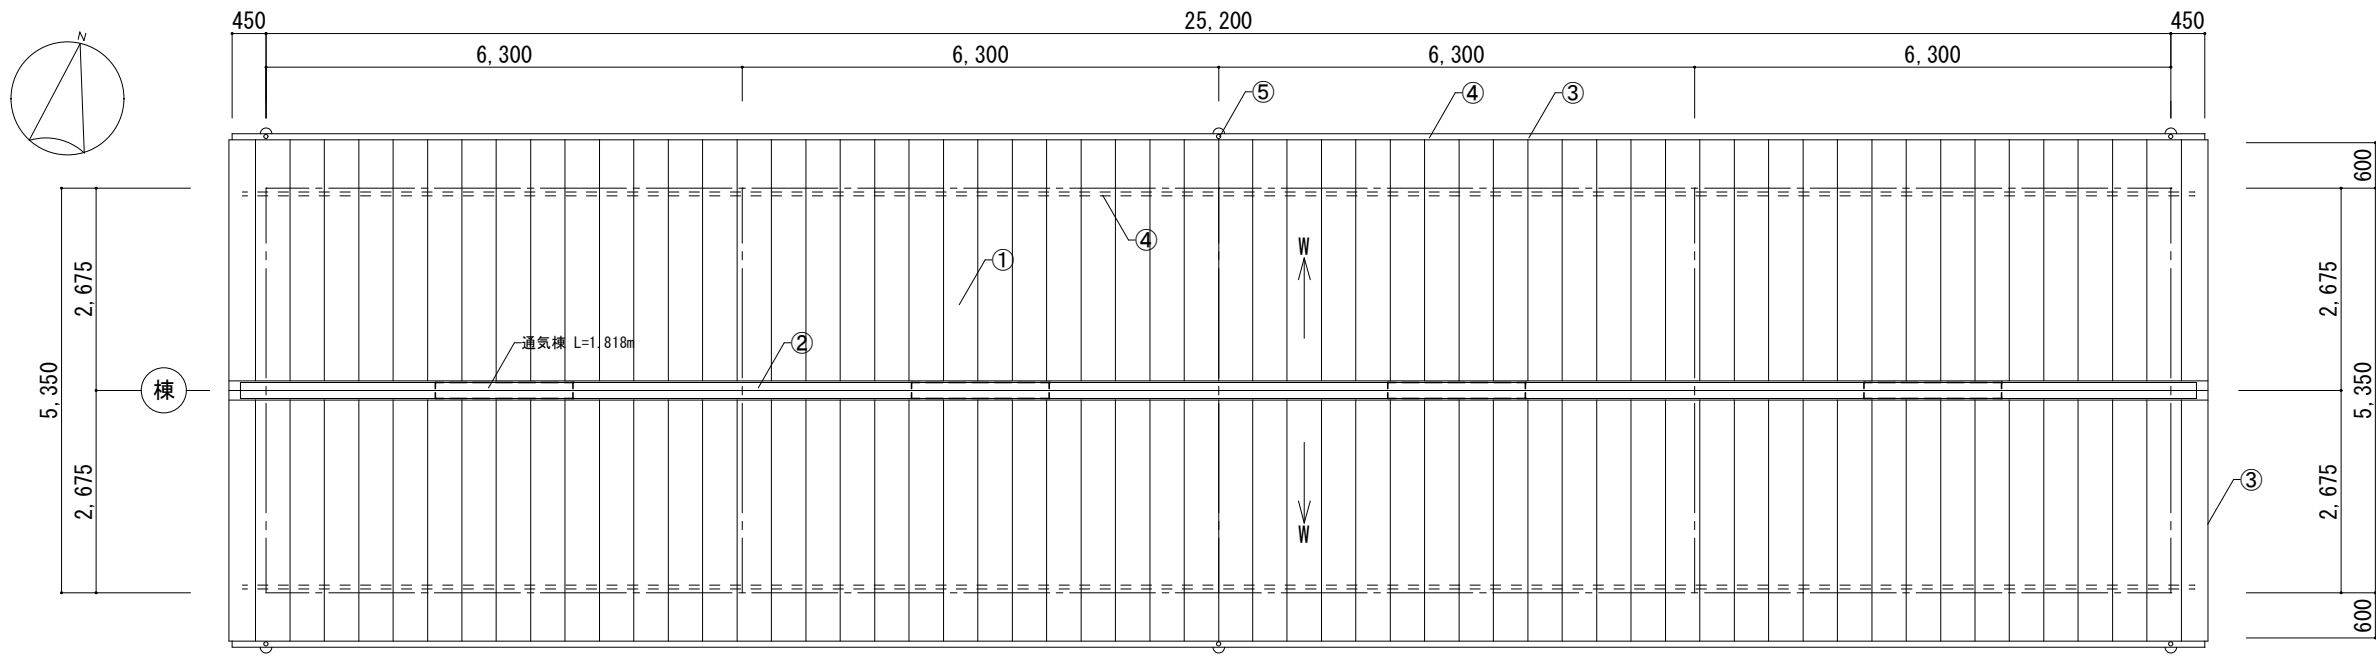


凡 例					
①	GLカー鉄板縦平葺 (働き巾455) t = 0.4 勾配 4.0/10 銅板製軒先キャップ 外付けタイプ (防水・立平ロック25型 平リブタイプ 同等) 野地板：針葉樹合板 t=12既存野地板の上増張り N50-@150 川の字張り+ゴムアスルフィンク	④	雪止金具：L-40*40塗装品 受け金物バーフェクトロック同等		
②	棟：木下地 GLカー鉄板 t=0.4 (換気棟高さ合わせ) 換気棟 (棟まどS形同等：タニタハウジング) 1.181m*4ヶ所+ エントランス面戸	⑤	軒樋：住宅用軒樋 (パナソニック バラケ7U105同等、 吊具：専用ホリカーネット)		
③	破風・鼻隠し：木下地 GLカー鉄板 t=0.4、唐草・水切・雨押え GLカー鉄板 t=0.4	⑥	縦樋：住宅用縦樋 (パナソニック PC30同等、 控金具 L字足付ピンク衫止め)		


改修 屋根伏図 s=1/100

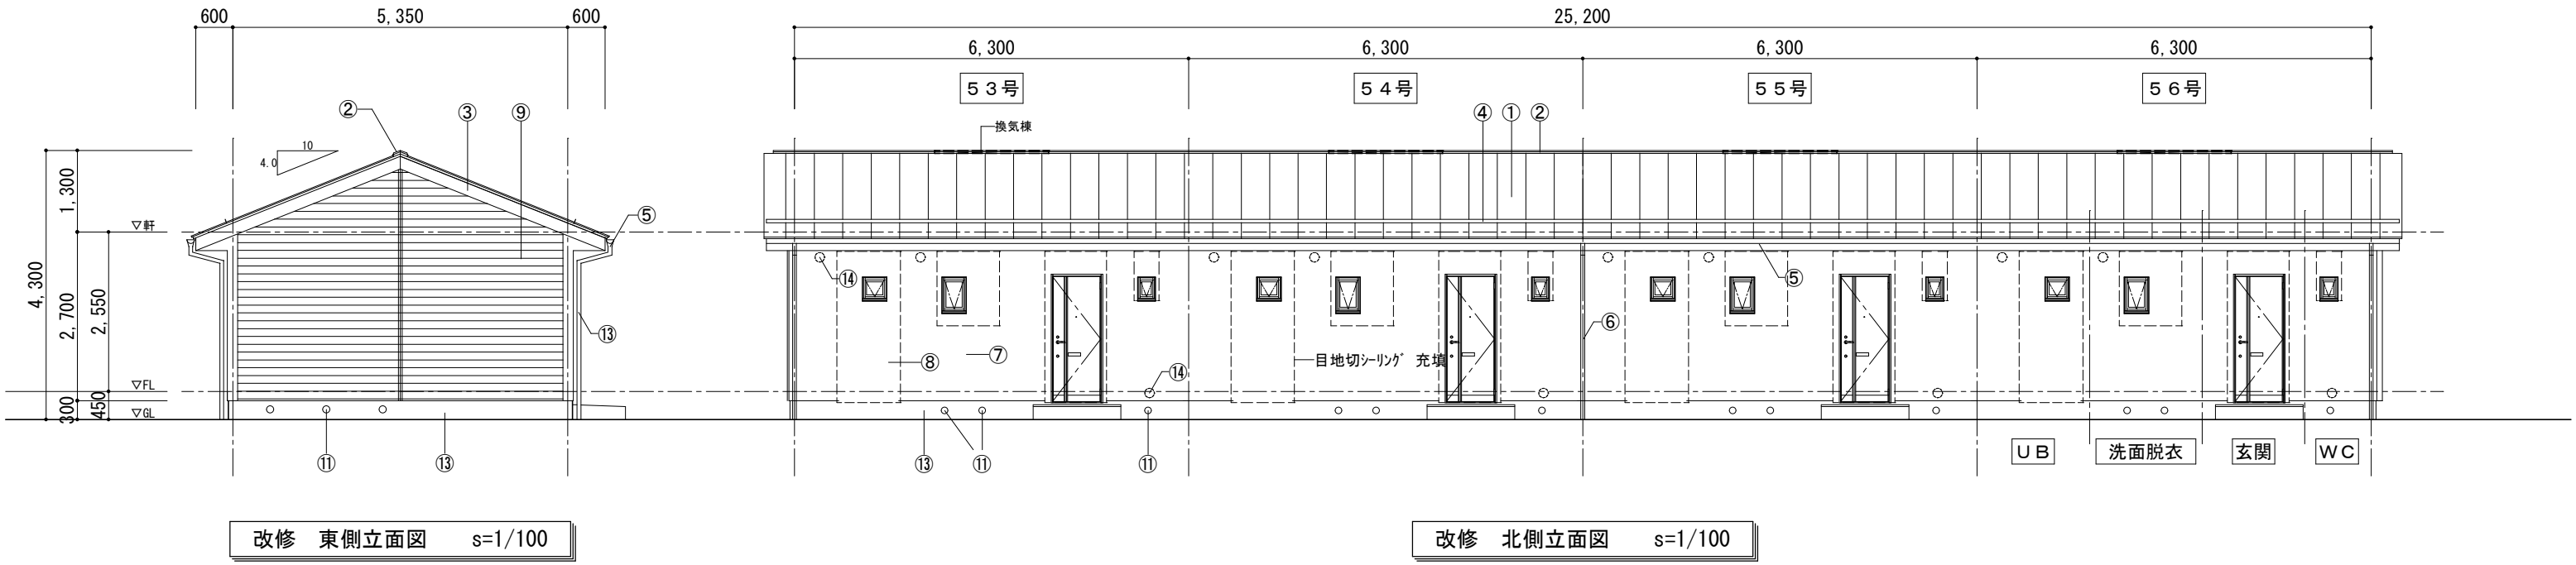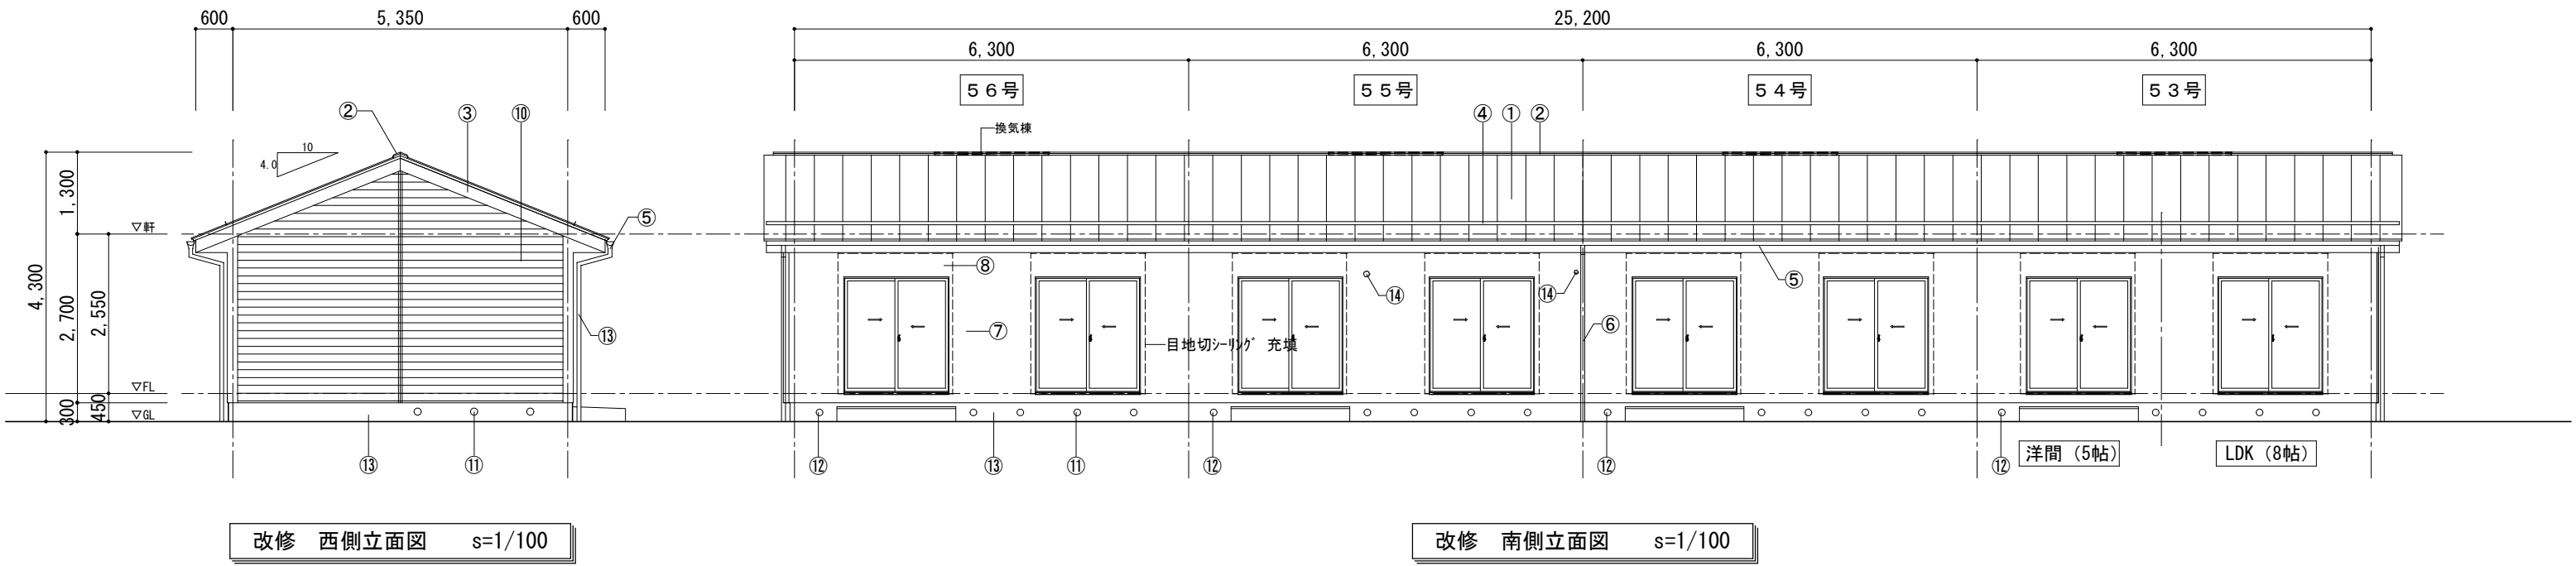


凡 例					
①	GLカー鉄板縦平葺（働き巾455）t = 0.4 勾配 4.0/10 銅板製軒先キャップ 外付けタイプ（防水・立平ロック25型 平リブタイプ 同等） 野地板：針葉樹合板 t=12既存野地板の上増張り N50-@150 川の字張り+ゴム7スルーフィン	⑦	外壁：水洗い（7MPa程度の水洗い） タイル同等 下塗り：ソフトリカーリー多孔質ローラー塗り、0.3mm以上の亀裂は 1液型弾力性エポキシ樹脂注入工法 上塗り：トップコート塗布（1液系弱溶剤形アクリルシリコン樹脂塗料）2回塗り 窓廻り変成シリコンシーリング充填	⑩	西妻側外壁：金属サイディング t=15横張（リクシルDan siding プレシャスウッド II SFプレシャスミッドラング+同等） 透湿防水シート（タイベック同等）、木縦胴縁60*45 @450 水切40、 縦見切：木下地 GLカー鉄板 t=0.4巻き、軒天、スタート、同質連結他、 塗壁取合シーリング
②	棟：木下地 GLカー鉄板 t=0.4（換気棟高さ合わせ） 換気棟（棟まどS形同等：タニハワッパ）1.818m*4ヶ所+ エロン面戸			⑪	既存床下換気口：ベントキャップ取付 φ100
③	破風・鼻隠し：木下地 GLカー鉄板 t=0.4、唐草・水切・雨押え GLカー鉄板 t=0.4	⑧	開口部塞ぎ：木100*45下地組、針葉樹構造用合板 t=9、透湿防水シート（タイベック同等） 両面ガラス繊維ネット張セメント珪藻土板（テラクリート）t=12.5 吉野ファイバーベースコート同等塗り、トップコート塗布、	⑫	新設床下換気口：コ7抜き ベントキャップ取付 φ100
④	雪止金具：L-40*40塗装品 受け金物ハーフェクトロック、			⑬	セメント系下地調整塗材、基礎ガード同等塗り
⑤	軒樋：住宅用軒樋（ハナニック バラスケU105同等、吊具：専用ポリカーボネート）	⑨	東妻側外壁：金属サイディング t=15横張（リクシルDan siding プレシャスウッド II SFプレシャスミッドラング+同等） 透湿防水シート（タイベック同等） 木縦胴縁20*45 @455 水切40、出隅E才型Ⅱ、軒天、スタート、同質連結他、塗壁取合シーリング	⑭	既存穴：珪藻土充填
⑥	縦樋：住宅用縦樋（ハナニック PC30同等、控金具 L字足付ビッドリブ止め）				

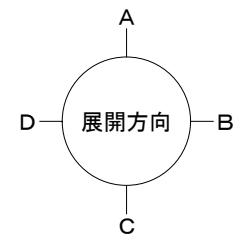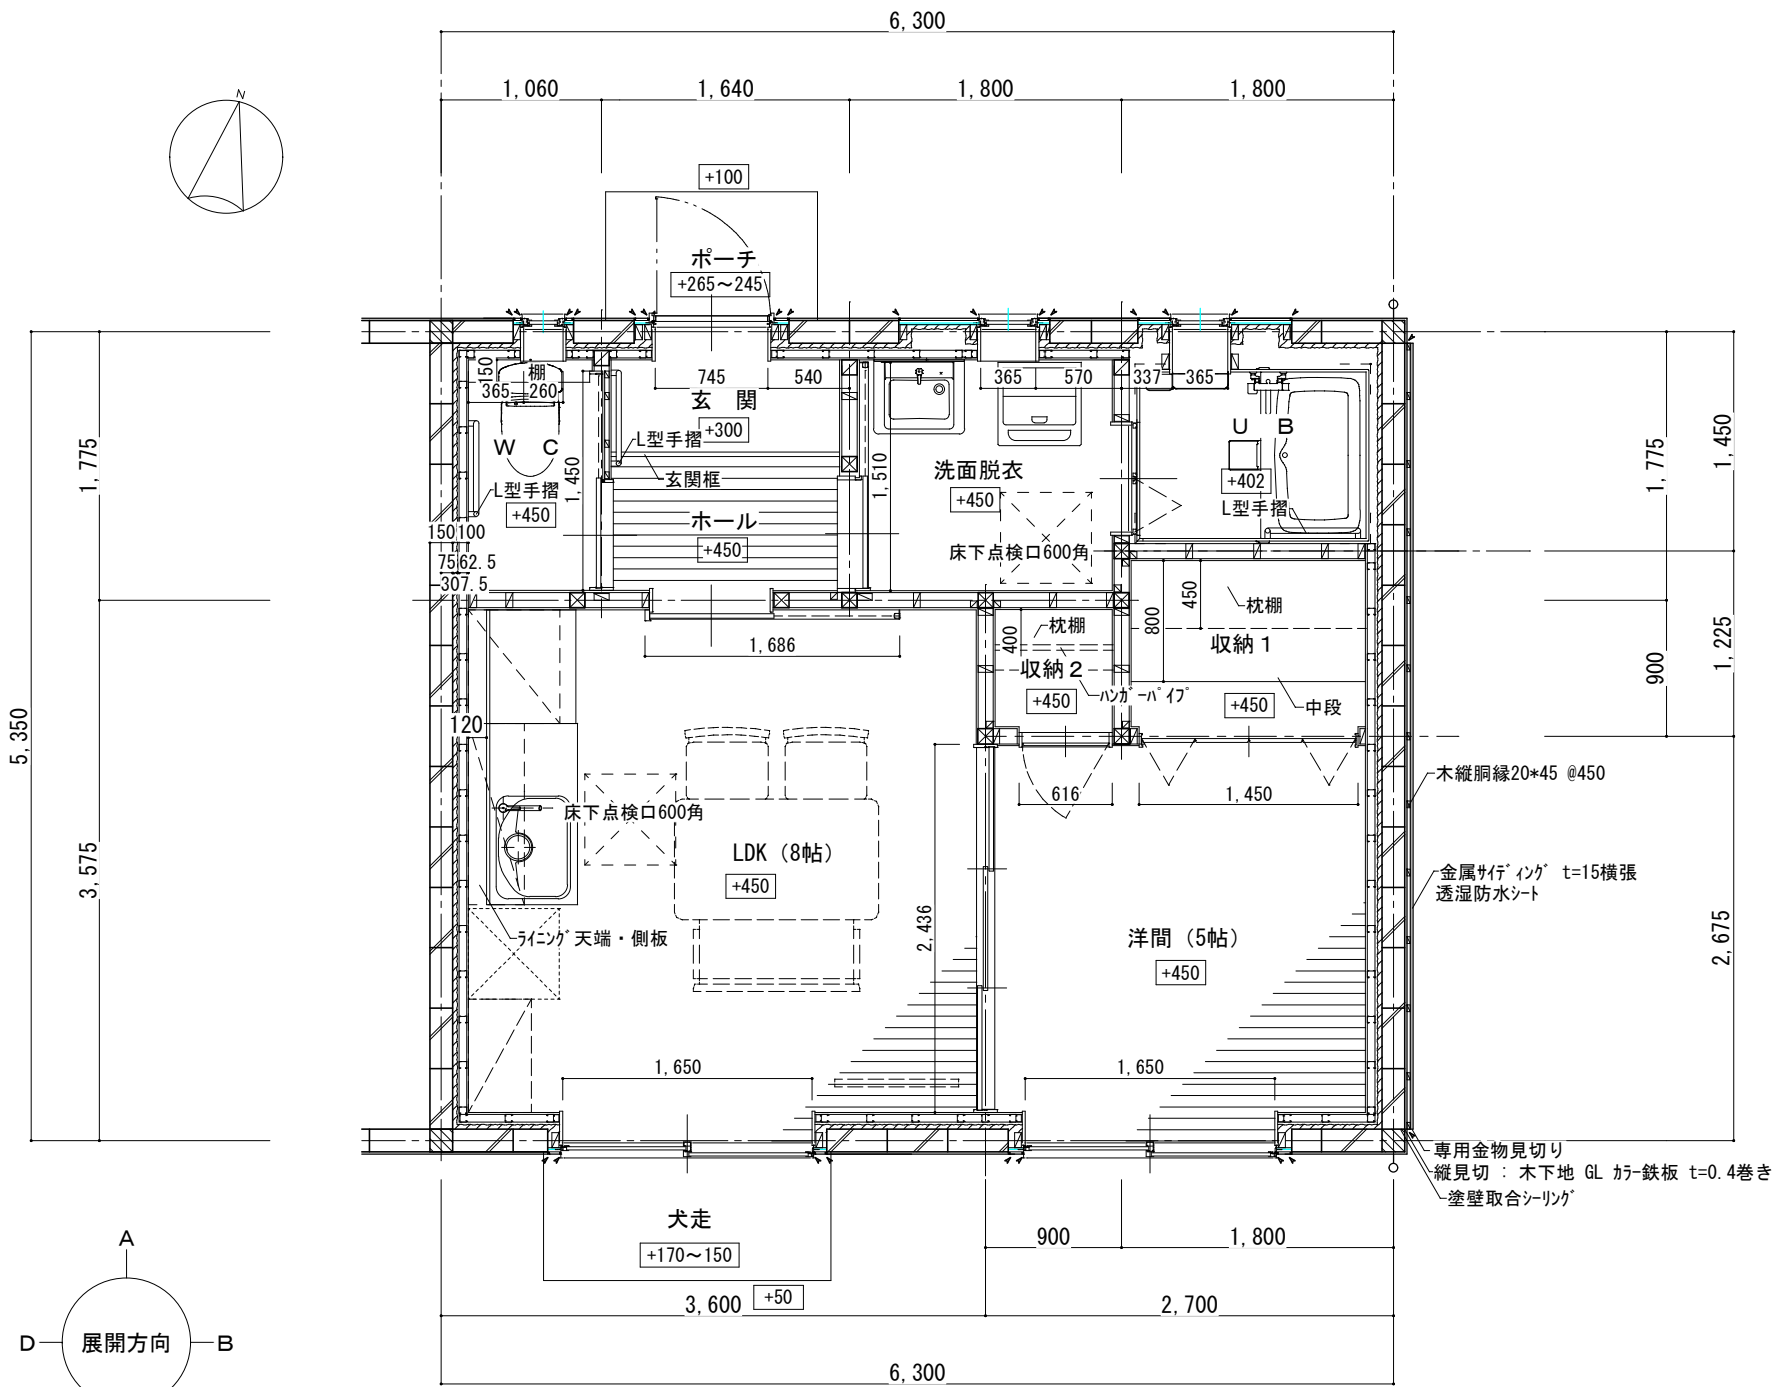

改修 平面詳細図 s=1/50



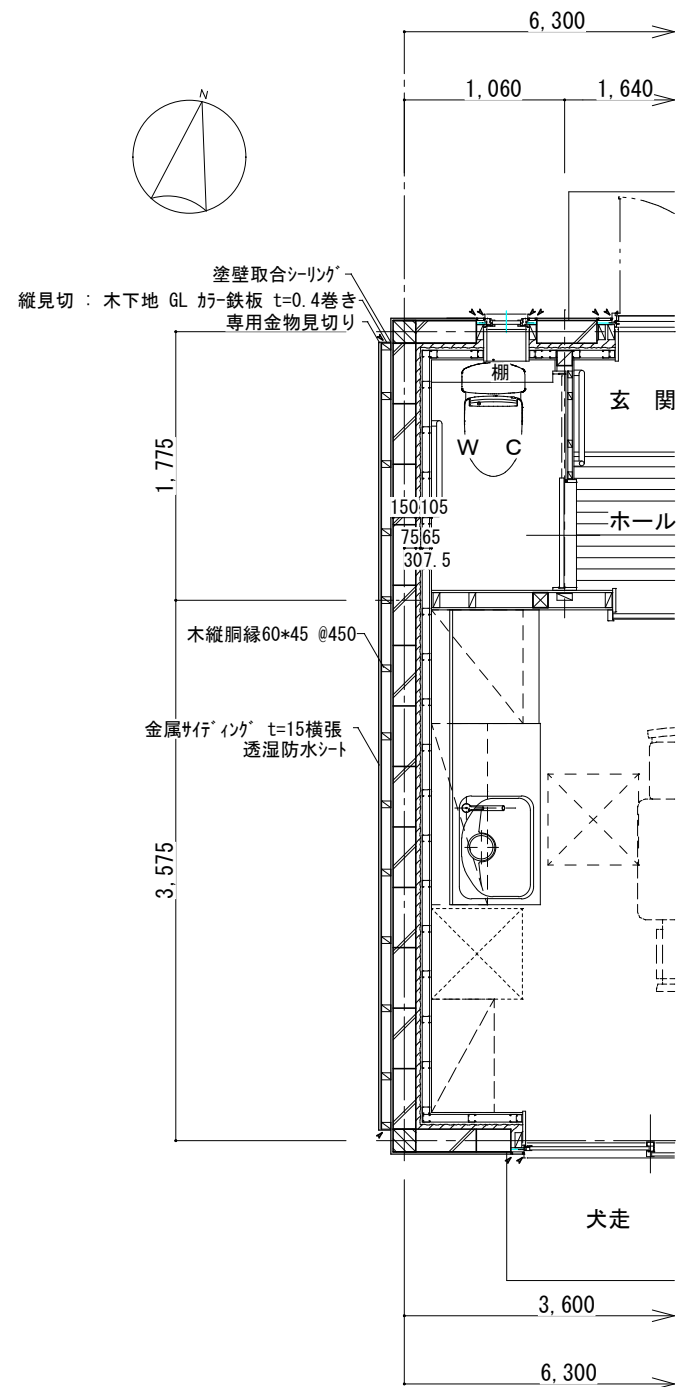


<p>COM建築設計事務所 管理建築士清水久雄 1級建築士登録195172号 長野県駒ヶ根市南田6番30号 TEL.(0265)-82-5456・FAX (0265)-83-2383 E-mail: com-k@hb.tpl.jp</p>	<p>駒ヶ根市役所</p>	<p>承認</p>	<p>件名 令和8年度 社会資本整備総合交付金事業 馬見塚団地トータルリフォーム工事</p>	<p>図面名称 改修 平面詳細図</p>	<p>縮尺 1/50</p>	<p>日付 R8 . 2 .</p>	<p>図面番号 A-12</p>
--	----------------------	-----------	--	--------------------------	--------------------	------------------------	----------------------



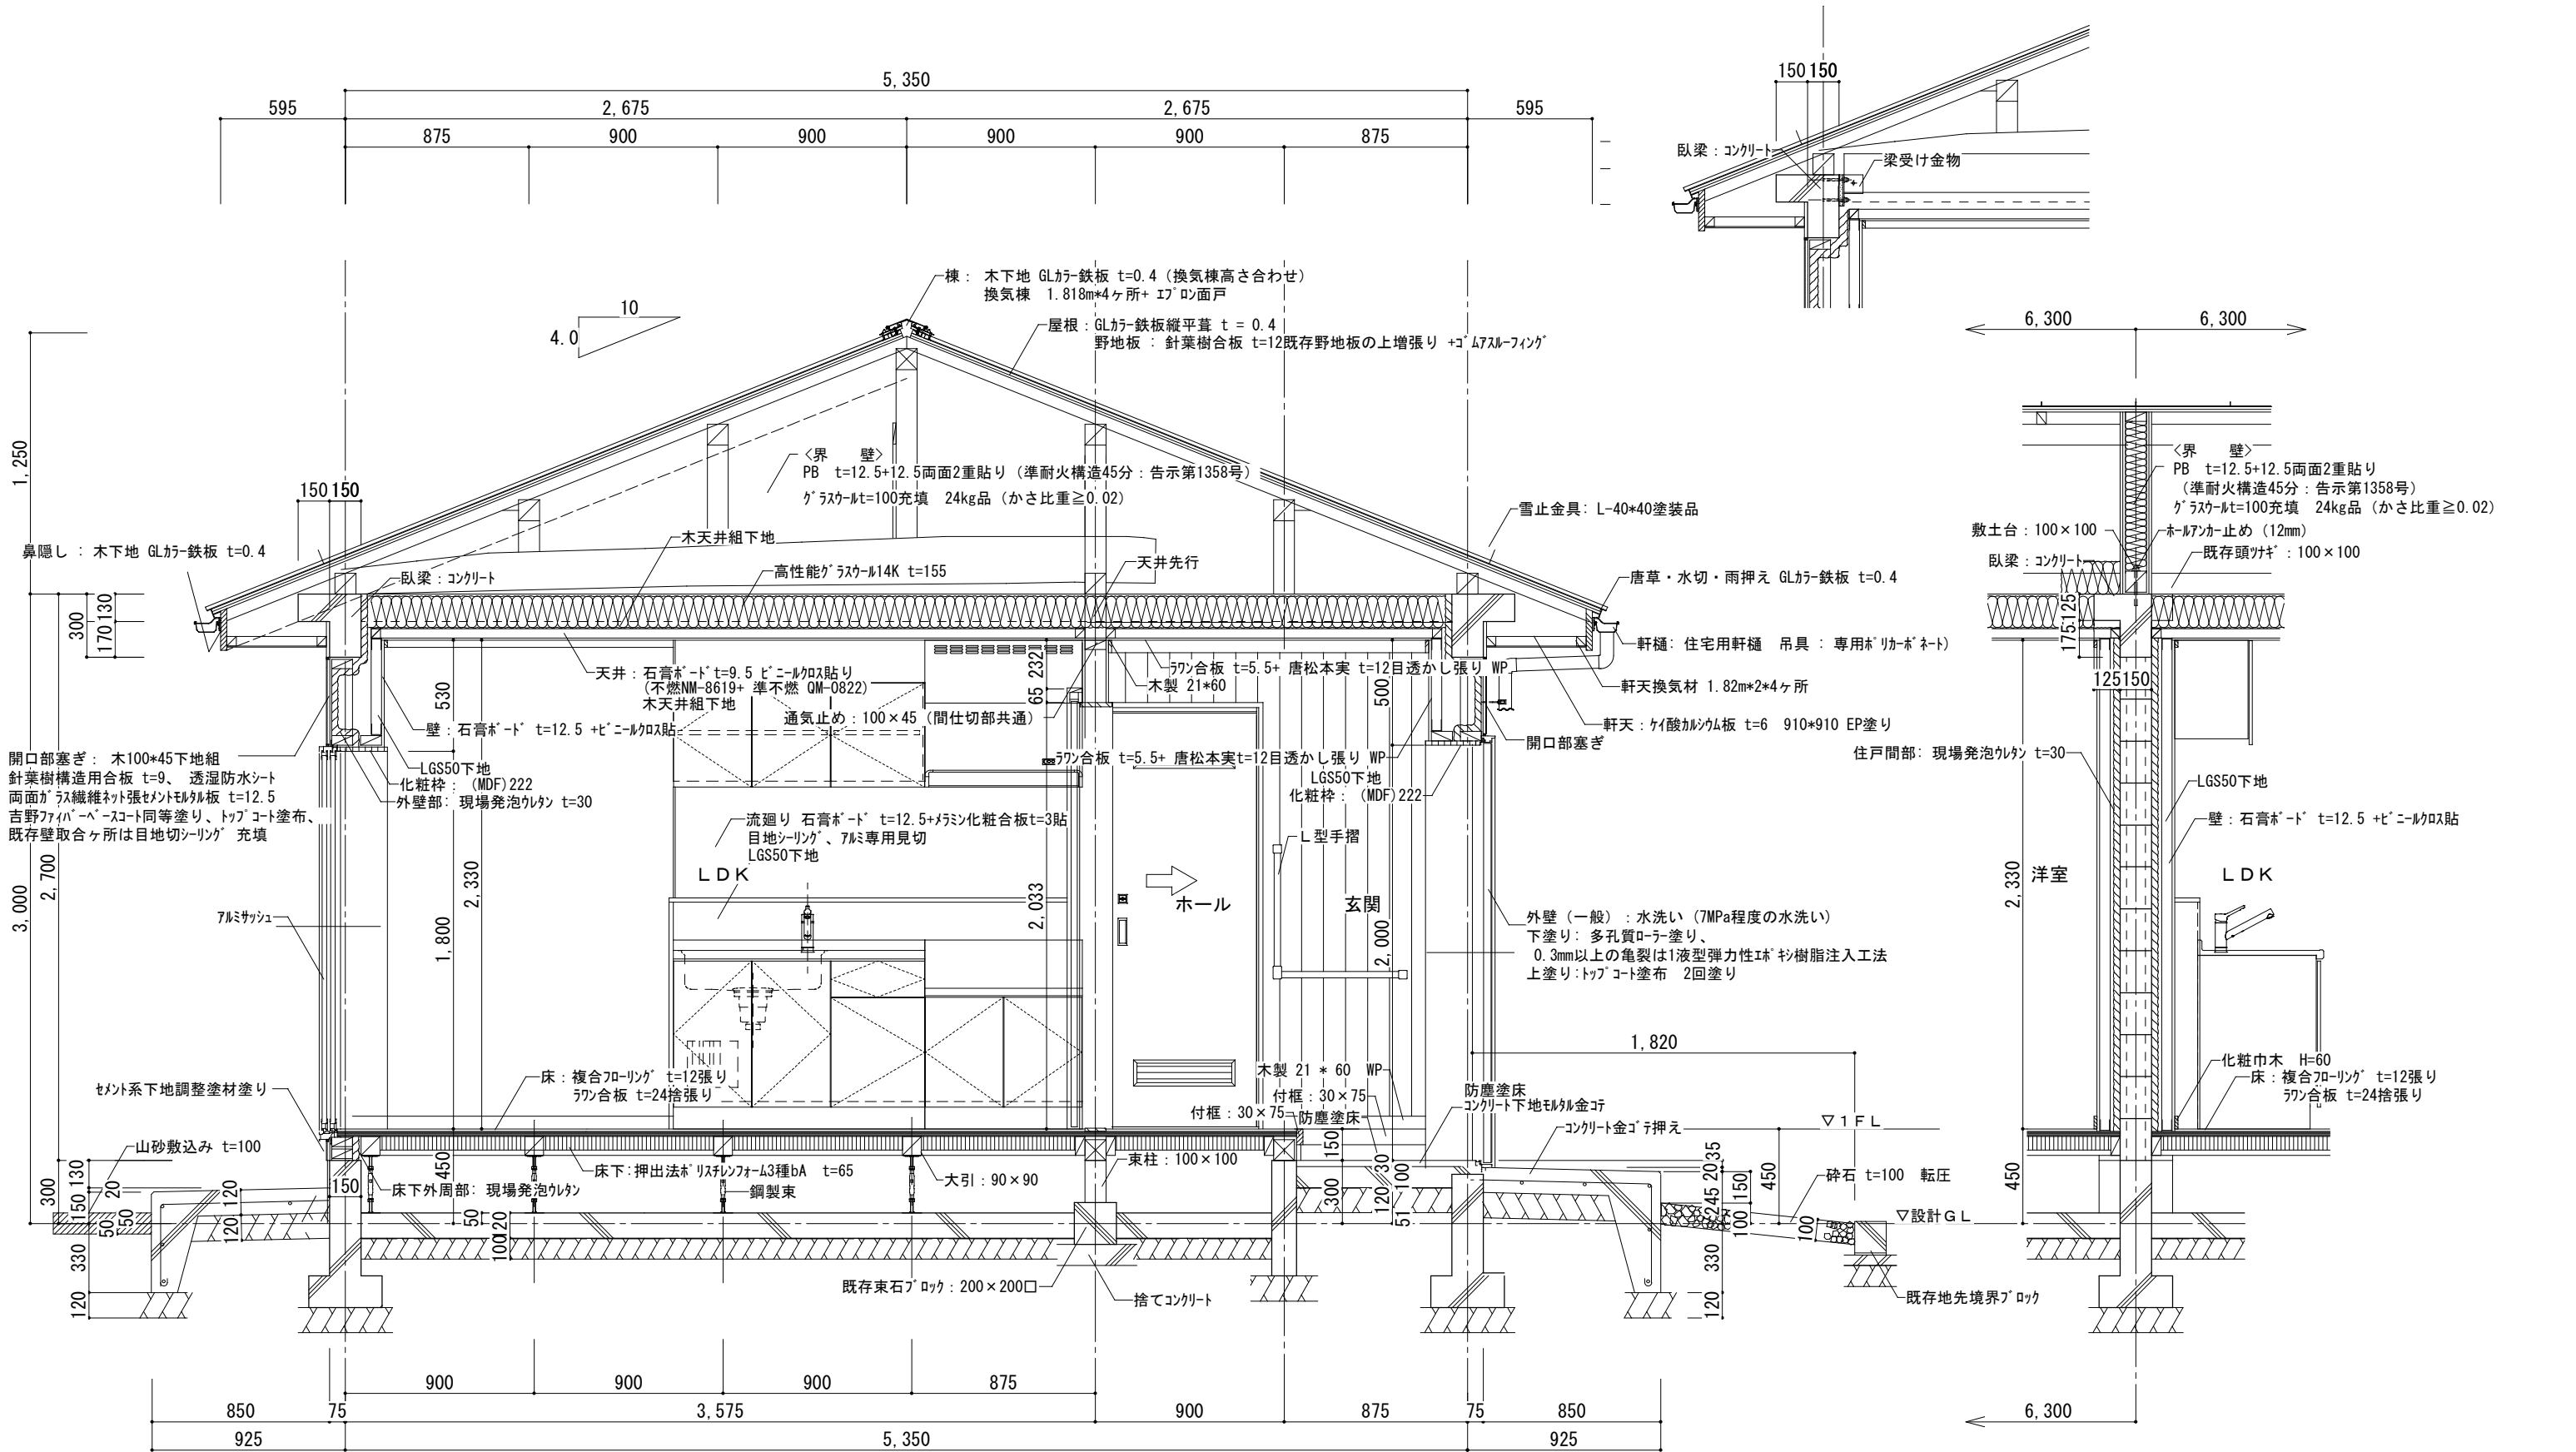


改修 矩計図 s=1/30



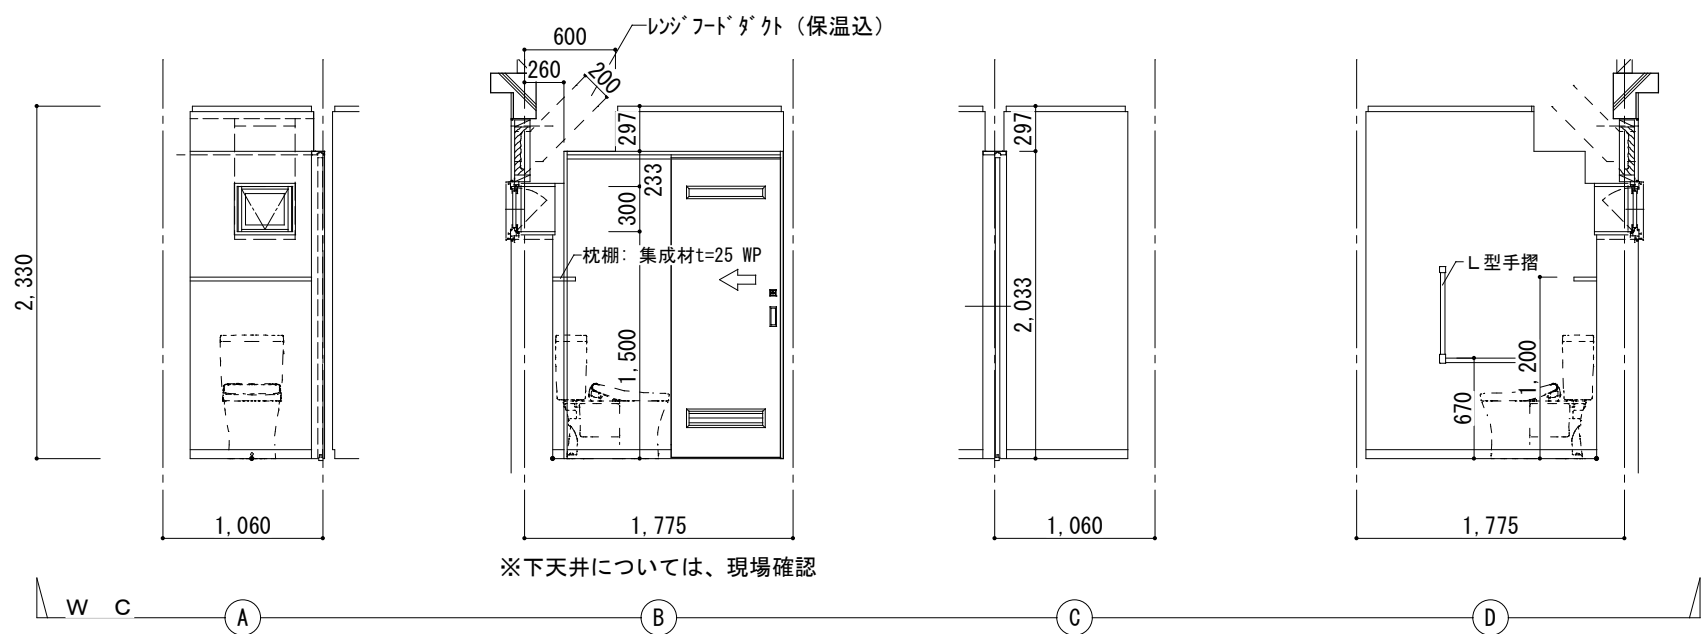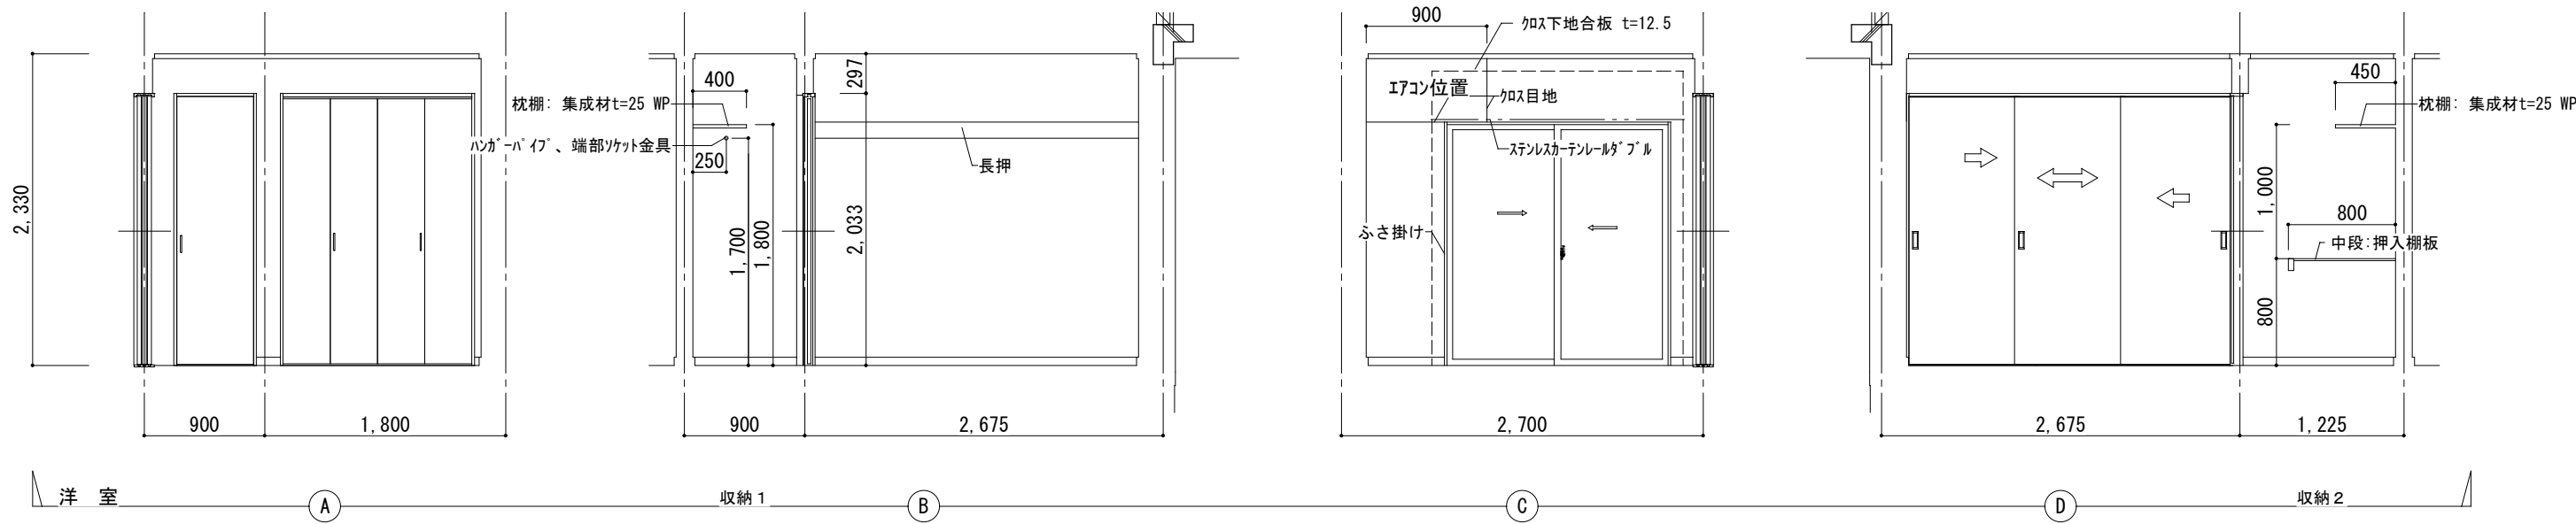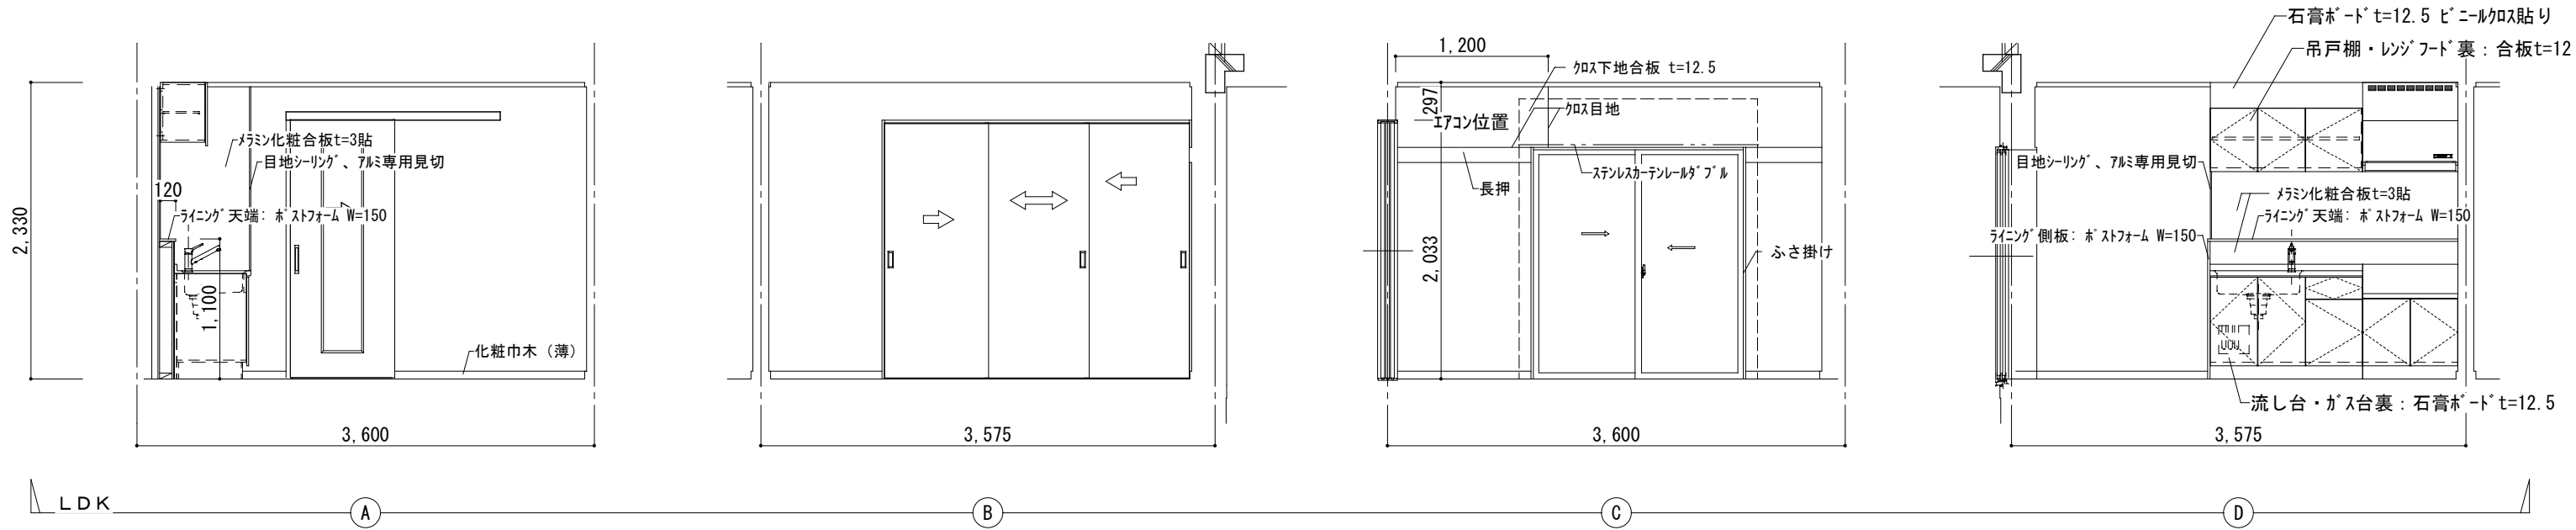



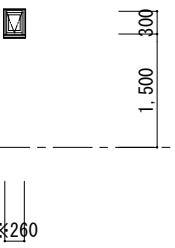
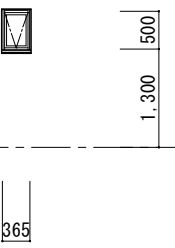
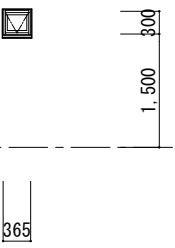
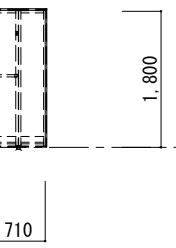
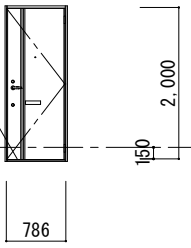
<p>COM建築設計事務所 管理建築士清水久雄 1級建築士登録195172号 長野県駒ヶ根市南田6番30号 TEL (0265)-82-5456・FAX (0265)-83-2383 E-mail: com-k@hb.tpl.jp</p>	<p>駒ヶ根市役所</p>	<p>承認</p>	<p>件名 令和8年度 社会資本整備総合交付金事業 馬見塚団地トータルリフォーム工事</p>	<p>図面名称 改修 矩計図</p>	<p>縮尺 1/30</p>	<p>日付 R8 . 2 .</p>	<p>図面番号 A-13</p>
--	----------------------	-----------	--	------------------------	--------------------	------------------------	----------------------

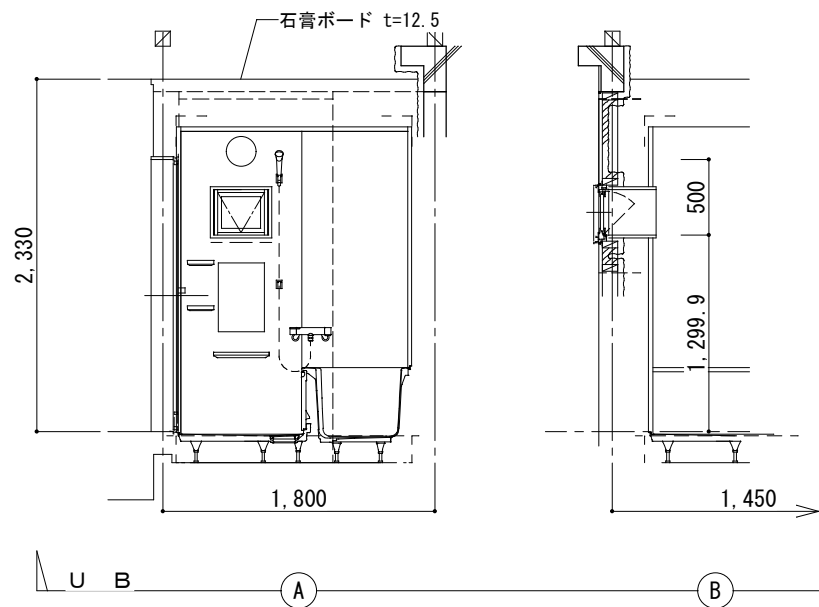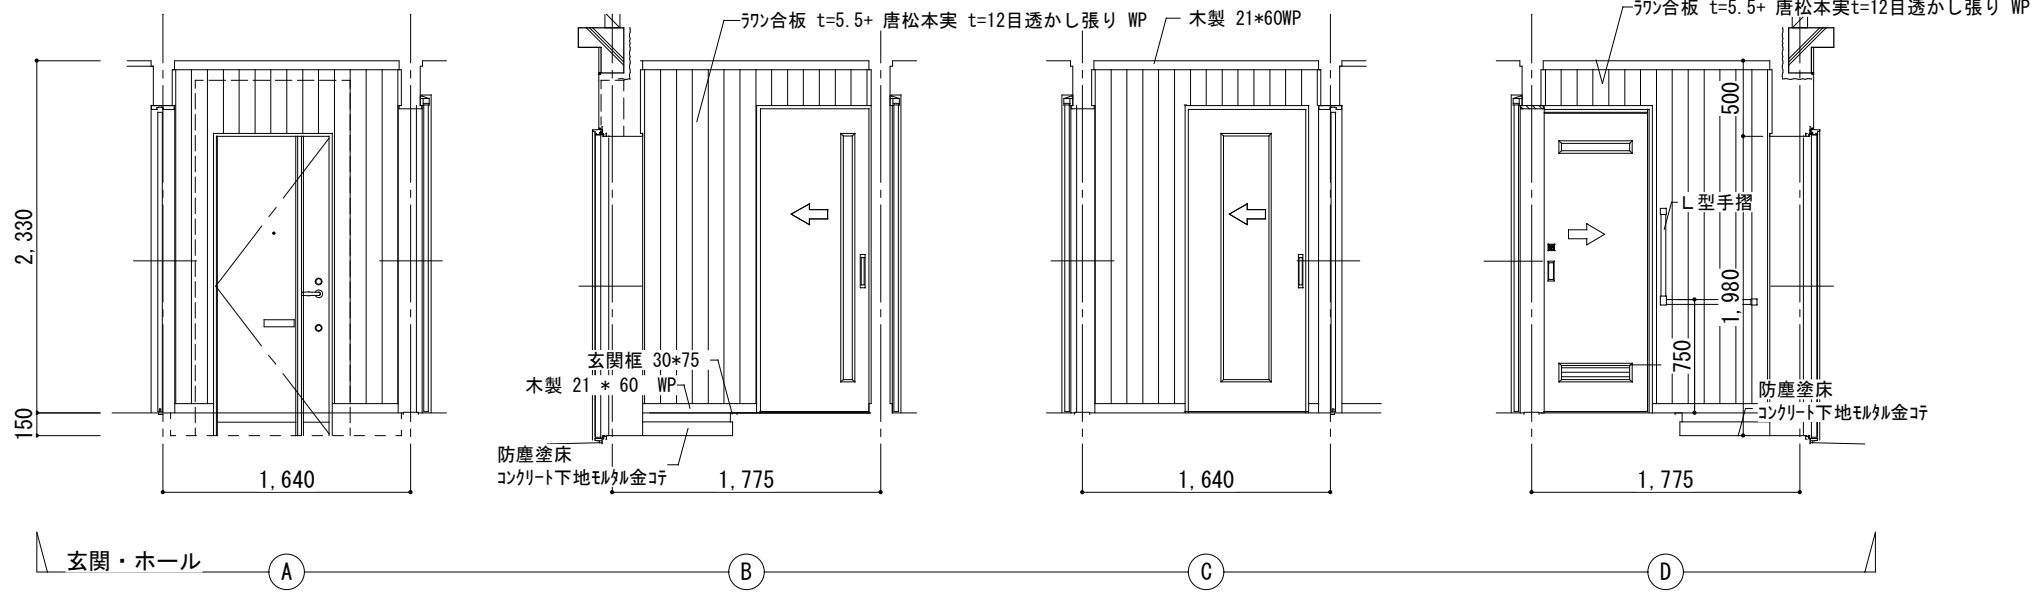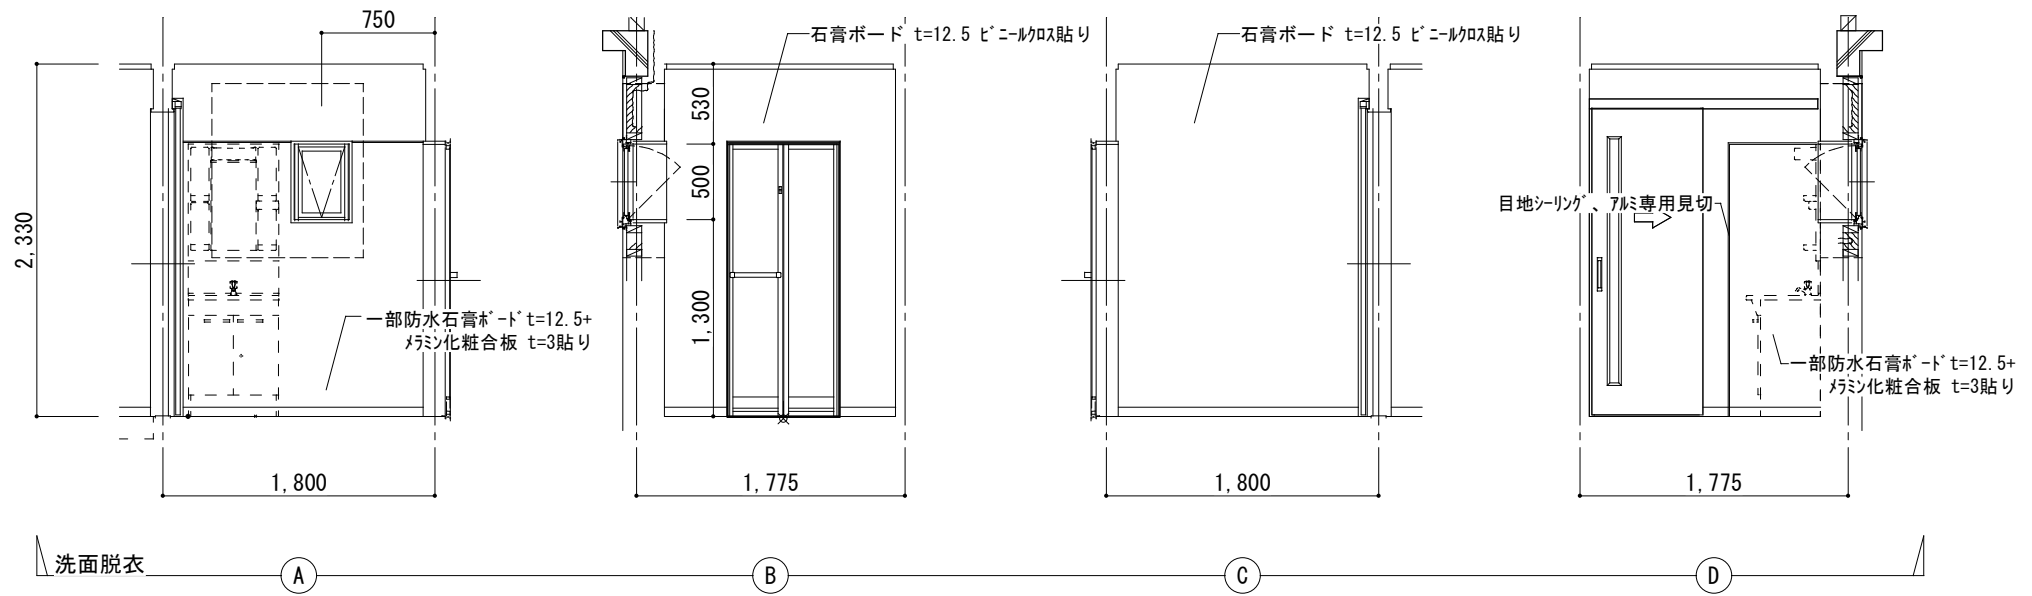
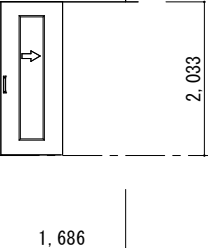
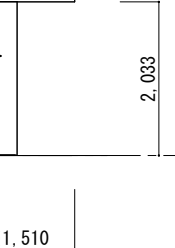



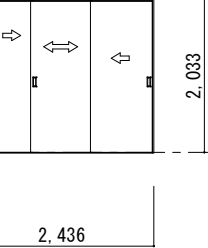
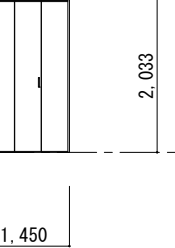
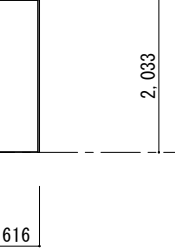


<p>COM建築設計事務所 管理建築士清水久雄 1級建築士登録195172号 長野県駒ヶ根市南田6番30号 TEL.(0265)-82-5456・FAX (0265)-83-2383 E-mail: com-k@hb.tpt.jp</p>	<p>駒ヶ根市役所</p>	<p>承認</p>	<p>件名 令和8年度 社会資本整備総合交付金事業 馬見塚団地トータルリフォーム工事</p>	<p>図面名称 改修 展開図 1</p>	<p>縮尺 1/50</p>	<p>日付 R8 . 2 .</p>	<p>図面番号 A-14</p>
--	----------------------	-----------	--	--------------------------	--------------------	------------------------	----------------------


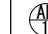


<p>COM建築設計事務所 管理建築士 清水久雄 1級建築士登録195172号 長野県駒ヶ根市南田6番30号 TEL.(0265)-82-5456・FAX (0265)-83-2383 E-mail: com-k@hb.tpt.jp</p>	<p>駒ヶ根市役所</p>	<p>承認</p>	<p>件名 令和8年度 社会資本整備総合交付金事業 馬見塚団地トータルリフォーム工事</p>	<p>図面名称 改修 展開図2</p>	<p>縮尺 1/50</p>	<p>日付 R8 . 2 .</p>	<p>図面番号 A-15</p>
---	----------------------	-----------	--	-------------------------	--------------------	------------------------	----------------------


建 具 記 号 ・ 名 称	 引違窓（2枚建） <small>アラサウ</small>	 内倒し窓	 内倒し窓	 内倒し窓		 玄関ドア
取付場所・数量	LDK・洋室 2ヶ所×4戸 8	WC 1ヶ所×4戸 4	洗面脱衣 1ヶ所×4戸 4	浴室 1ヶ所×4戸 4	浴室	玄関 1ヶ所×4戸 4
形 状						
	▽ FL					戸当用ステンレス t=1.0張り
	[「エ」ソート II NEO 同等]	[「エ」ソート II NEO 同等]	[「エ」ソート II NEO 同等]	[「エ」ソート II NEO 同等]		[非防火仕様 レバー型 D2仕様同等]
仕 上 材 料	7mm木造用 7mm樹脂複合窓	7mm木造用 7mm樹脂複合窓	7mm木造用 7mm樹脂複合窓	7mm木造用 7mm樹脂複合窓		7mm木造用玄関ドア
見 込	86	86	86	86		77
ガラ ス	複層ガラス FL3+12+3	複層ガラス F4+12+3	複層ガラス F4+12+3	複層ガラス F4+12+3		有効開口：693.777
付 属 金 物 等	ラレット 全長 引手 網戸：クリアネット同等 化粧窓枠 ノンケーシング（MDF）222（3方） 付属金物一式	トップラッチ 網戸：クリアネット同等 化粧窓枠 ノンケーシング（MDF）222 付属金物一式	トップラッチ 網戸：クリアネット同等 化粧窓枠 ノンケーシング（MDF）222 付属金物一式	トップラッチ 網戸：クリアネット同等 化粧窓枠 ノンケーシング（MDF）222 付属金物一式	化粧窓枠 ノンケーシング（MDF）144（3方）	レバーハンドル 鍵 2ロック ボストロ・受箱 ドアコーサマー・サイン 化粧窓枠 ノンケーシング（MDF）222 ドアスコop・ドアガード 戸当用ステンレス t=1.0張り 付属金物一式

建 具 記 号 ・ 名 称	 片引込戸	 片引戸	 片引込戸
取付場所・数量	LDK 1ヶ所×4戸 4	WC 1ヶ所×4戸 4	洗面脱衣 1ヶ所×4戸 4
形 状			
	▽ FL		
	[木質 インテリア建材 スマイル 同等]	[木質 インテリア建材 スマイル 同等]	[木質 インテリア建材 スマイル 同等]
仕 上 材 料	スタンダード アウトセット引戸（平入り）	スタンダード 引戸	スタンダード アウトセット引戸（入隅）
見 込	枠見込 156 有効開口：776	枠見込 156 有効開口：689	枠見込 156 有効開口：712.5
ガラ ス	2mm樹脂板	2mm樹脂板	2mm樹脂板
付 属 金 物 等	ブレーキアイ・幅広引手・専用上枠 平入り納まり用建枠 開放枠 無目敷居 衝撃材付扉ストッパー 付属金物一式	ノンケーシング ラウンドレール 薄敷居 引手 表示鍵 薄敷居 付属金物一式	ブレーキアイ・幅広引手・専用上枠 アウトセット専用枠 入隅用縦枠 開放セット・無目敷居 衝撃材付扉ストッパー 付属金物一式
建 具 記 号 ・ 名 称	 引違戸（3枚建）	 2枚折戸	 両開き戸
取付場所・数量	LDK 1ヶ所×4戸 4	収納1 1ヶ所×4戸 4	収納2 1ヶ所×4戸 4
形 状			
	▽ FL		
	[木質 インテリア建材 スマイル 同等]	[木質 インテリア建材 スマイル 同等]	[木質 インテリア建材 スマイル 同等]
仕 上 材 料	スタンダード 引違戸（3枚建）	ローゼットドア 折戸タイプ	ローゼットドア 片開き戸タイプ
見 込	枠見込 156	枠見込 92	枠見込 98
ガラ ス			
付 属 金 物 等	ノンケーシング ラウンドレール 薄敷居 引手 付属金物一式	ノンケーシング 吊込レール ハンドル 4方枠 薄下枠 付属金物一式	ノンケーシング ダンパー内スライド 丁番 ハンドル 4方枠 薄下枠 付属金物一式


※寸法：特寸を示す

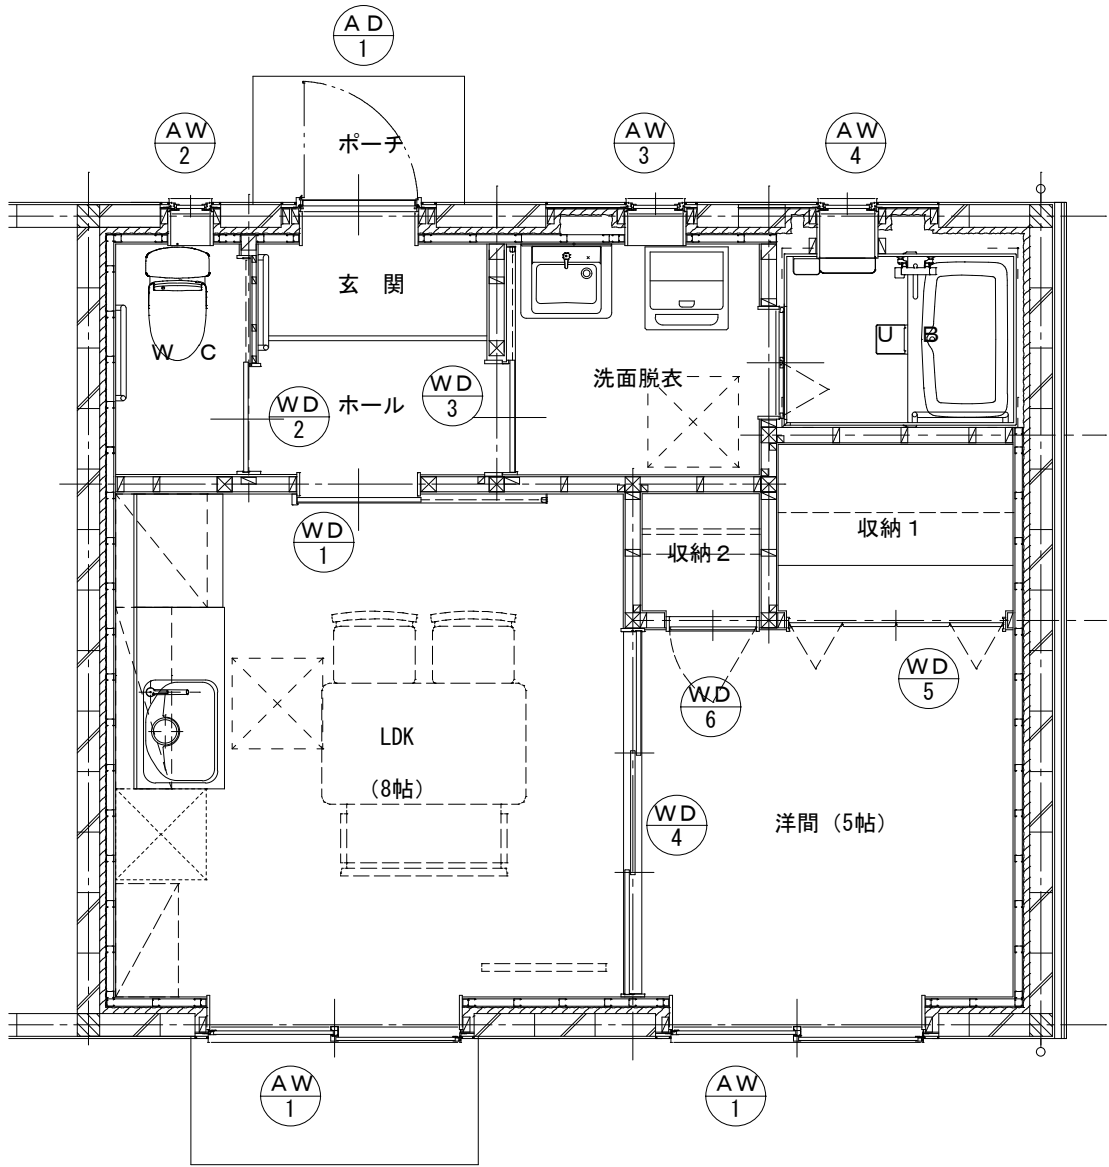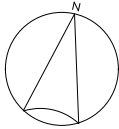


建具キープラン s=1/50

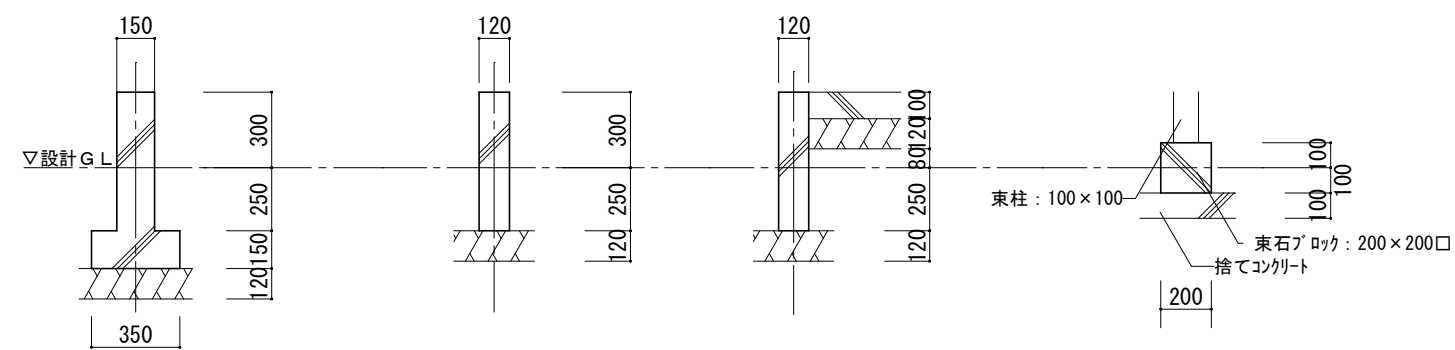


既存 基礎詳細図 s=1/50

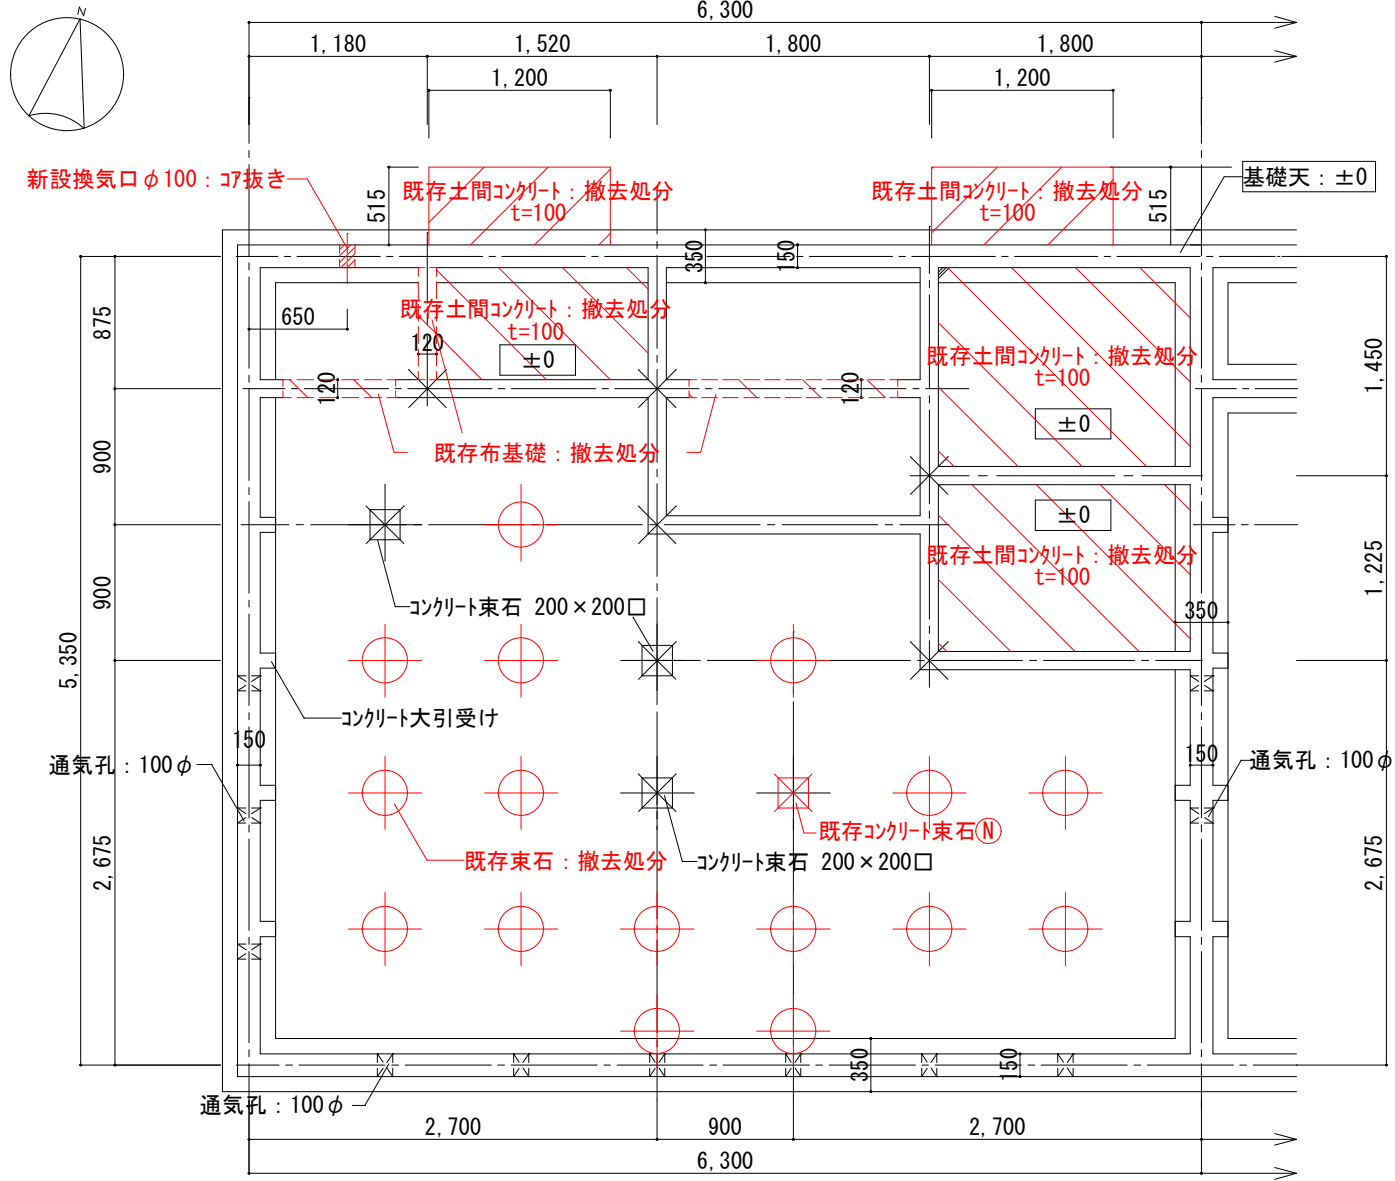

既存 基礎伏図 s=1/50

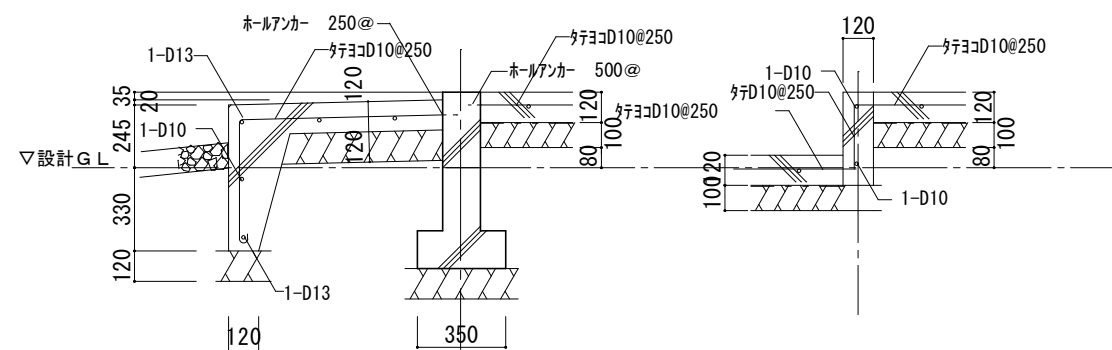


改修 基礎詳細図 s=1/50

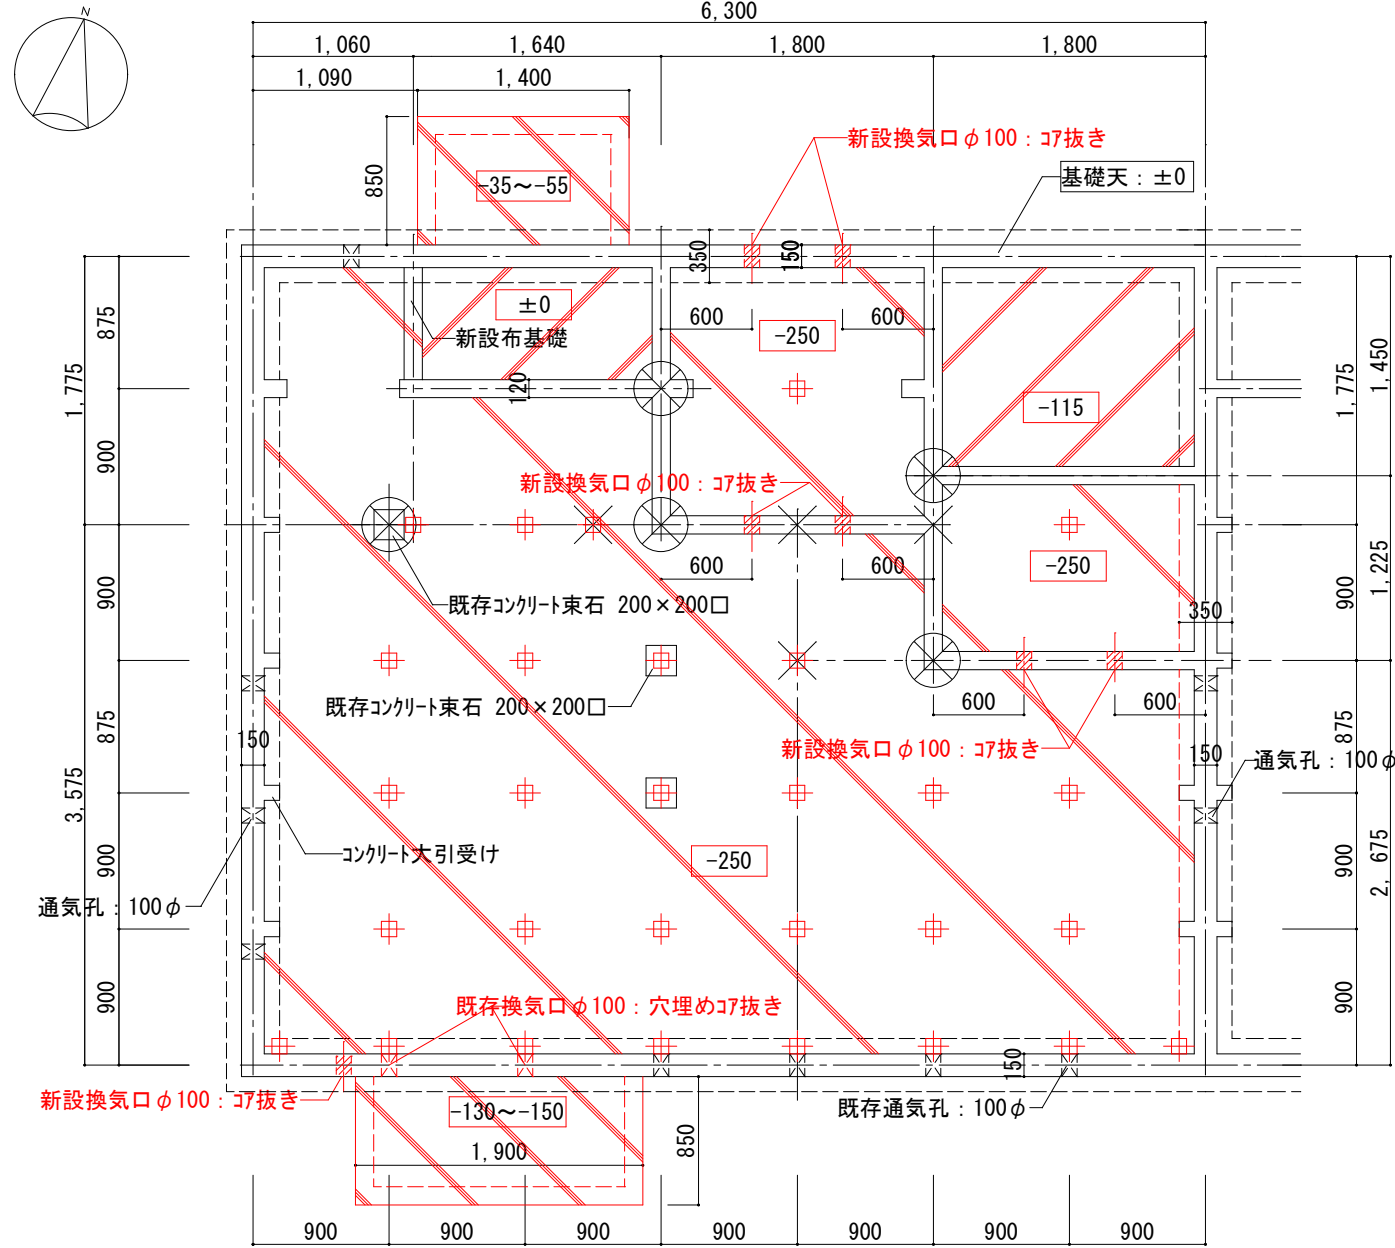


改修 基礎伏図 s=1/50

凡 例 (改修 床伏図)	
	土間コンクリートt=100 鉄筋D10-250@ﾀﾞｲｺﾞ共 ﾎﾟﾘﾔﾚﾝｼｰﾄt=0.5 砕石t=100転圧 既存基礎にホルンカーで接続 (≒500@)
	新設鋼製束
	土間コンクリート高さ (既存布基礎天端から)

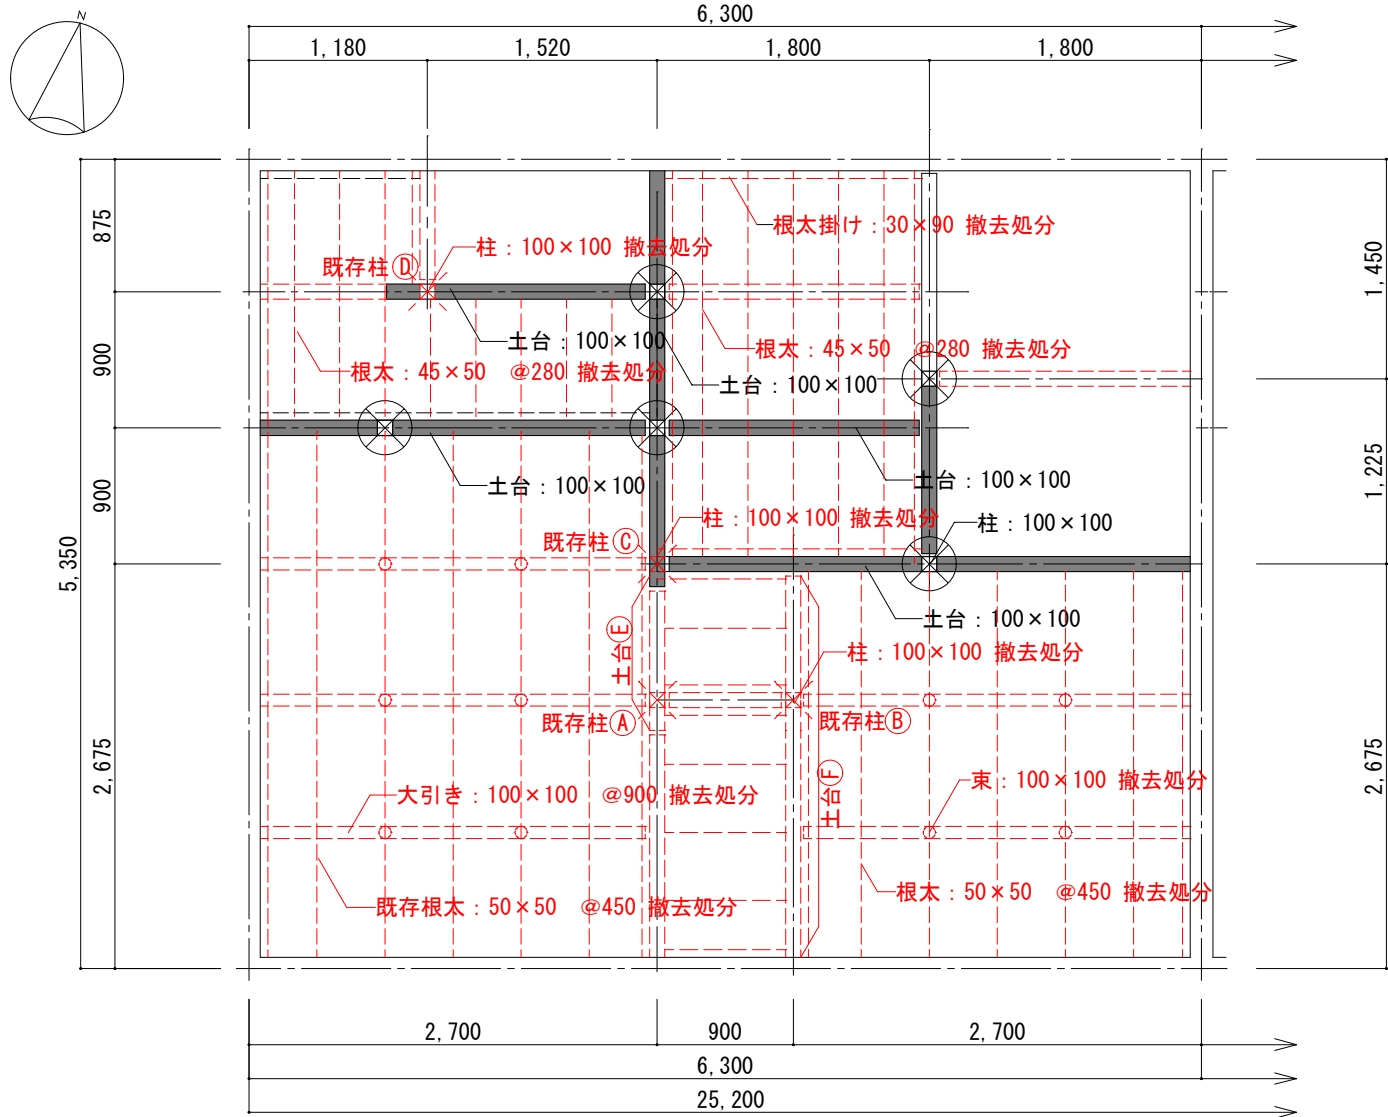

既存 床伏図 s=1/50

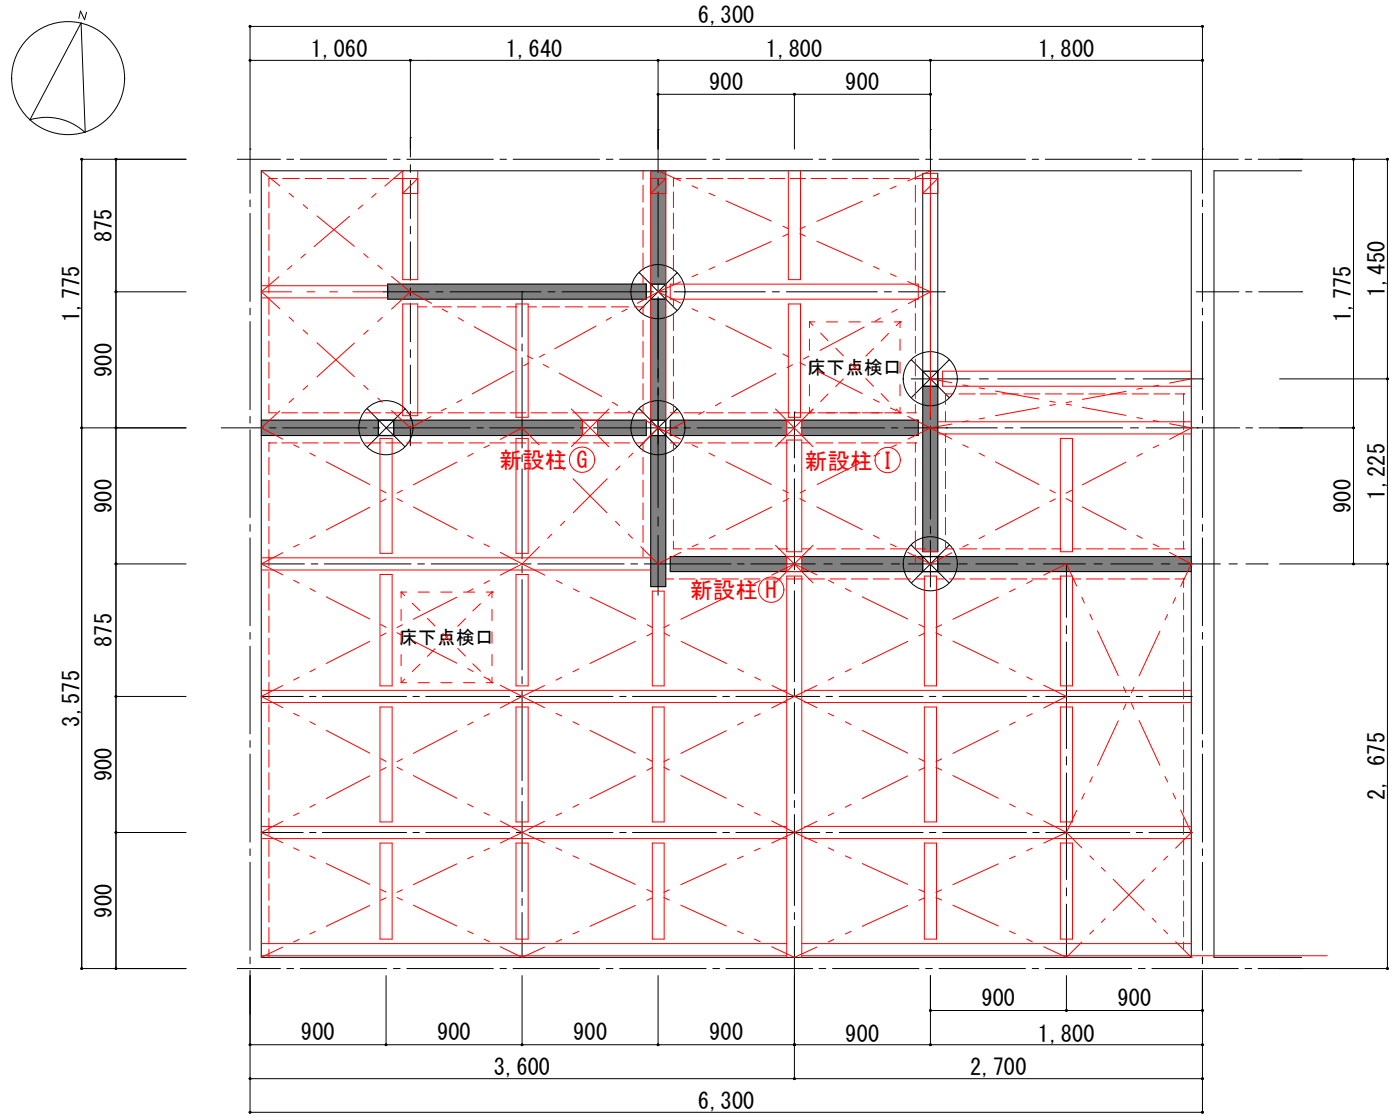


改修 床伏図 s=1/50


凡 例 (既存 床伏図)	
	既存柱 : 100×100 (残置)
	既存土台 : 100×100 (残置)
	既存土台 : 100×100 (残置)

既存・改修工事手順	
①	既存頭ツヅキ ^① (小屋束共) を撤去後、既存柱 ^② 、既存土台 ^③ (束共) を撤去
②	既存コンクリート束石 ^④ を撤去 既存柱 ^⑤ 、既存土台 ^⑥ (一部残)、既存頭ツヅキ ^⑦ を残す
③	既存小屋界壁・妻壁ブロックを撤去 (仮設 小屋束設置後)
④	改修基礎工事を行う
⑤	新設柱 ^⑧ 、 ^⑨ 、 ^⑩ を設置する (柱下 : 鋼製束)
⑥	新設梁 : ^⑪ 、新設梁 : ^⑫ (小屋束共) を設置後、
⑦	既存頭ツヅキ ^⑬ を撤去 既存柱 ^⑭ 、既存土台 ^⑮ を撤去
⑧	改修床下地工事を行う

凡 例 (改修 床伏図)	
	新設柱 : 100×100
	新設頭ツヅキ 受け : 100×100
	既存土台 : 100×100 (±0)
	新設土台 : 100×100 (+15)
	新設大引き : 90×90 (+15)
	新設合板受け : 90×45 (+15)
	床下地合板 t=24 敷き込み

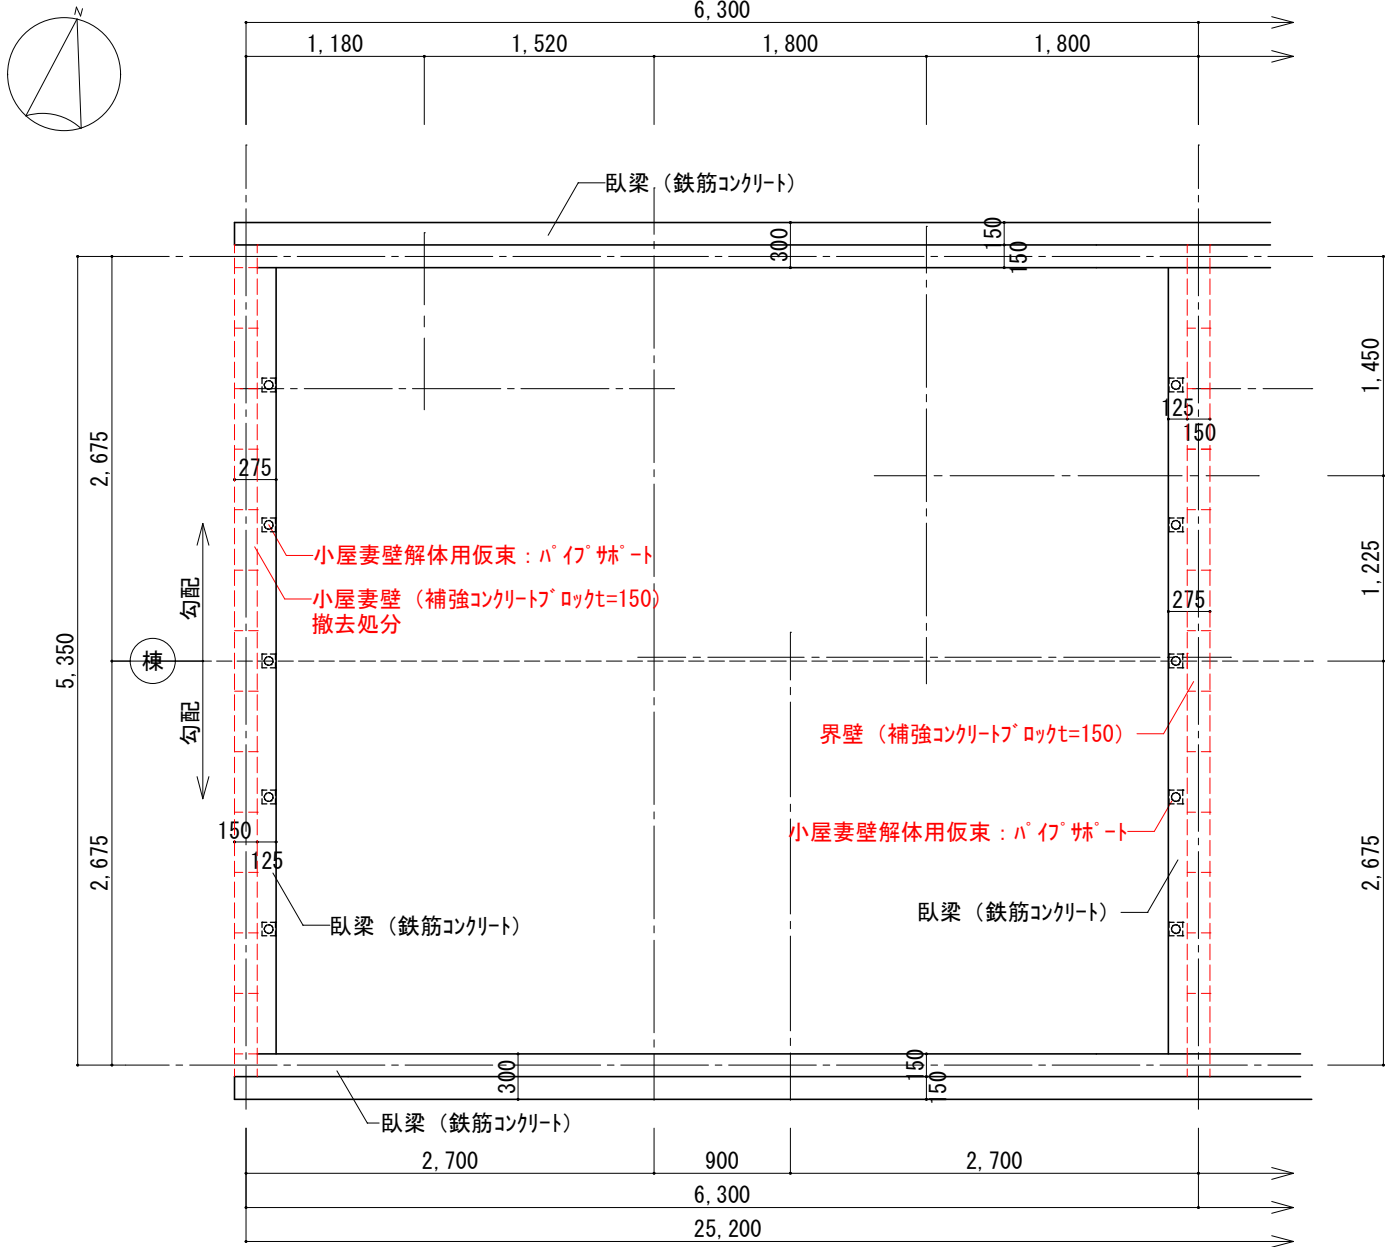


既存 臥梁伏図 s=1/50

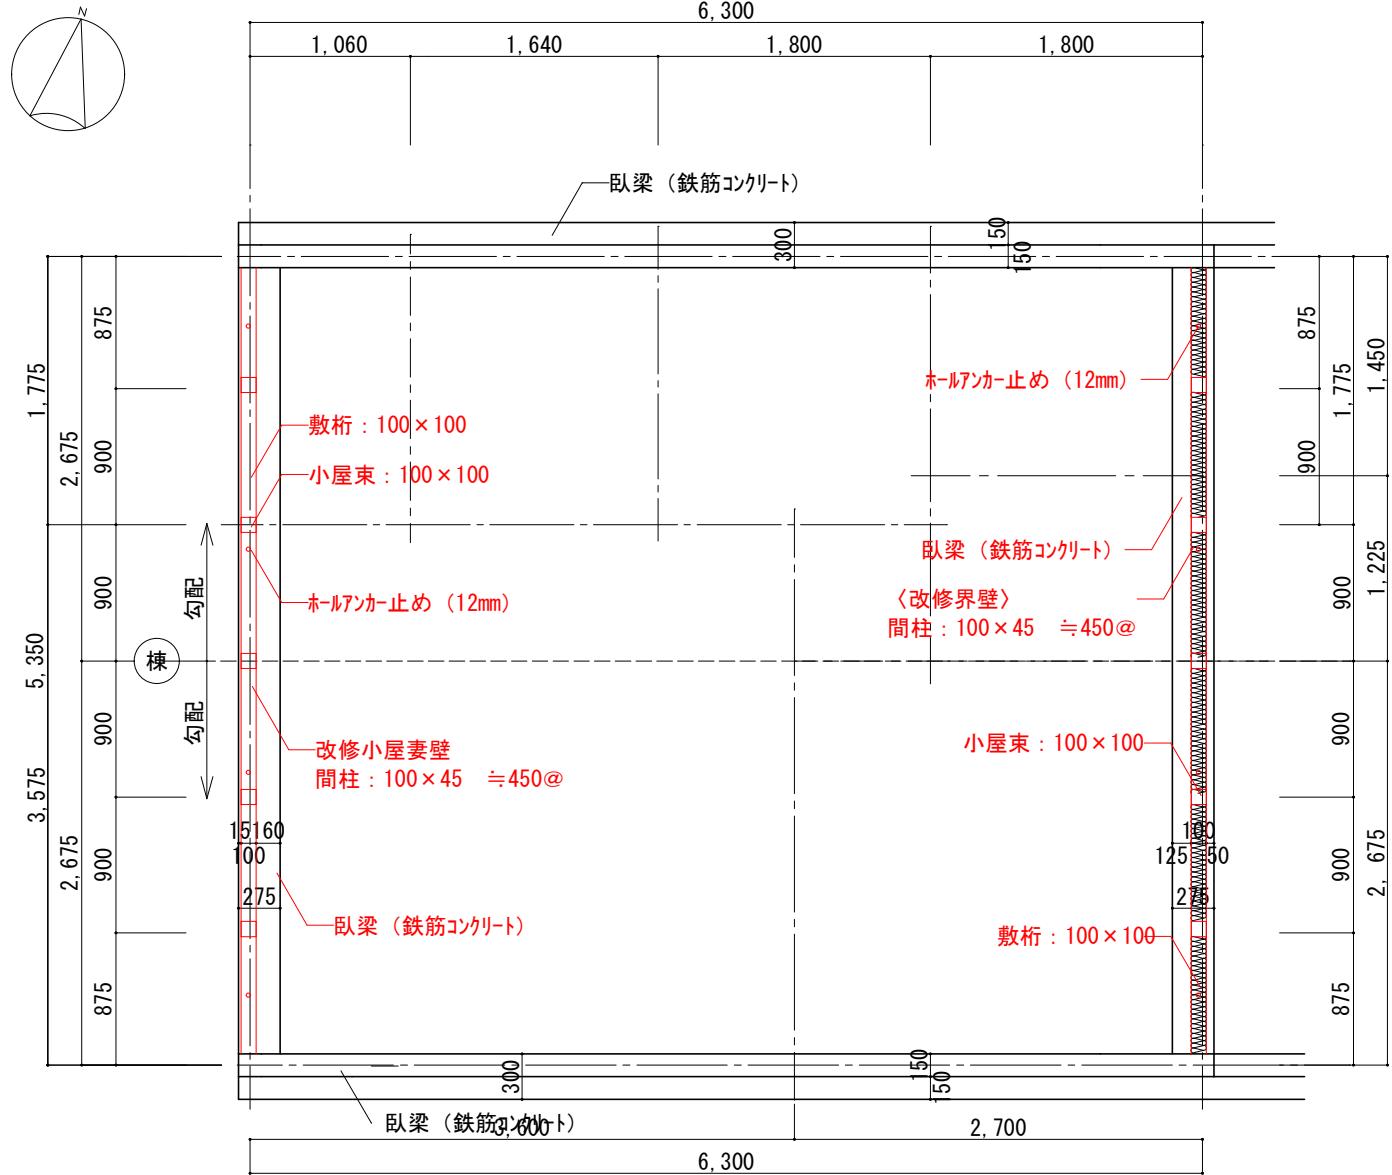


改修 臥梁伏図 s=1/50


〈界 壁〉 PB t=12.5+12.5両面2重貼り (準耐火構造45分 : 告示第1358号)
ガラスウール=100充填 24kg品 (かさ比重≧0.02)

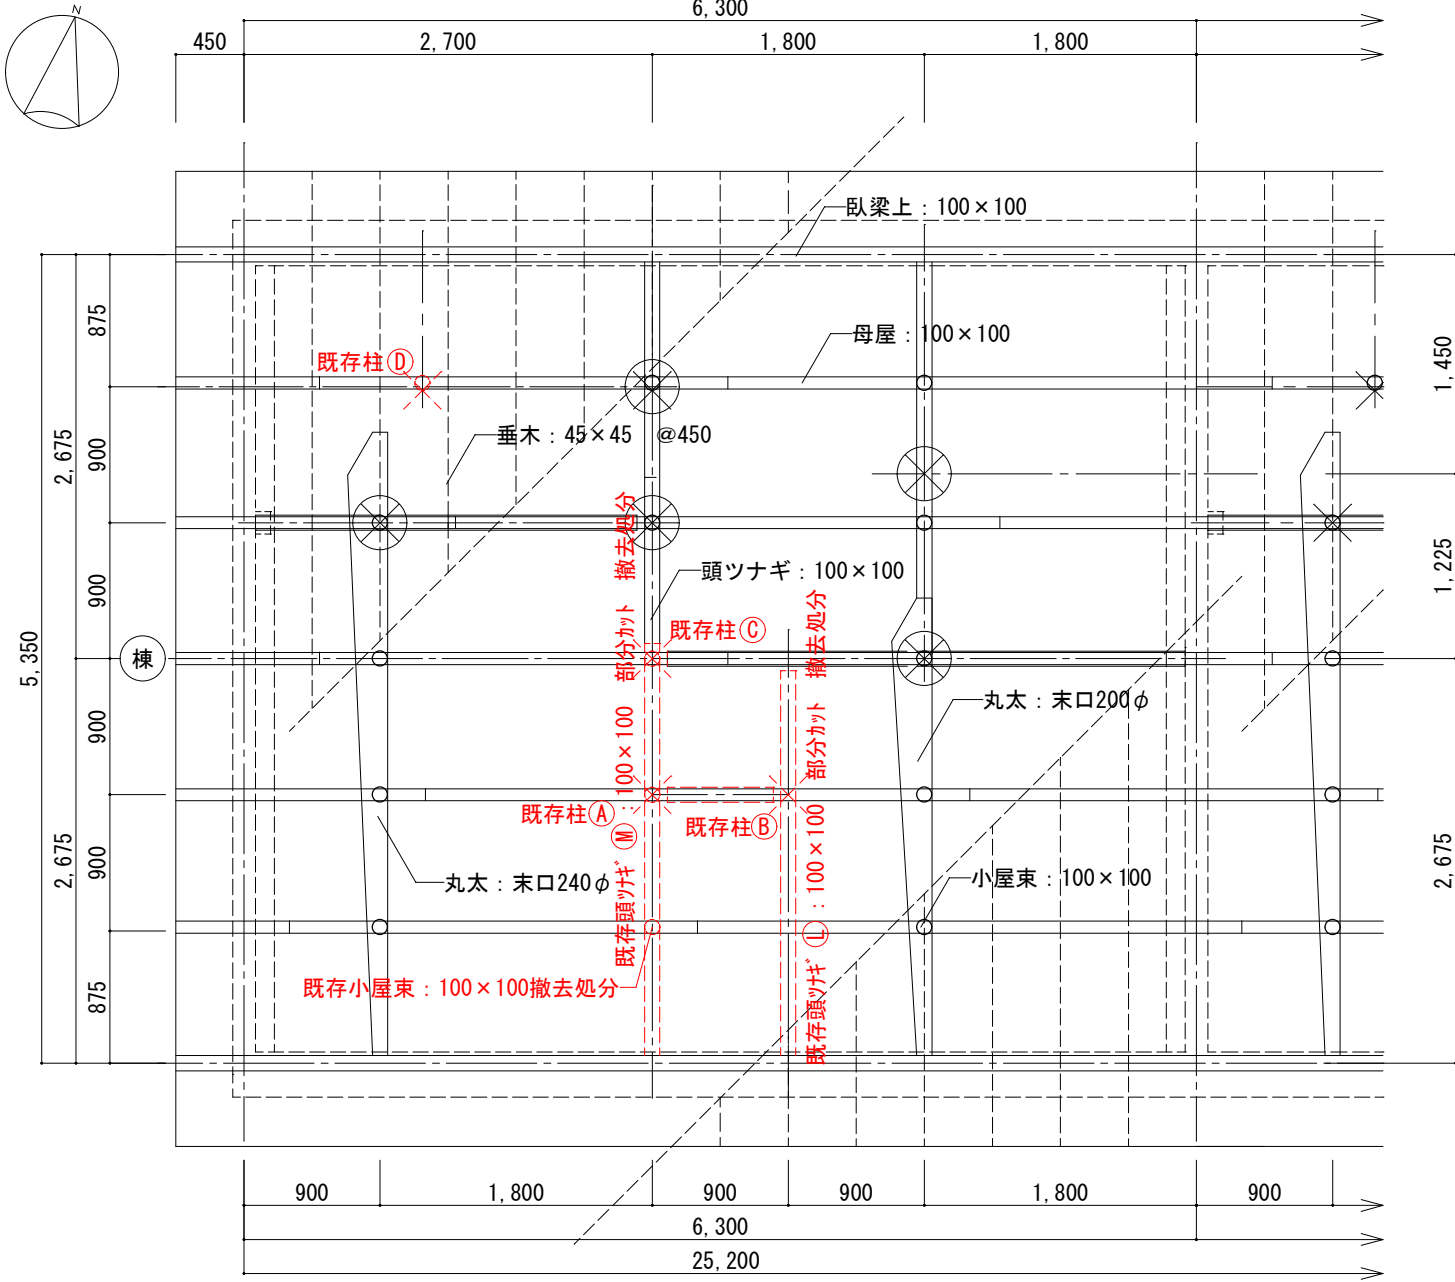



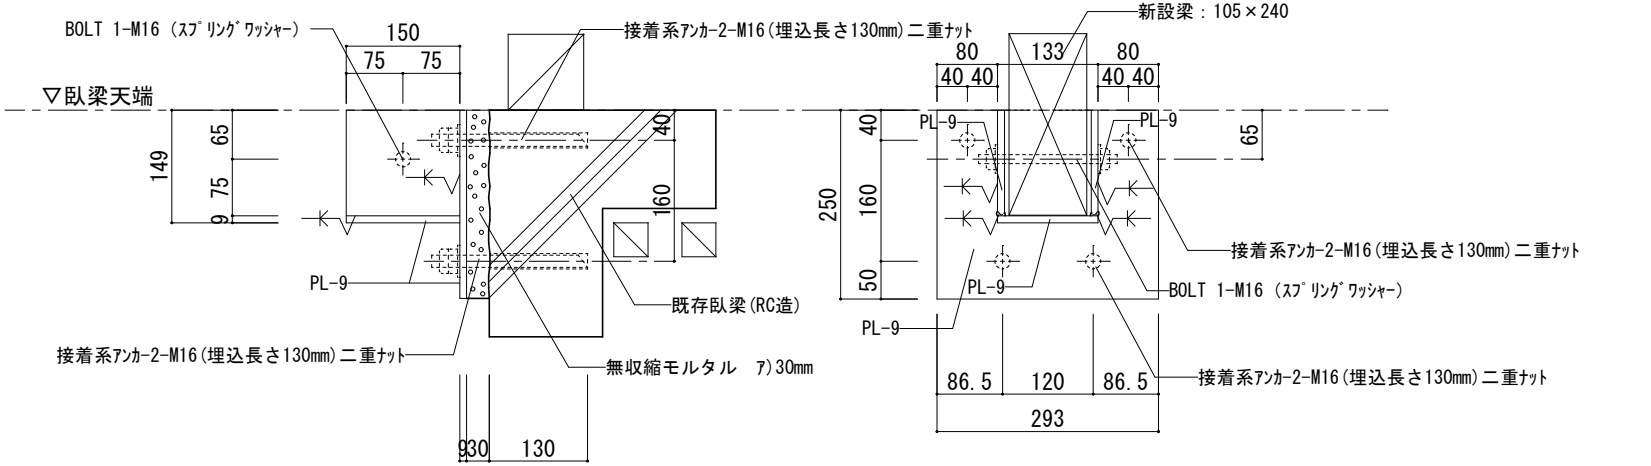



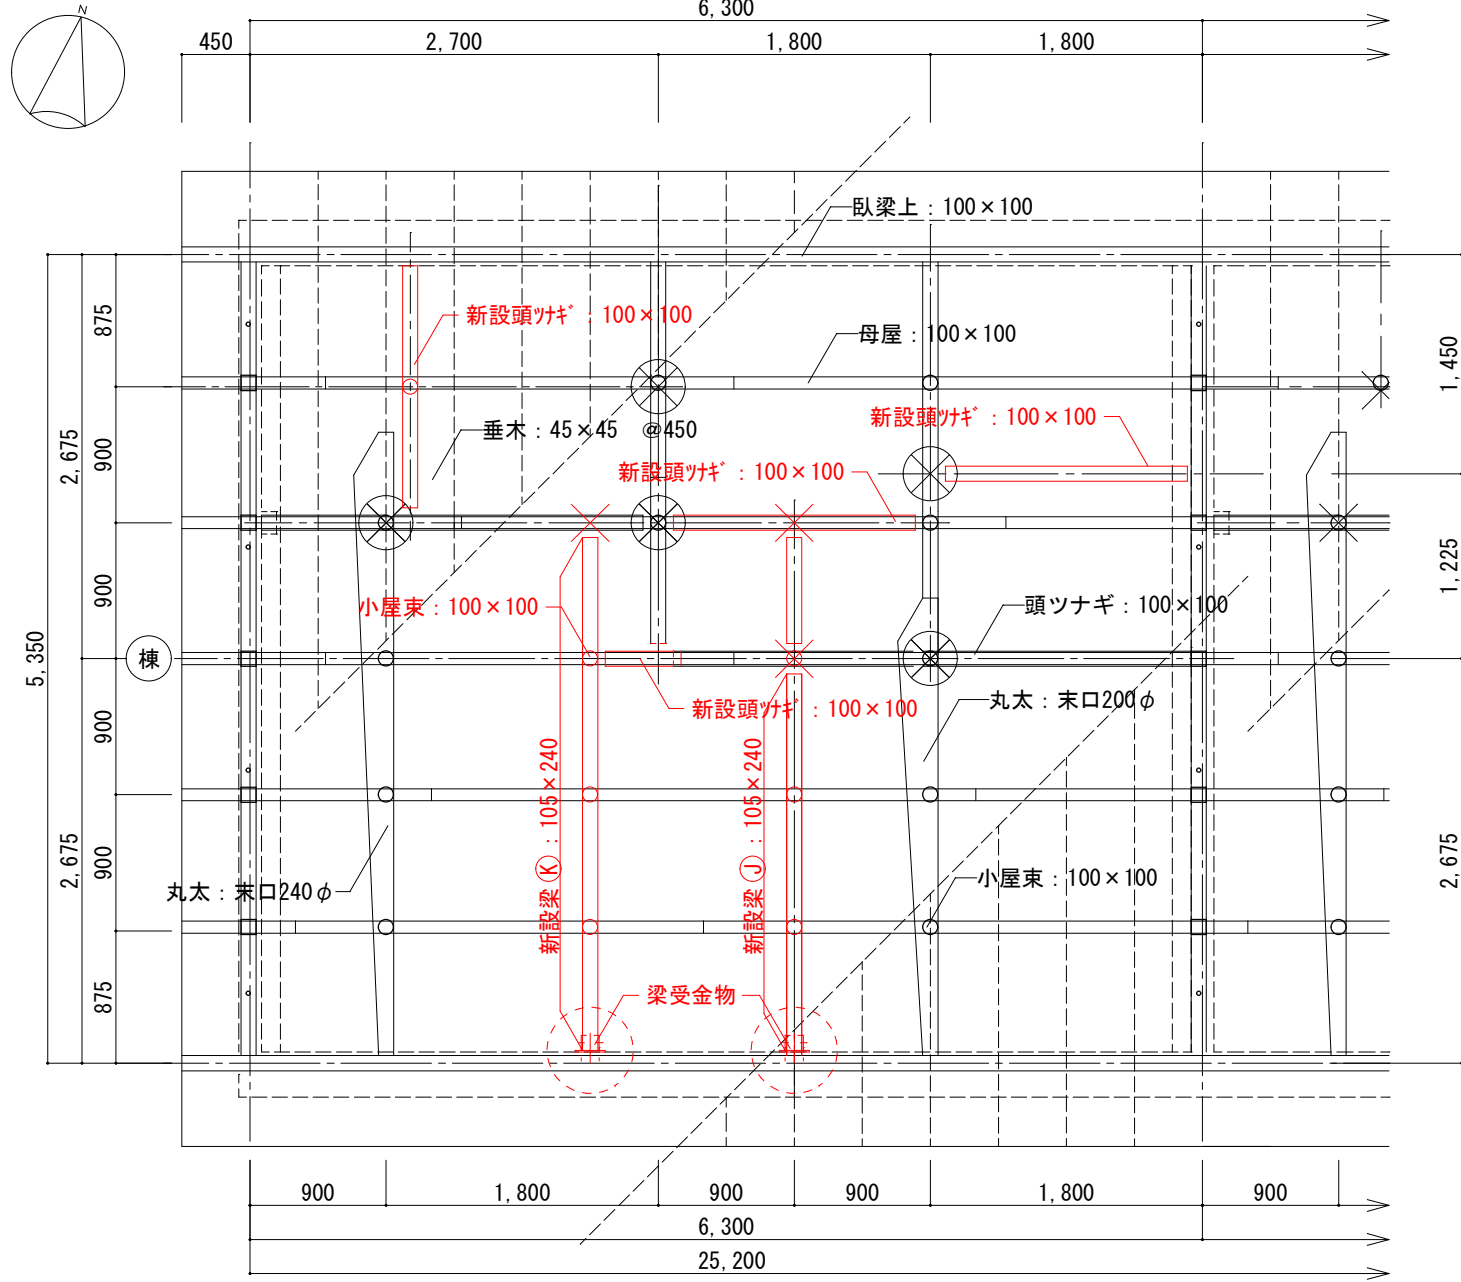



既存 小屋伏図 s=1/50




梁受金物詳細 s=1/10



改修 小屋伏図 s=1/50

改修建物 外部 北 面	改修建物 外部 北 面			
改修建物 内部 和室6帖	改修建物 内部 和室4.5帖	改修建物 内部 キッチン	改修建物 内部 便所	改修建物 内部 和室4.5帖
				
改修建物 内部 浴室	改修建物 内部 物置		改修建物 内部 小屋裏界壁	
				
改修建物 外部 物干し台	改修建物 外部 柵			
				

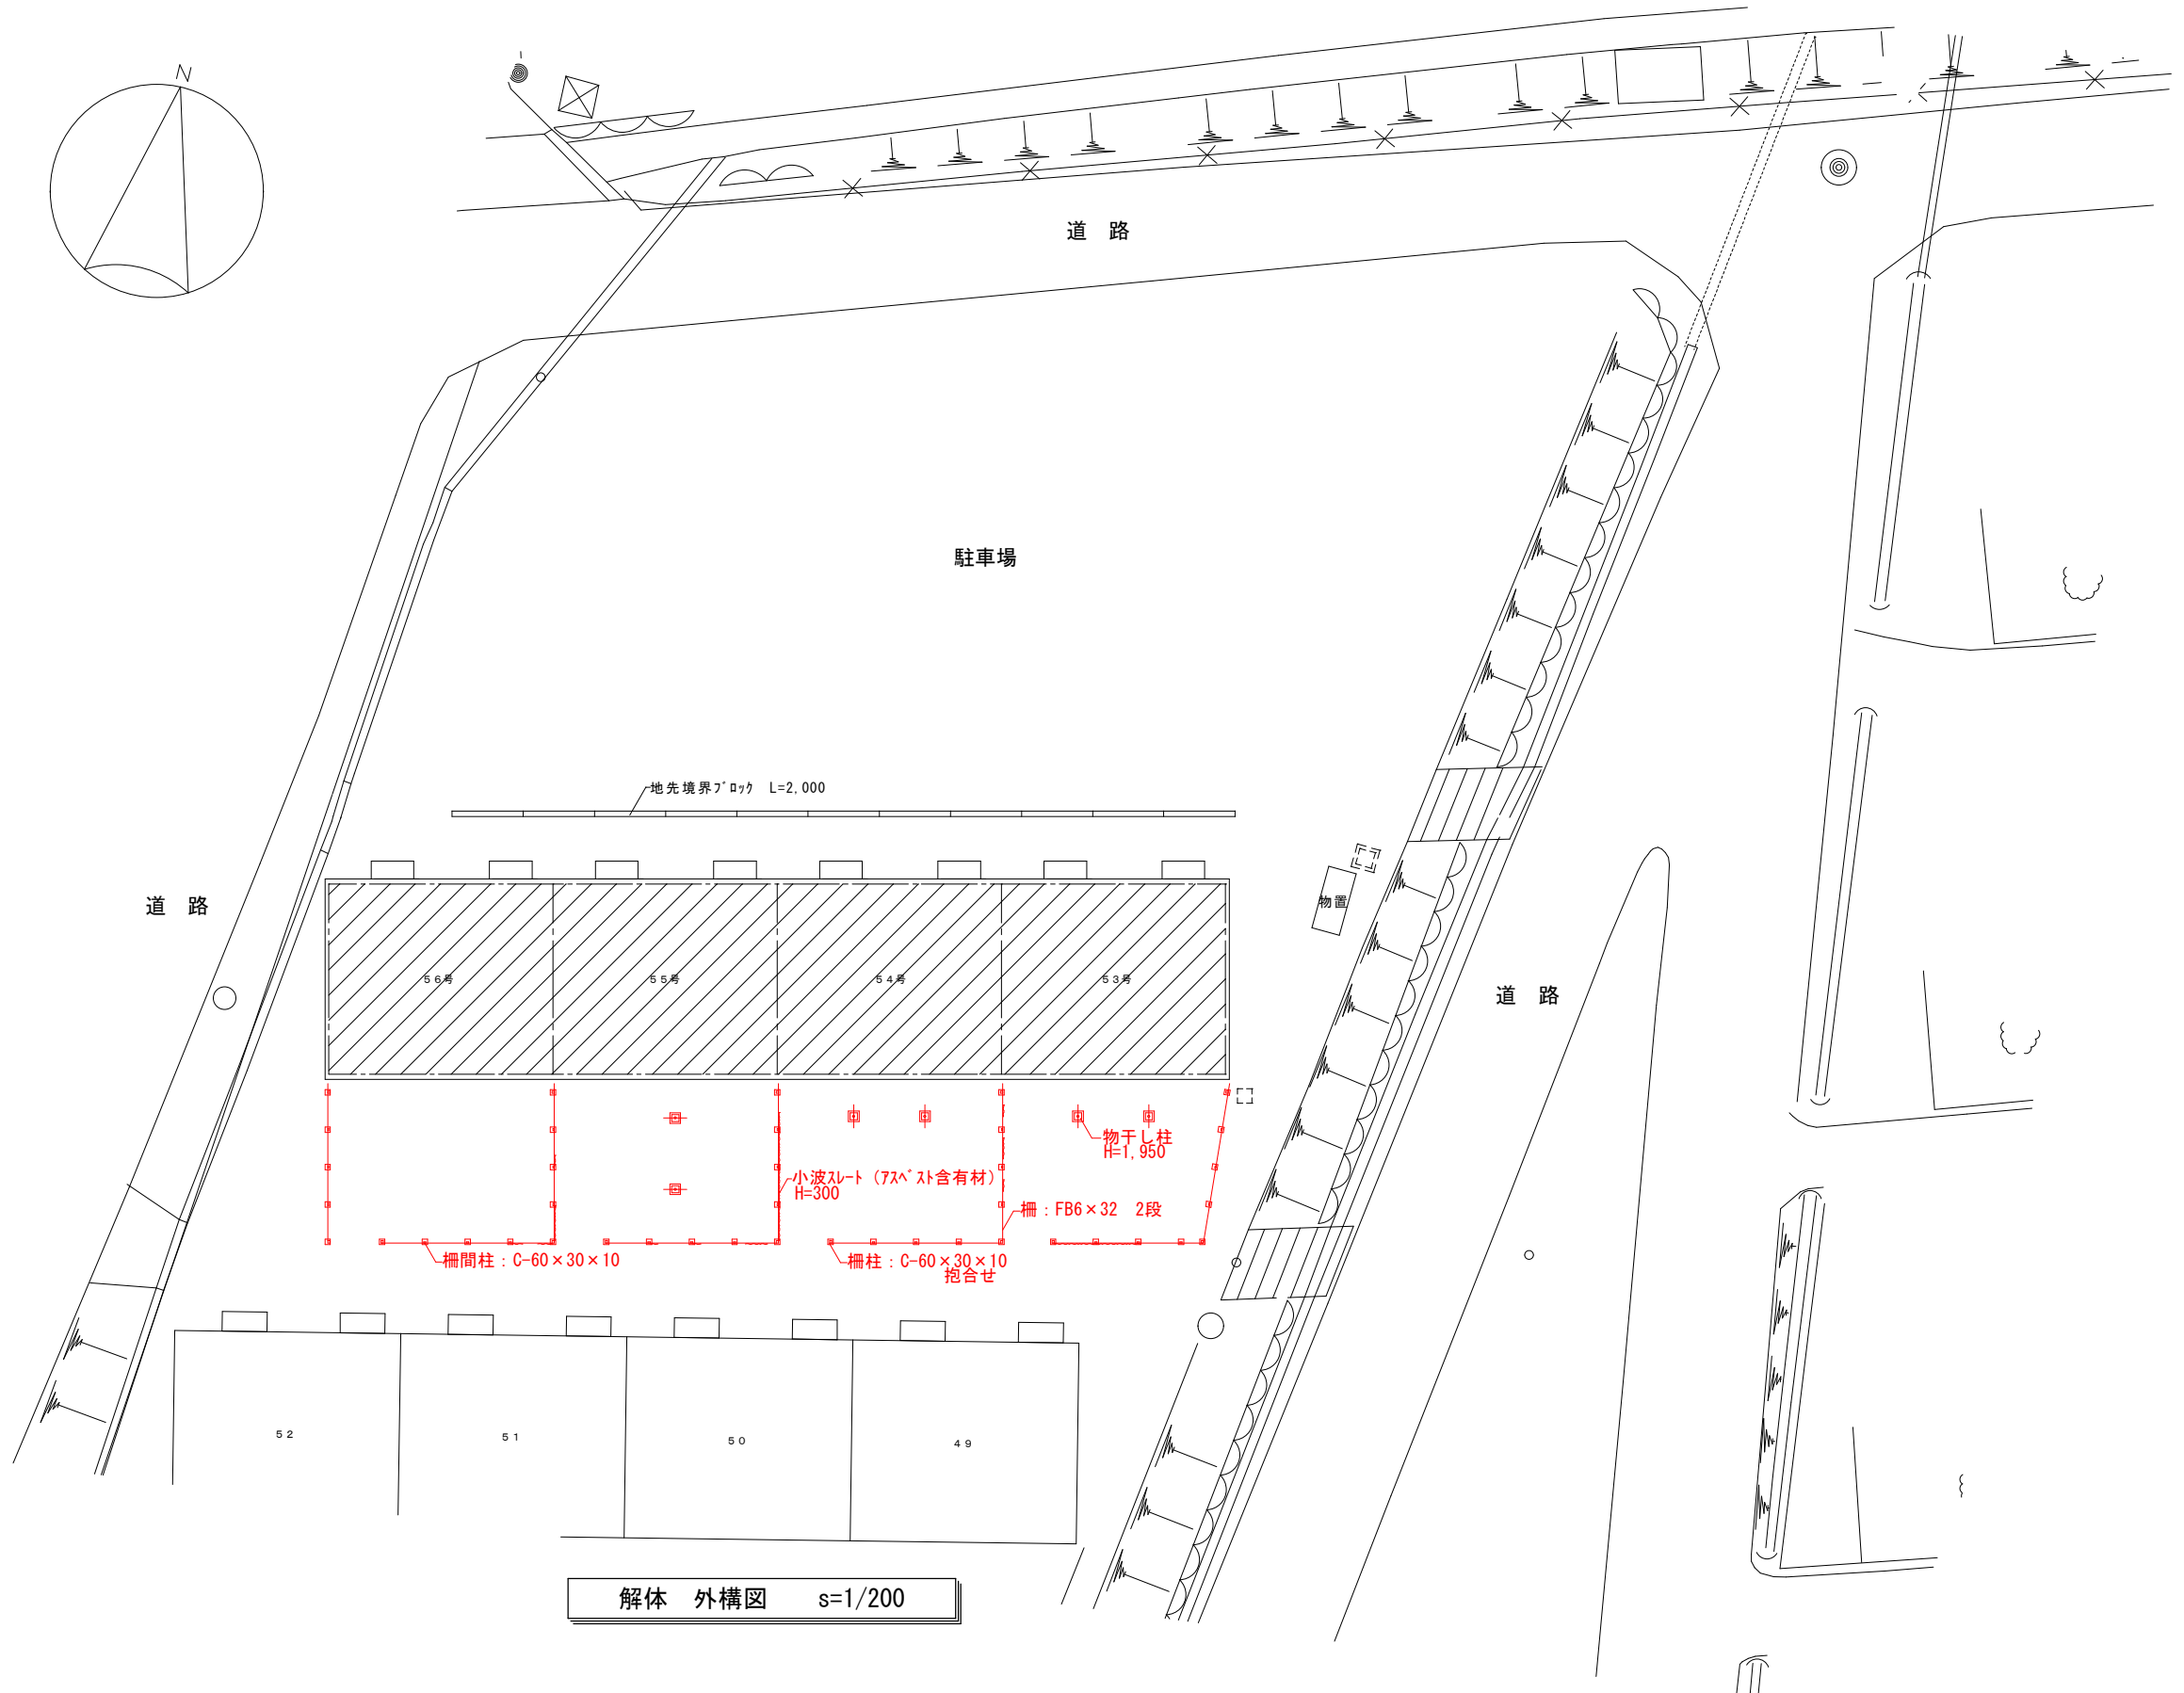


※ 撤去工事部分を示す

<div>上 野 COM 建築設計事務所</div> <div>管理 建築士 清水久雄 1 級建築士登録195172号 長野県駒ヶ根市南田6番30号 TEL (0265)-82-5456・FAX (0265)-83-2383 E-mail: com-k@hb.tpl.jp</div>	<div>駒ヶ根市役所</div>	<div>承認</div> <div> </div>	件名	図面名称	縮尺	日付	図面番号
			令和8年度 社会資本整備総合交付金事業	解体 外構図	1/200	R8 . 2 .	A-22
			馬見塚団地トータルリフォーム工事			.	.


外 部 仕 上 表					
部 位				備 考	部 位
屋 根	ｶﾞｰﾃﾞﾝ 平葺 ﾎｰﾌﾞﾙ 野地板 t=12 雪止めｱﾝｸﾞﾙ (1段) 鼻隠し: 吹付ﾀｲﾙ				そ の 他
軒 天	ﾓﾙﾀﾙ塗ﾘ 吹付ﾀｲﾙ				
樋	軒樋: ｶﾞｰﾃﾞﾝ 105φ/2 受金物共 縦樋: ｶﾞｰﾃﾞﾝ 60φ 受金物共				
外 壁	補強ｺﾝｸﾘｰﾄﾌﾞﾛｯｸ下地 ﾓﾙﾀﾙ塗ﾘ 吹付ﾀｲﾙ 表壁: 同上仕上の上、木下地 金属ﾀｲﾍﾞﾝｸﾞ張り				
根 廻 り	ｺﾝｸﾘｰﾄ下地 ﾓﾙﾀﾙ塗ﾘ				
建 具	ｱﾙﾐﾈｼｬ 一部木製建具 (欄間部他)				

内 部 仕 上 表											
階	室 名	区分	床	床仕上レベル (基準F.L.よりの レベル表示す)	巾 木	壁	廻 り 縁	天 井	天井高	備 考	室 名
1 階	玄関	仕上 下地	ﾓﾙﾀﾙ金ｺﾞ仕上げ 土間ｺﾝｸﾘｰﾄ	-200	ﾓﾙﾀﾙ金ｺﾞ 木製h=75	ﾓﾙﾀﾙ下地ﾌﾞﾗｽﾀｰ塗ﾘ 一部: 補強ｺﾝｸﾘｰﾄﾌﾞﾛｯｸ下地 一部: 木下地 ﾜｽﾙｰﾄﾞ	木製	石膏ﾎｰﾄﾞ 塗装 木下地	2,500	上がり框 下足入れ	玄関
	廊下	仕上 下地	ﾌﾛｰﾘﾝｸﾞ張 (板張り) 木下地	±0	木製h=75	ﾓﾙﾀﾙ下地ﾌﾞﾗｽﾀｰ塗ﾘ 一部: 補強ｺﾝｸﾘｰﾄﾌﾞﾛｯｸ下地 一部: 木下地 ﾜｽﾙｰﾄﾞ	木製	銘木合板 竿縁天井 木下地	2,300		廊下
	ｷｯﾁﾝ	仕上 下地	ﾌﾛｰﾘﾝｸﾞ張 (板張り) 木下地	±0	木製h=75	ﾓﾙﾀﾙ下地ﾌﾞﾗｽﾀｰ塗ﾘ 一部: 補強ｺﾝｸﾘｰﾄﾌﾞﾛｯｸ下地 一部: 木下地 ﾜｽﾙｰﾄﾞ	木製	石膏ﾎｰﾄﾞ 塗装 木下地	2,300		ｷｯﾁﾝ
	和室6帖	仕上 下地	縁付き畳敷き 木下地 荒床	+30	畳寄せ	ﾓﾙﾀﾙ下地ﾌﾞﾗｽﾀｰ塗ﾘ 一部: 補強ｺﾝｸﾘｰﾄﾌﾞﾛｯｸ下地 一部: 木下地 ﾜｽﾙｰﾄﾞ	台輪	銘木合板 竿縁天井 木下地	2,300	障子戸 付け鴨居	和室6帖
	和室4.5帖	仕上 下地	縁付き畳敷き 木下地 荒床	+30	畳寄せ	ﾓﾙﾀﾙ下地ﾌﾞﾗｽﾀｰ塗ﾘ 一部: 補強ｺﾝｸﾘｰﾄﾌﾞﾛｯｸ下地 一部: 木下地 ﾜｽﾙｰﾄﾞ	台輪	銘木合板 竿縁天井 木下地	2,300	障子戸 付け鴨居	和室4.5帖
	便所	仕上 下地	ﾌﾛｰﾘﾝｸﾞ張 (板張り) 木下地	±0	木製h=75	ﾓﾙﾀﾙ下地ﾌﾞﾗｽﾀｰ塗ﾘ 一部: 補強ｺﾝｸﾘｰﾄﾌﾞﾛｯｸ下地 一部: 木下地 ﾜｽﾙｰﾄﾞ	木製	石膏ﾎｰﾄﾞ 塗装 木下地	2,300		便所
	浴室	仕上 下地	ﾓﾙﾀﾙ金ｺﾞ仕上げ 土間ｺﾝｸﾘｰﾄ	-200	ﾓﾙﾀﾙ金ｺﾞ	腰: ﾓﾙﾀﾙ金ｺﾞ 上部: ﾎﾞｰﾙﾄﾞ 一部: 補強ｺﾝｸﾘｰﾄﾌﾞﾛｯｸ下地 一部: 木下地	-	ﾎﾞｰﾙﾄﾞ 木下地	2,500～		浴室
	倉庫	仕上 下地	ﾓﾙﾀﾙ金ｺﾞ仕上げ 土間ｺﾝｸﾘｰﾄ	-200	ﾓﾙﾀﾙ金ｺﾞ	ﾓﾙﾀﾙ金ｺﾞ 一部: 補強ｺﾝｸﾘｰﾄﾌﾞﾛｯｸ下地 一部: 木下地 ﾜｽﾙｰﾄﾞ	木製	ﾎﾞｰﾙﾄﾞ張 木下地	2,500		倉庫
	押入	仕上 下地	合板張 木下地	+30	雑巾刷り	ﾓﾙﾀﾙ下地ﾌﾞﾗｽﾀｰ塗ﾘ 一部: 補強ｺﾝｸﾘｰﾄﾌﾞﾛｯｸ下地 一部: 木下地 ﾜｽﾙｰﾄﾞ	木製	ﾎﾞｰﾙﾄﾞ張 木下地	2,300		押入

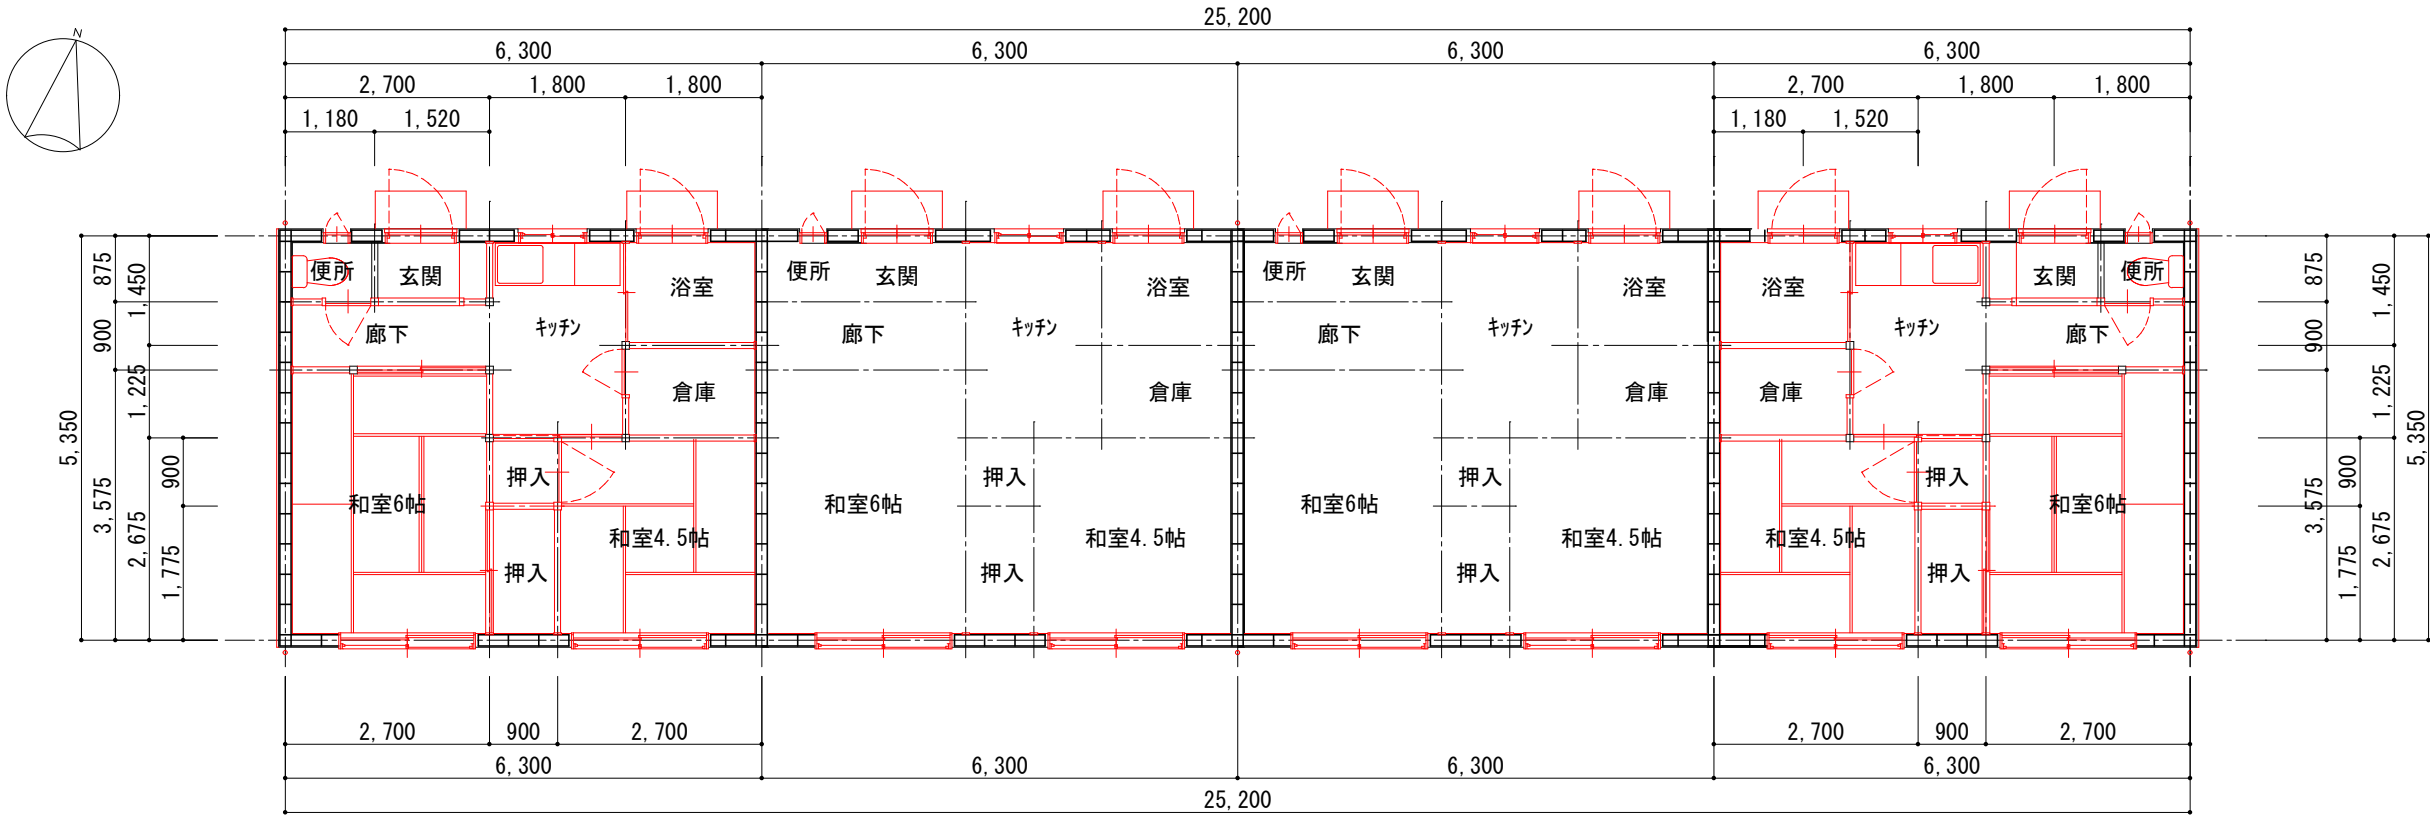


既存 平面図 s=1/100

※ — 撤去工事部分を示す

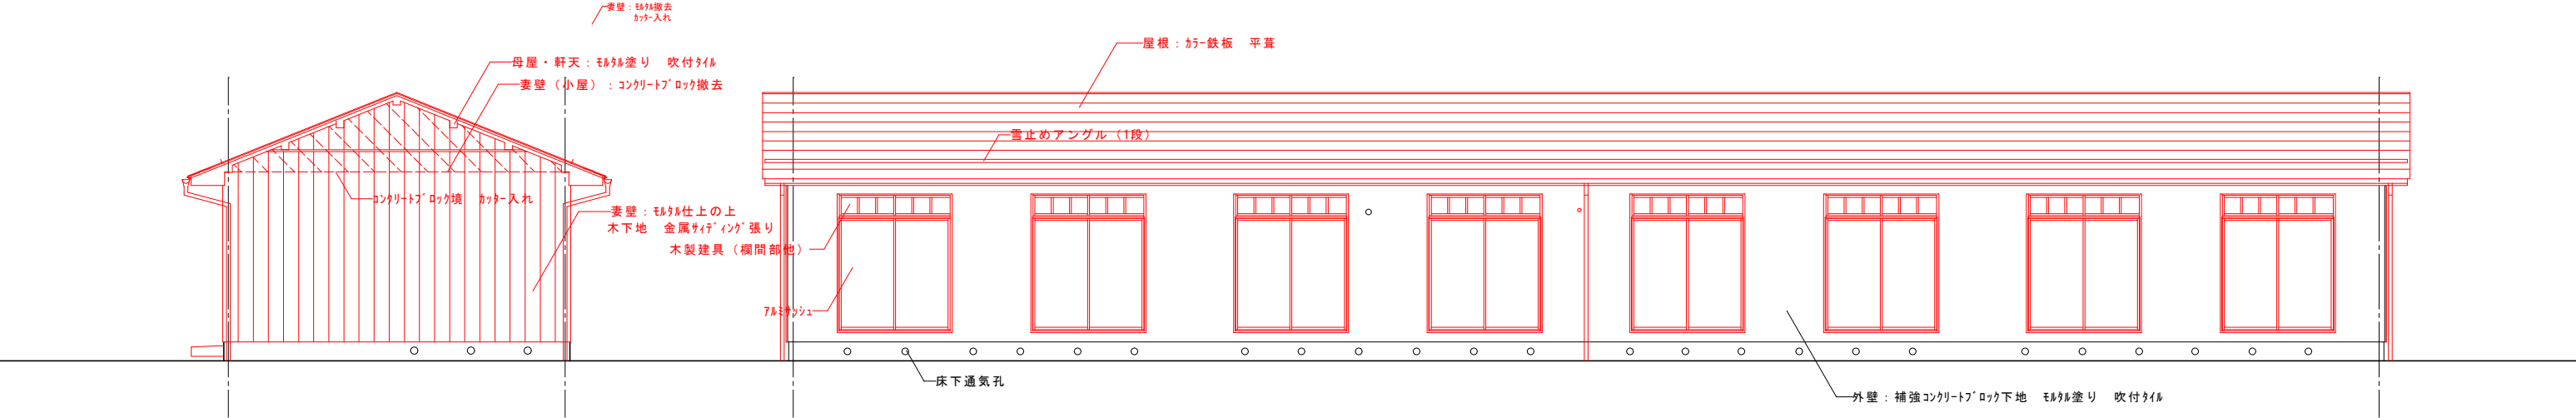

既存 西側立面図 s=1/100

既存 南側立面図 s=1/100

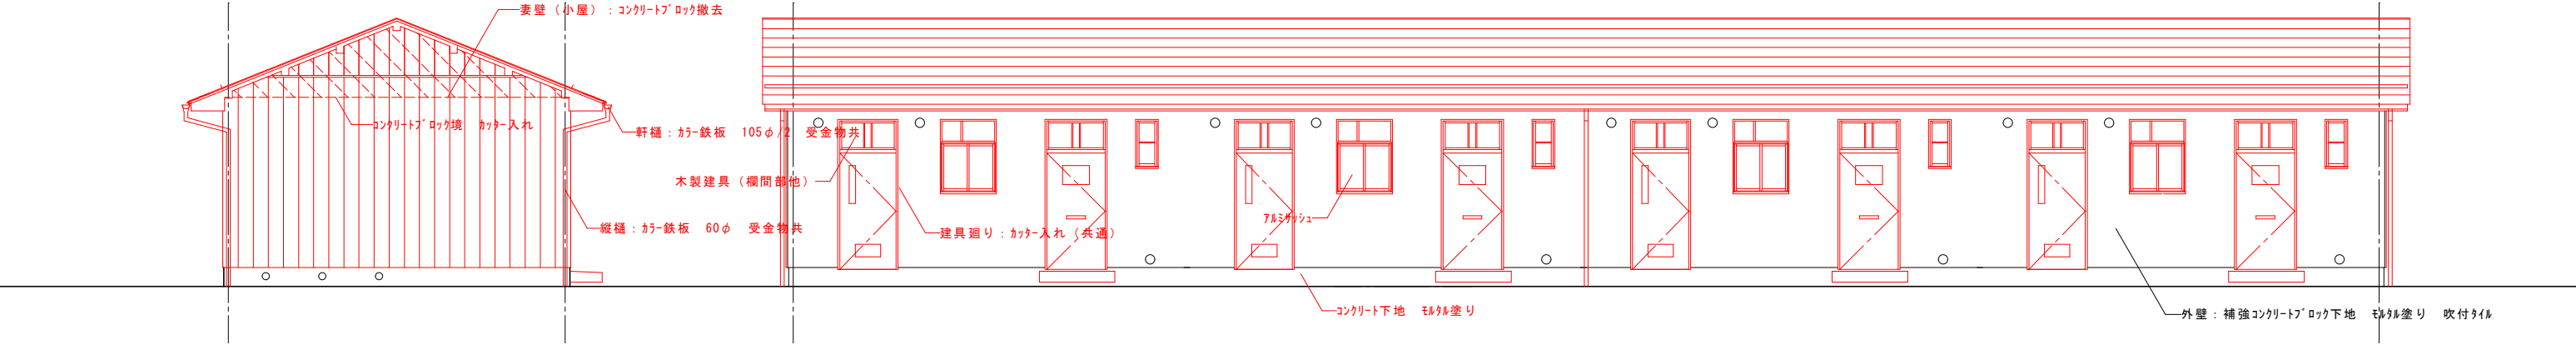


既存 東側立面図 s=1/100

既存 北側立面図 s=1/100


※ — 撤去工事部分を示す

<div>上 野COM建築設計事務所</div> <div>管理建築士 清水久雄 1級建築士登録195172号 長野県駒ヶ根市南田6番30号 TEL (0265)-82-5456・FAX (0265)-83-2383 E-mail: com-k@hb.tpt.jp</div>	<div>駒ヶ根市役所</div>	<div>承認</div> <div> </div>	件名	図面名称	縮尺	日付	図面番号
			令和8年度 社会資本整備総合交付金事業	解体 立面図	1/100	R8 . 2 .	A-24
			馬見塚団地トータルリフォーム工事				


ひび割れ状況表	
番号	長さ (mm)
1	350
2	150
3	400
4	900
5	200
6	450
7	200
8	700
9	1300
10	900
11	450
12	200
13	150
14	200
15	900
16	1300
17	450
18	200
19	200
20	1350
21	250
22	2300
23	1800
24	350
25	150
26	200
27	250
28	250
29	200
30	300
合計	17,000

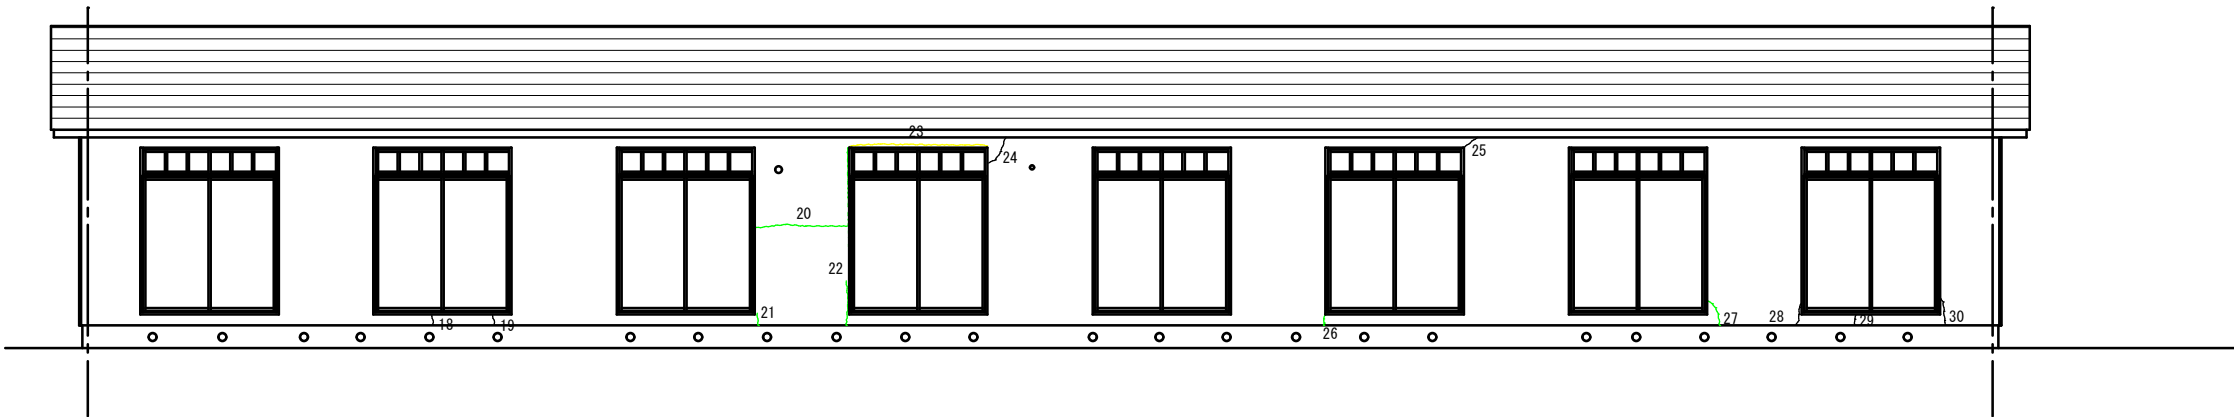


既存 南側立面図 s=1/100

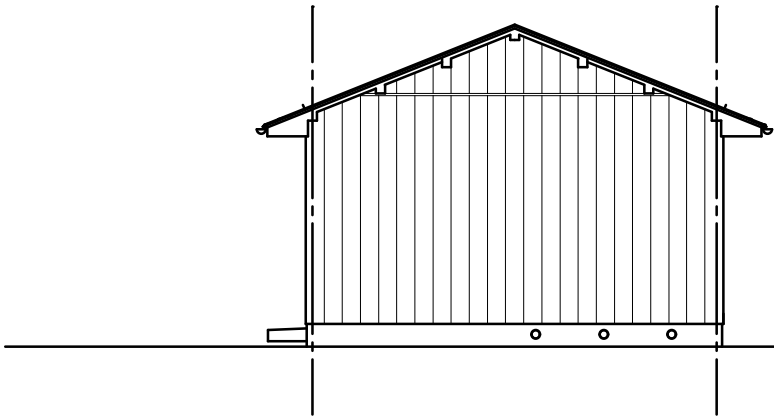

既存 西側立面図 s=1/100

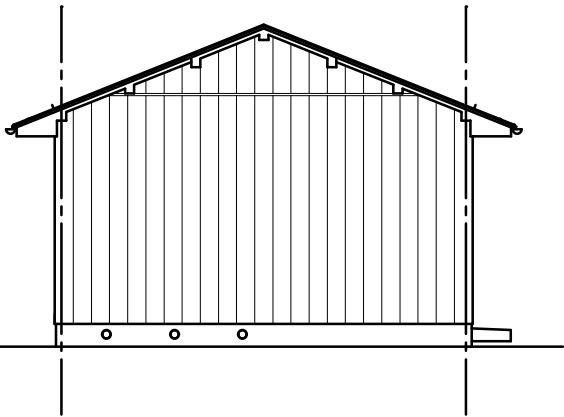

既存 東側立面図 s=1/100


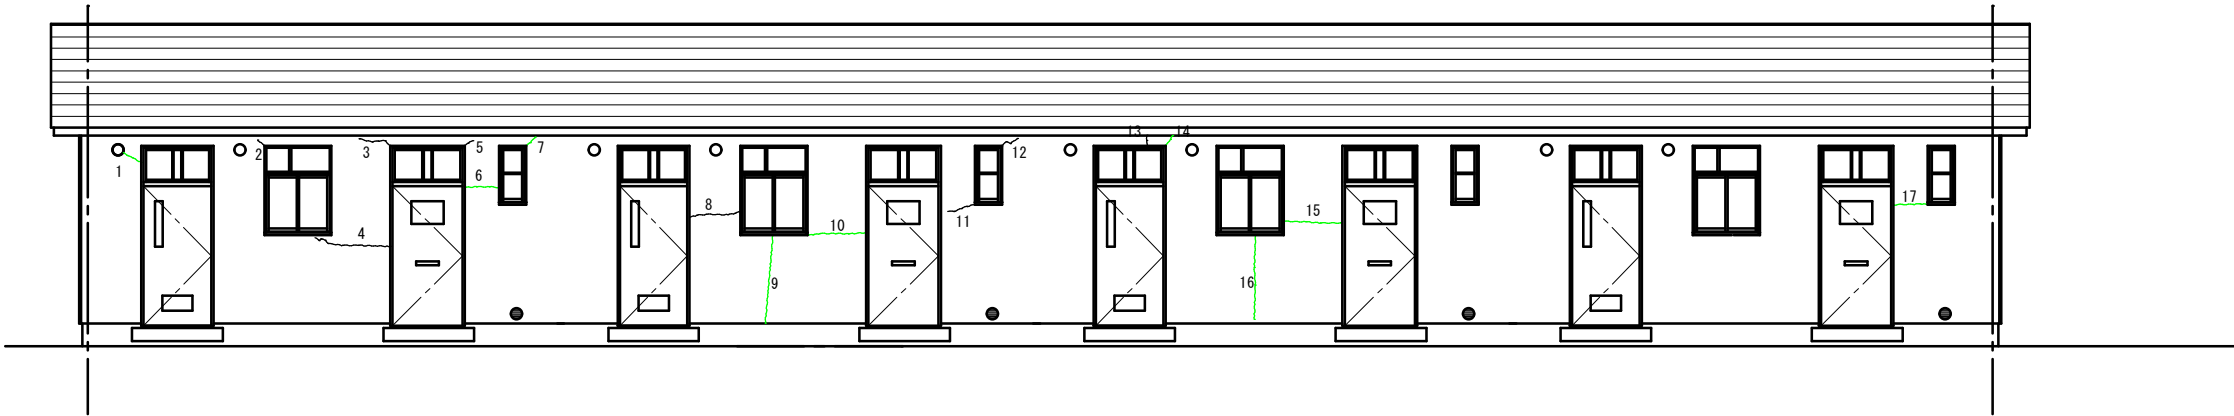


既存 北側立面図 s=1/100

クラックを示す


- 0.1
- 0.2
- 0.3
- 0.4
- 4.0

- - 煙突穴 : 120φ
- - レジスター : 150φ
- - 床下通気孔 : 100φ
- ビス撤去補修 120ヶ所
- カールブラク撤去補修 20ヶ所

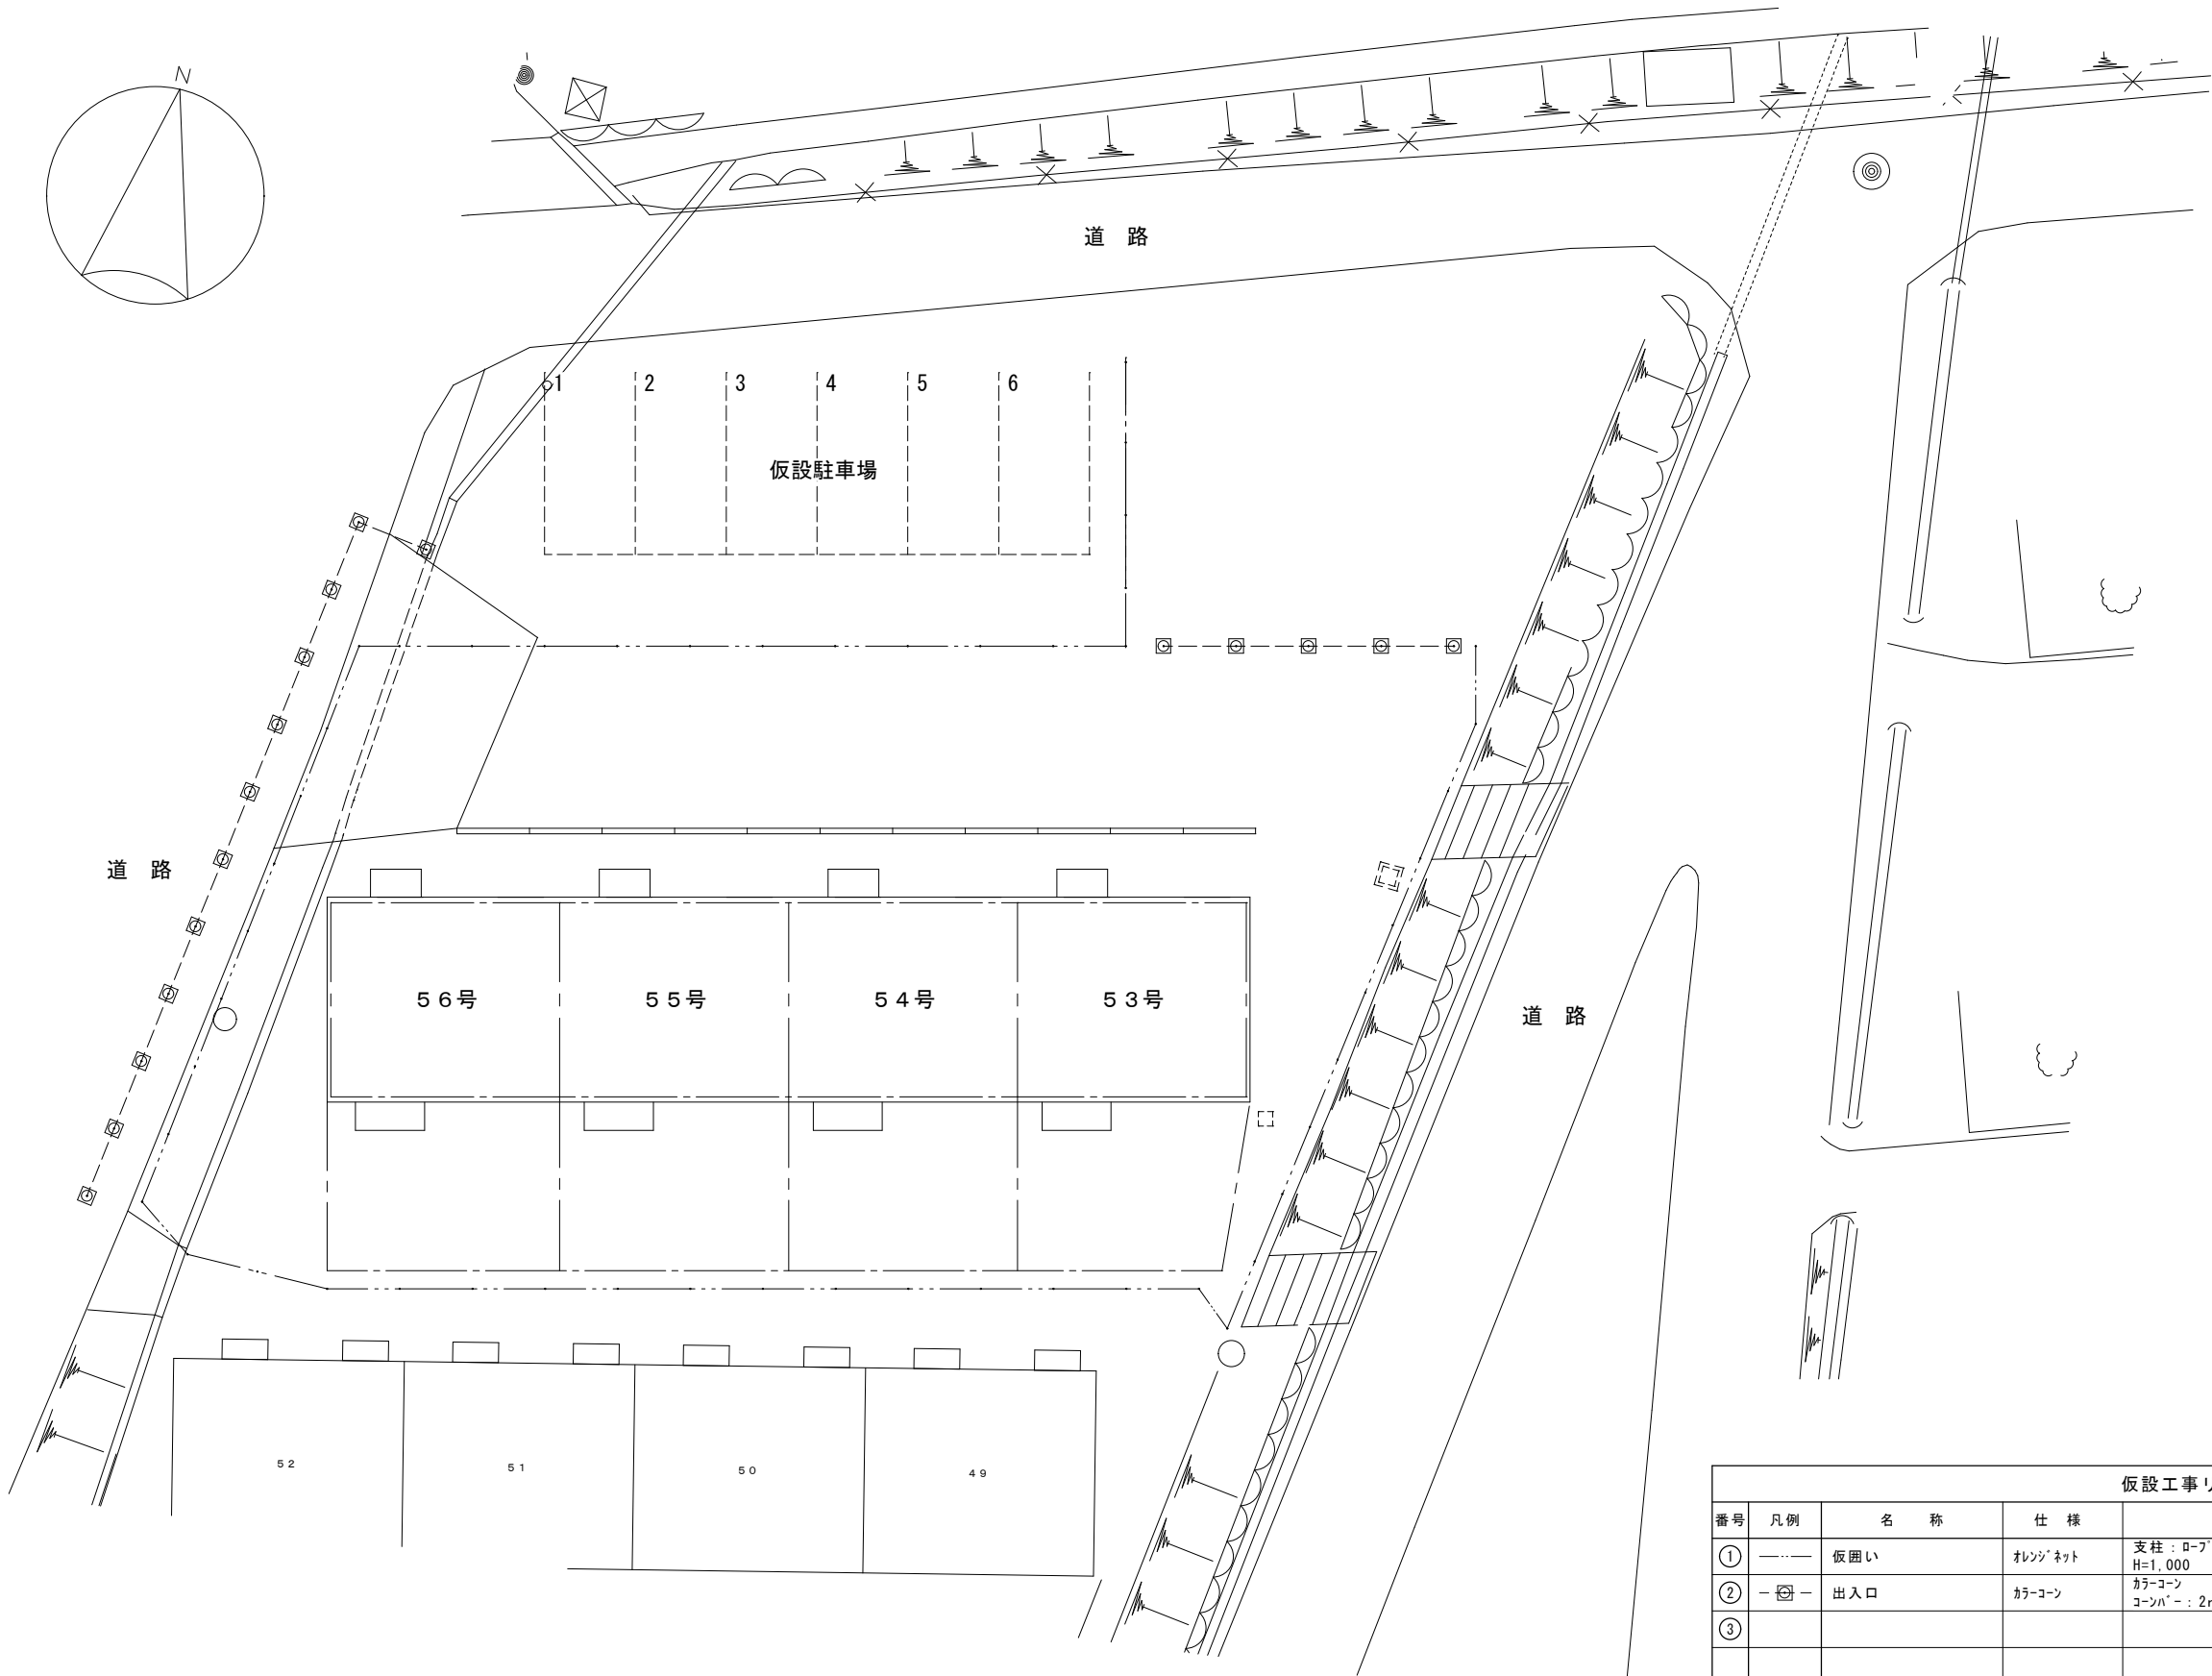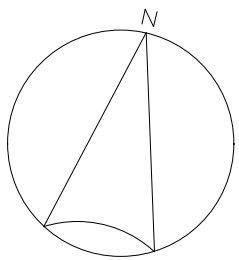

仮設計画図 s=1/200

仮設工事リスト						
番号	凡例	名 称	仕 様	規 格	数 量	備 考
①	———	仮囲い	オレンジネット	支柱：ロープステック@2000程度 H=1,000	97.0 m 50 本	
②	— [] —	出入口	カラーコーン	カラーコーン コーンハブ：2m	17 個 15 本	
③						

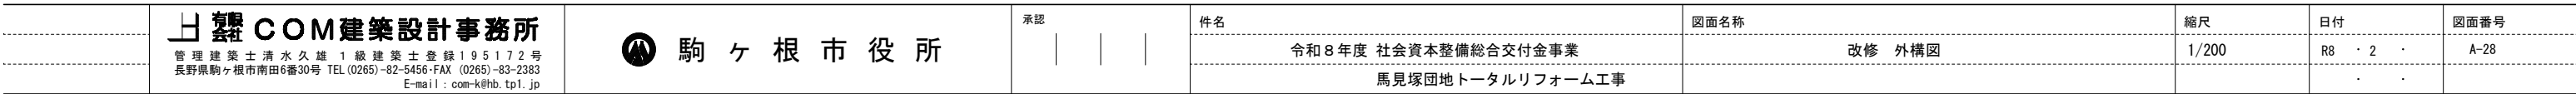

特記仕様書

I 工事概要

1 工事場所

長野県 駒ヶ根市 赤穂馬見塚団地

2 建物概要

建物名称	構造	階数	延面積 (㎡)	備考
馬見塚団地 (53～56号)	補強CB造	1	134.82	

3 工事種目

(O印のついたものを適用する。)

建物及び屋外	工事種別				
工事項目					屋外
電灯設備	O				
動力設備					
電熱設備					
避雷設備					
受変電設備					
自家発電設備					
電話配管配線設備	O				
構内交換設備					
電気時計設備					
拡声設備					
非常放送設備					
表示設備					
インターホン設備	O				
テレビ共同受信設備	O				
監視カメラ設備					
火災報知設備	O				
自動閉鎖設備					
非常警報設備					
ガス漏れ警報設備					
防犯設備 (配管)					
中央監視制御設備					
構内配電線路					
構内通信線路					

II 工事仕様

1 共通仕様

適用図書及び書類は、下記によるもののほか関係法令、規則、各地方条例に準拠し、係員の指示のもとに施工する。

(A) 電気設備工事設計図
(B) 本特記仕様書
(C) 国土交通省大臣官庁営繕部監修 公共建築工事標準仕様書 電気設備工事編 (令和7年度版)
改修工事は 国土交通省大臣官庁営繕部監修 公共建築改修工事標準仕様書 電気設備工事編 (令和7年度版)
(D) 国土交通省大臣官庁営繕部設備・環境課監修 公共建築設備工事標準図 電気設備工事編 (令和7年度版)
(E) 公共住宅建設工事共通仕様書 (最新版)
(F) 質疑の答書 (現場説明を含む。)

2 特記仕様

(1) 項目は番号にO印の付いたものを適用する。
(2) 特記事項において選択する事項は、O印の付いたものを適用する。

項目	特記事項
① 器材等	本工事に使用する設備機材等は、設計図書に規定するもの又は、これらと同等のものとす。 製造業者等が定められている機材については、設備機材等指定表又は、(社)公共建築協会が実施する「建築材料・設備機材等性能評価事業」によって所要の品質・性能を有することの評価を受けた材料・機材等によるほか、これらと同等のものとす。ただし、これらの同等のものとする場合は、監督員の承認を受け。 機材の品質・性能証明 使用する機材が設備機材等指定表による製造業者等のもの又は、「建築材料・設備機材等品質性能評価事業」によって所要の品質・性能を有することの評価を受けたものである場

2 電気保安技術者

③ 電気工事士
④ 工事用電力

水その他
⑤ 足場・さん機類
⑥ 工事用仮設物

⑦ 保険

⑧ 発生材の処理

9 残土処理

⑩ 施工計画書
⑪ 工事写真

⑫ 竣工時提出物
⑬ 耐震施工

合は、共通仕様書第1編 1章 第4節 1.4.1 (b)の品質および性能を有することの証明となる資料の提出を省略することができる。ただし、共通仕様書に規定される製作図、試験成績書は除く。

電気事業法に定める自家用電気工作物に係わる工事においては、電気保安技術者をおき、電気工作物の保安の業務を行うものとする。
契約電力500kW未満の電気工作物においても、第一種電気工事士により施工を行う。
本工事に必要な工事用電力、水等の費用及び官公署、その他の関係機関への諸手続き等に要する費用は、請負者の負担とする。
別契約の関係請負者が定置したものは、無償で使用する。
すべて請負者の負担とする。
ただし設置条件は、構内に作ることができるできない
工事期間中請負者の責任において労災保険に加入し、その費用は請負者の負担とする。
建物 (施設) 引渡しまで請負者は工事目的、工事材料等について火災保険をかけるものとする。
(1) 引渡しを要するもの
・有 ()
・引渡しを要するもの以外は構外搬出処理とす。
・
(2) 特別管理産業廃棄物
・有 (PCB使用機器:)
PCB使用機器は関係法令により適切に処理し、建物管理者に引き渡す。
・構内指定の場所に敷きならしとする。
・構外搬出とする。
施工計画書は契約後速やかに提出し、製作図、施工図の提出時期を明示する。
国土交通大臣官庁営繕部監修「工事写真の撮り方 (改訂版) の建築設備編」による。また工事着手前に写真撮影計画を提出する。
別表による。
設備機器の固定は、次に示す事項を除き、すべて「建築設備耐震設計・施工指針 (国土交通省 国土技術政策総合研究所、独立行政法人建築研究所) 2005版」による。
(1) 設計用水平地震力
機器の重量 [kgf] に設計用標準水準震度を乗じたものとする。なお設計用水平震度は次による。
設計用水平震度

設置場所	耐震安全性の分類			
	・ 特定の施設 (甲類・乙類)		・ 一般の施設 (乙類)	
	重要機器・水槽	一般機器・水槽	重要機器・水槽	一般機器・水槽
上層階、屋上及び塔屋	2.0 (2.0) <2.0>	1.5 (2.0) <1.5>	1.5 (2.0) <1.5>	1.0 (1.5) <1.0>
中間階	1.5 (1.5) <1.5>	1.0 (1.5) <1.0>	1.0 (1.5) <1.0>	0.6 (1.0) <0.6>
地下階・1階	1.0 (1.0) <1.5>	0.6 (1.0) <1.0>	0.6 (1.0) <1.0>	0.4 (0.6) <0.6>

(注) () 内の数値は防振支持の機器の場合に適用する。
< > 内の数値は水槽類に適用する。

重要機器
・配電盤
・交換機
・自家発電装置
・火災報知器受信機
・交流無停電装置
・中央監視装置
・直流電源装置
・複合防災壁
・

上層階の定義は次による。
6階建以下の場合は最上階、7～9階建の場合は上層2階
10～12階建の場合は上層3階、13階建で以上の場合は上層4階
(2) 設計用垂直地震力
設計用水平地震力の1/2とし、水平地震力と同時に働くものとする。
取外し再使用機器は、原則として清掃及び絶縁抵抗測定を行った後取り付ける。ただし、絶縁劣化等仕様に耐えない場合は、監督員に報告する。
下記の露出配管は塗装を行う。
・屋外
・屋内 ()
長さ1m以上の入線しない電線管には、1.2mm以上のビニル被覆鉄線を挿入する。
図面に特記あるもの及び特殊なものを除き
・金属製
・樹脂製
・図面に特記なきものは直付 (ビス止め) 型とする。
・砲金製
・アルミ製
フロアコンセントは、直付 (ビス止め) 型垂直上下式 (黄銅製) とする。
地中線路には、ケーブル埋設槽をもうける。
・鉄製
・コンクリート製
監督者と協議のうえ決定する。
ブルボックス、ジョイントボックスおよび機器を安装しないプレートには、用途を明示した略標をつける。
ブルボックス等のプレートおよび図面で露出するものは、焼付塗装とし化粧ビス止めとする。
国土交通大臣官庁営繕部監修「電気設備工事監理指針」(平成25年版) による自主施工管理に努めること、尚施工管理は一級施工監理技士とする。
施工は全て設計図書に示された設備が、機能を完全に発揮するように誠実に行うこと。

照度測定 (全 箇所以上)
本工事の動力制御盤より別途電動機等への配線の接続は本工事とする。

28 予備配管

埋込分電盤からの立上り予備配管は、予備の配線用遮断器4個以下の場合 (25) を1本5個以上の場合は (25) を2本、天井まで立上げる。
壁および給込機器は一体形製作とし、その機能保証はすべて盤製作メーカーとする。
非常放送を有するときは、非常放送における自動火災報知設備の地区音警装置の鳴動停止機能を付加すること。
電源は非常用と一般用の2系統とし、降圧トランスおよびバッテリー等原則として別々に設置する。
・図体および扉の鋼板厚は1.6mm以上とし、鳴動用穴は直接扉に明けたものとする。
・標準形 (ただし鳴動用穴は直接扉に明けたもの)
工事区分表による。ただしこれにより難い場合は監督員と協議する。

3 機器取付高

図面に特記なきものは下表を標準とする。但し下表によりがたい場合には監督員との協議による。

	名 称	測 点	取付高 (mm)		名 称	測 点	取付高 (mm)
共通	取引用計器 引込開閉器 警報壁	地上～上端 床上～上端 床上～上端	2,000 1,800 1,500	時計・計	壁掛形時計 子時計 壁掛形スピーカ アツチネーター	床上～中心 " " "	1,500 (上端1,900以下) (天井高) × 0.9 (天井高) × 0.9 1,300
電	分電盤 タンブラスイッチ " (身障者用) コンセント (一般) " (和室) " (夜所等) " (台上) ブラケット (一般) " (踊場) " (鏡上)	床上～中心 " " " " " 台上～中心 床上～中心 " " " 鏡端～中心	1,500 (上端1,900以下) 1,300 1,300 300 150 500 150 2,100 2,500 150	表示・指示	表示盤 壁付発信器 ベル ブザー 押ボタン " (身障者用押印) 身障者用表示灯	床上～中心 " " " " " " "	(天井高) × 0.9 1,300 (天井高) × 0.9 (天井高) × 0.9 1,300 900 1,800
動	壁掛形制御盤 手元開閉器 操作スイッチ 押ボタン	床上～中心 " " "	1,500 (上端1,900以下) 1,500 1,300	インタホン	壁付インターホン " (身障者用) 壁付位置ボックス (壁付インターホンを除く) " (一般) " (和室)	床上～中心 " " " "	1,500 1,100 300 150
電	室内端子盤 (廊下・室内) 中間端子盤 (EPS・電気室) 集合保安装置 壁付アウトレット ボックス (一般) " (和室)	床上～下端 " 床上～中心 " " " "	300 1,500 (天井高) × 0.9 300 150	テレビ・共同受信	機器収容箱 アウトレット " (一般) " (和室)	床上～中心 " " "	(天井高) × 0.9 300 150
火災報知	受信機 副受信機 機器収容箱 発信器 ベル 消火栓表示灯	床上～操作部 " 床上～中心 " " "	800～1,500 800～1,500 800～1,500 800～1,500 (天井高) × 0.8				

4 ハンドホール

下表による。(様子は各ハンドホールに設置する。蓋取外し用フックを1組納入する。)

2 ブロックハンドホール (寸法は内法を示す。底部とはハンドホール内側底部をいう。)
・コンクリート相互間などは、エポキシ系樹脂接着剤により接着する。
・ブロックの仕様は建設省仕様基準に準ずるものとする。
・ハンドホール蓋はEマーク入り、Φ600とする。

・	ハンドホール No. -	1,500×1,500×1,1200D ・ 中荷重	底部 GL-1,400以上 ・ 重荷重
・	ハンドホール No. -	1,200×1,200×1,500D ・ 中荷重	底部 GL-1,700以上 ・ 重荷重
・	ハンドホール No. -	1,200×1,200×1,300D ・ 中荷重	底部 GL-1,490以上 ・ 重荷重
・	ハンドホール No. -	1,000×1,000×1,500D ・ 中荷重	底部 GL-1,600以上 ・ 重荷重
・	ハンドホール No. -	1,000×1,000×1,100D ・ 中荷重	底部 GL-1,300以上 ・ 重荷重
・	ハンドホール No. -	1,000×1,000×900D ・ 中荷重	底部 GL-1,060以上 ・ 重荷重
・	ハンドホール No. -	900×900×1,400D ・ 中荷重	底部 GL-1,560以上 ・ 重荷重
・	ハンドホール No. -	900×900×1,100D ・ 中荷重	底部 GL-1,260以上 ・ 重荷重
・	ハンドホール No. -	900×900×900D ・ 中荷重	底部 GL-1,060以上 ・ 重荷重
・	ハンドホール No. -	600×600×680D ・ 中荷重	・ 重荷重

5 接地

下表による。ただし、これによりがたい場合は監督員との協議による。

・	A種接地	銅板1.5t×900×900 リード端子付 堀削埋戻中心深さ	補助接地棒 (連結式10φ×1,500) 2m 埋設棒 (黄銅製又はステンレス製)
・	B種接地	銅板1.5t×600×600 リード端子付 堀削埋戻中心深さ	補助接地棒 (連結式10φ×1,500) 2m 埋設棒 (黄銅製又はステンレス製)
・	C種接地	銅板1.5t×300×300 リード端子付 堀削埋戻中心深さ	補助接地棒 (連結式10φ×1,500) リード端子付 堀削埋戻中心深さ1.5m 埋設棒 (黄銅製又はステンレス製)
・	D種接地	接地棒 (10φ×1,500)	リード端子付 打ち込み式埋設棒 (黄銅製又はステンレス製)

(別表) しゅん工事提出物 (・にO印のついたものを提出する。)

個別提出物	一括提出物
① 完成図 ・原図1部・A3縮小紙2つ折 (タス入り) ③3 (2つ折り製本) ①A3Dチタ (C0-R) 2bt ② 引渡書	④ 機器完成図 ⑤ 工事写真 ⑥ 完成写真 ⑦ 工事記録 (打合せ簿、日誌) ⑧ 機器試験成績書 ⑨ 施工の試験成績書 ⑩ 社内試験成績書 ⑪ 納入品一覧表 ⑫ 官公署手続、検査書 (管理者用正本、写し) ⑬ 保全に関する説明書 (取扱い説明書も含む)
③ 納入品 ・予備品 ④ 整類の鍵	その他係員の指示のあった物

6 他工事との取合い区分

下記による

他工事との取合い		電気設備	衛生設備	空調設備	建築
ハリ・床・壁貫通部の	補強	・	・	・	・
	スリープ仮枠	・	・	・	・
天井埋込器具の	天井切込	・	・	・	・
	下地補強	・	・	・	・
発電機基礎		・	・	・	・
キュービクル基礎		・	・	・	・
自立壁の基礎		・	・	・	・
配線ビッドおよび重		・	・	・	・
自動扉・電動シャッターの	配管	・	・	・	・
	配線	・	・	・	・
天井改メロ		・	・	・	・
設備機器の防音、遮音、防振		・	・	・	・
防火扉・排煙垂壁	自動閉鎖装置	・	・	・	・
	配管配線	・	・	・	・
消火栓 (専用栓)	箱体	・	・	・	・
	組込火報機器	・	・	・	・
排煙口 (機械排煙)	本体	・	・	・	・
	手動開放装置	・	・	・	・
遠隔制御装置	制御盤	・	・	・	・
	2次側配管配線	・	・	・	・
衛生動力 (厨房、浄化槽舎)	制御盤	・	・	・	・
	2次側配管配線	・	・	・	・
空調動力	制御盤	・	・	・	・
	2次側配管配線	・	・	・	・
ボイラー・冷凍庫	制御盤	・	・	・	・
	2次側配管配線	・	・	・	・
ファンコイルユニット	操作器	・	・	・	・
	配管配線	・	・	・	・
全熱交換器	操作器	・	・	・	・
	配管配線	・	・	・	・
オイルタンク	フロート	・	・	・	・
	配管配線	・	・	・	・
水槽液面警報	制御器	・	・	・	・
	配管配線	・	・	・	・
中央監視盤	空調	・	・	・	・
	電気	・	・	・	・
エレベーター・インタホン	ELV	・	・	・	・
	配管	・	・	・	・
サインボード	配線	・	・	・	・
	本体	・	・	・	・
電話交換機	配管配線	・	・	・	・
	電話機	・	・	・	・
引込負担金	配線	・	・	・	・

7 その他
・
・
・

COM建築設計事務所

管理 建築士 清水久雄 1級建築士登録 195172号
長野県駒ヶ根市南田6番30号 TEL (0265)-82-5456・FAX (0265)-83-2383
E-mail : com-k@b.tpl.jp

駒ヶ根市役所

承認

件名

令和8年度 社会資本整備総合交付金事業
馬見塚団地トータルリフォーム工事

図面名称

特記仕様書



縮尺

日付

R8・2・

図面番号

E-01

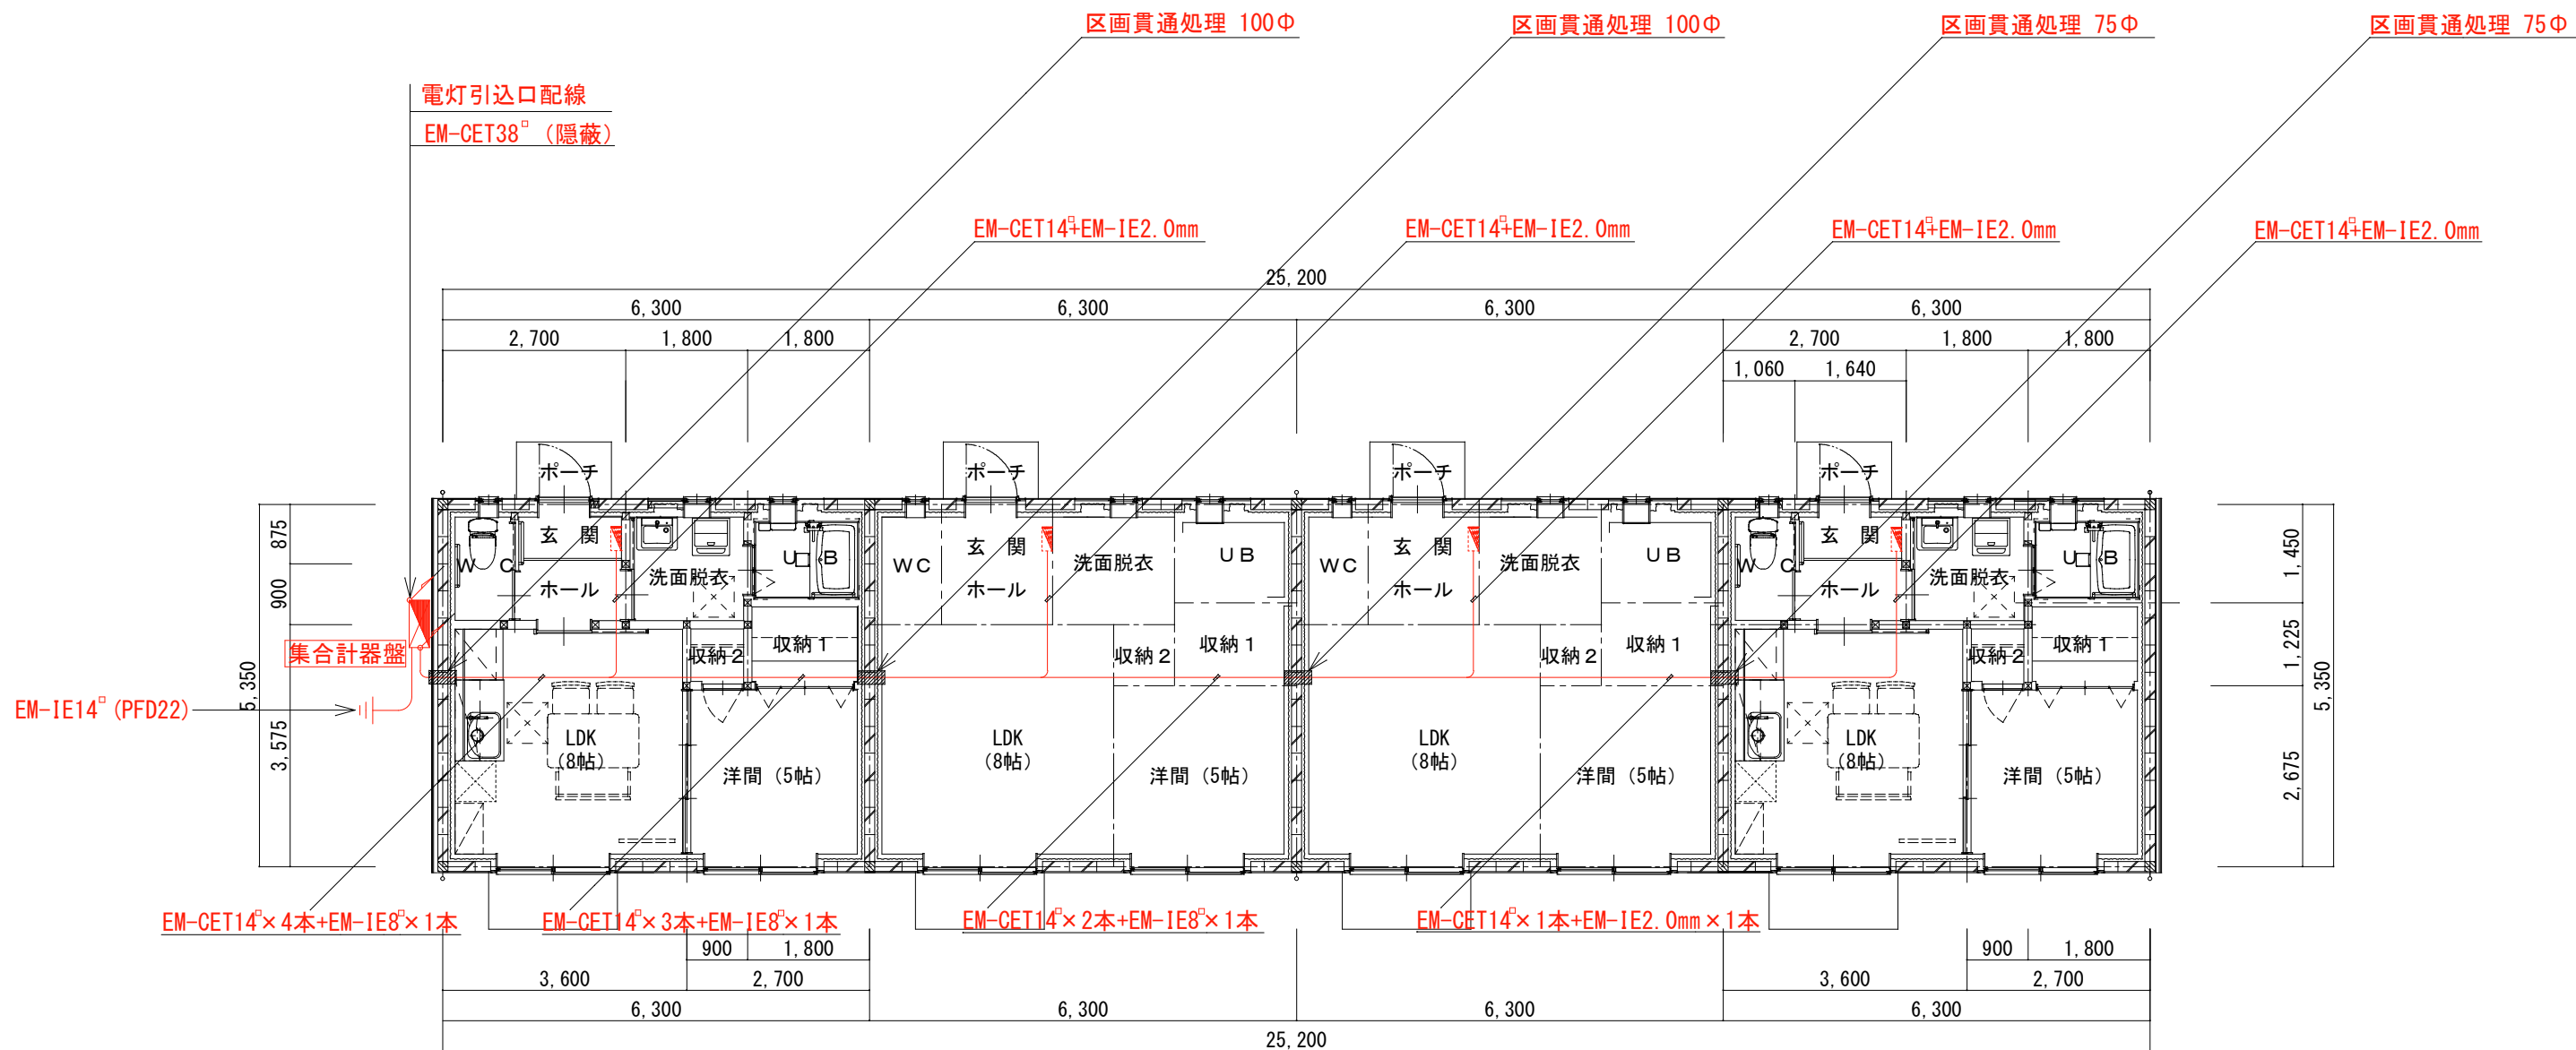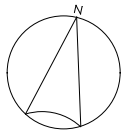


改修 平面図 s=1/100

分電盤結線図 1LDK（1～4号）



盤名称 名称・形式	電気方式 主開閉器	回路 番号	電圧 (V)	分岐開閉器			負荷名称	容量 (VA)			備 考
				ELCB MCCB	P	AF/AT					
各戸電灯盤 ホーム分電盤 露出壁掛型 樹脂製	EM-CVT14° EM-IE2.0 ◎――× 1Φ3W 200/100V										
		主幹	100/200	ELCB	3	50/40	契約容量 30A				
		①	100	MCCB	2	30/20	玄関・トイレ				
		②	100	MCCB	2	30/20	洗面脱衣・浴室				
		③	100	MCCB	2	30/20	LDK				
		④	100	MCCB	2	30/20	洋間				
		⑤	100	MCCB	2	30/20	LDK エアコン				
		⑥	100	MCCB	2	30/20	洋間 エアコン				
		⑦	100	MCCB	2	30/20	電子レンジ				
		⑧	100	MCCB	2	30/20	電気ポット				
		⑨	100	MCCB	2	30/20	床下コンセント				
		⑩					予備				

集合計器盤

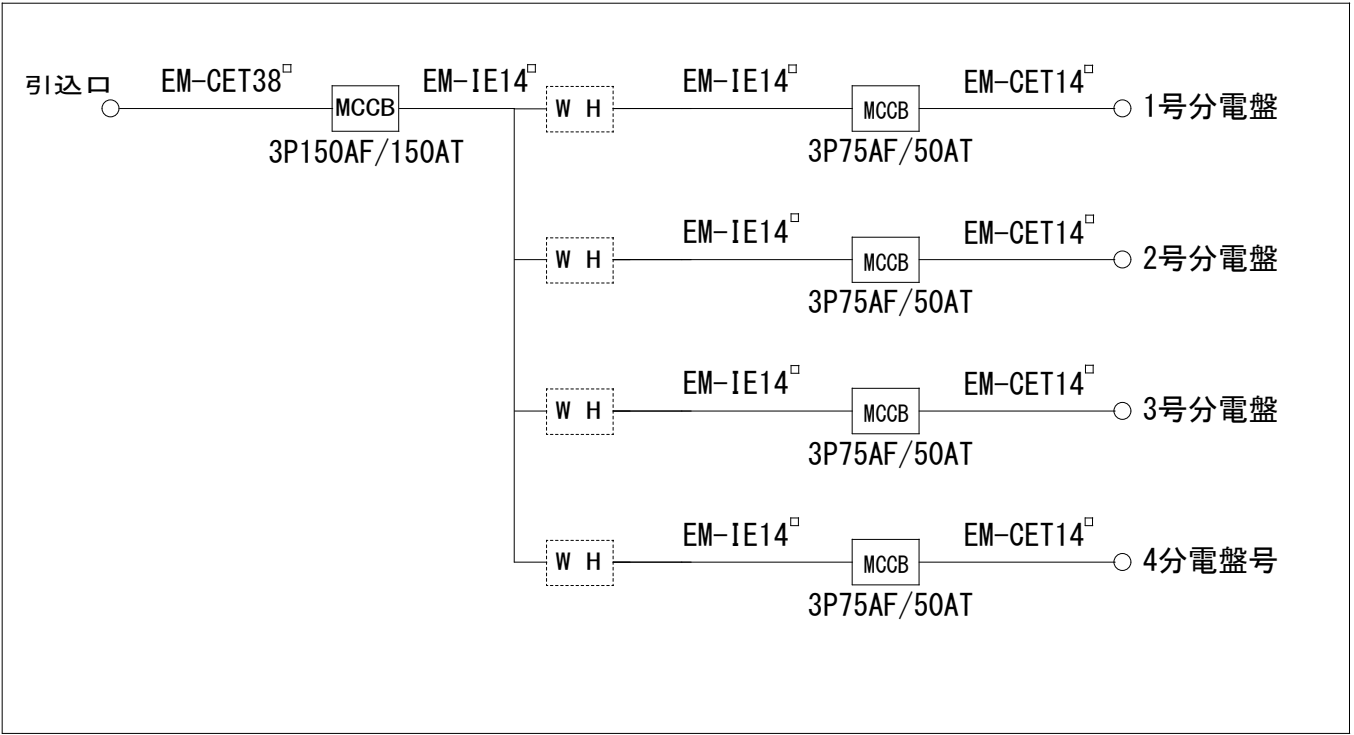


照明器具姿図

A	ダウンライト 493lm 温白色
 <p>LED 4W 3500K 巾φ114 埋込穴φ100 埋込高80 高演色LED 調光器不可</p> <p>OD261893R同等品</p>	
B	ダウンライト 465lm 電球色
 <p>LED 4W 2700K 巾φ114 埋込穴φ100 埋込高80 高演色LED 防雨型 調光器不可</p> <p>OD261796R同等品</p>	
C	手元灯 1083lm
 <p>巾102 長502 高34 LED 11.2W 5000K 高演色LED 調光器不可</p> <p>OB255165R同等品</p>	

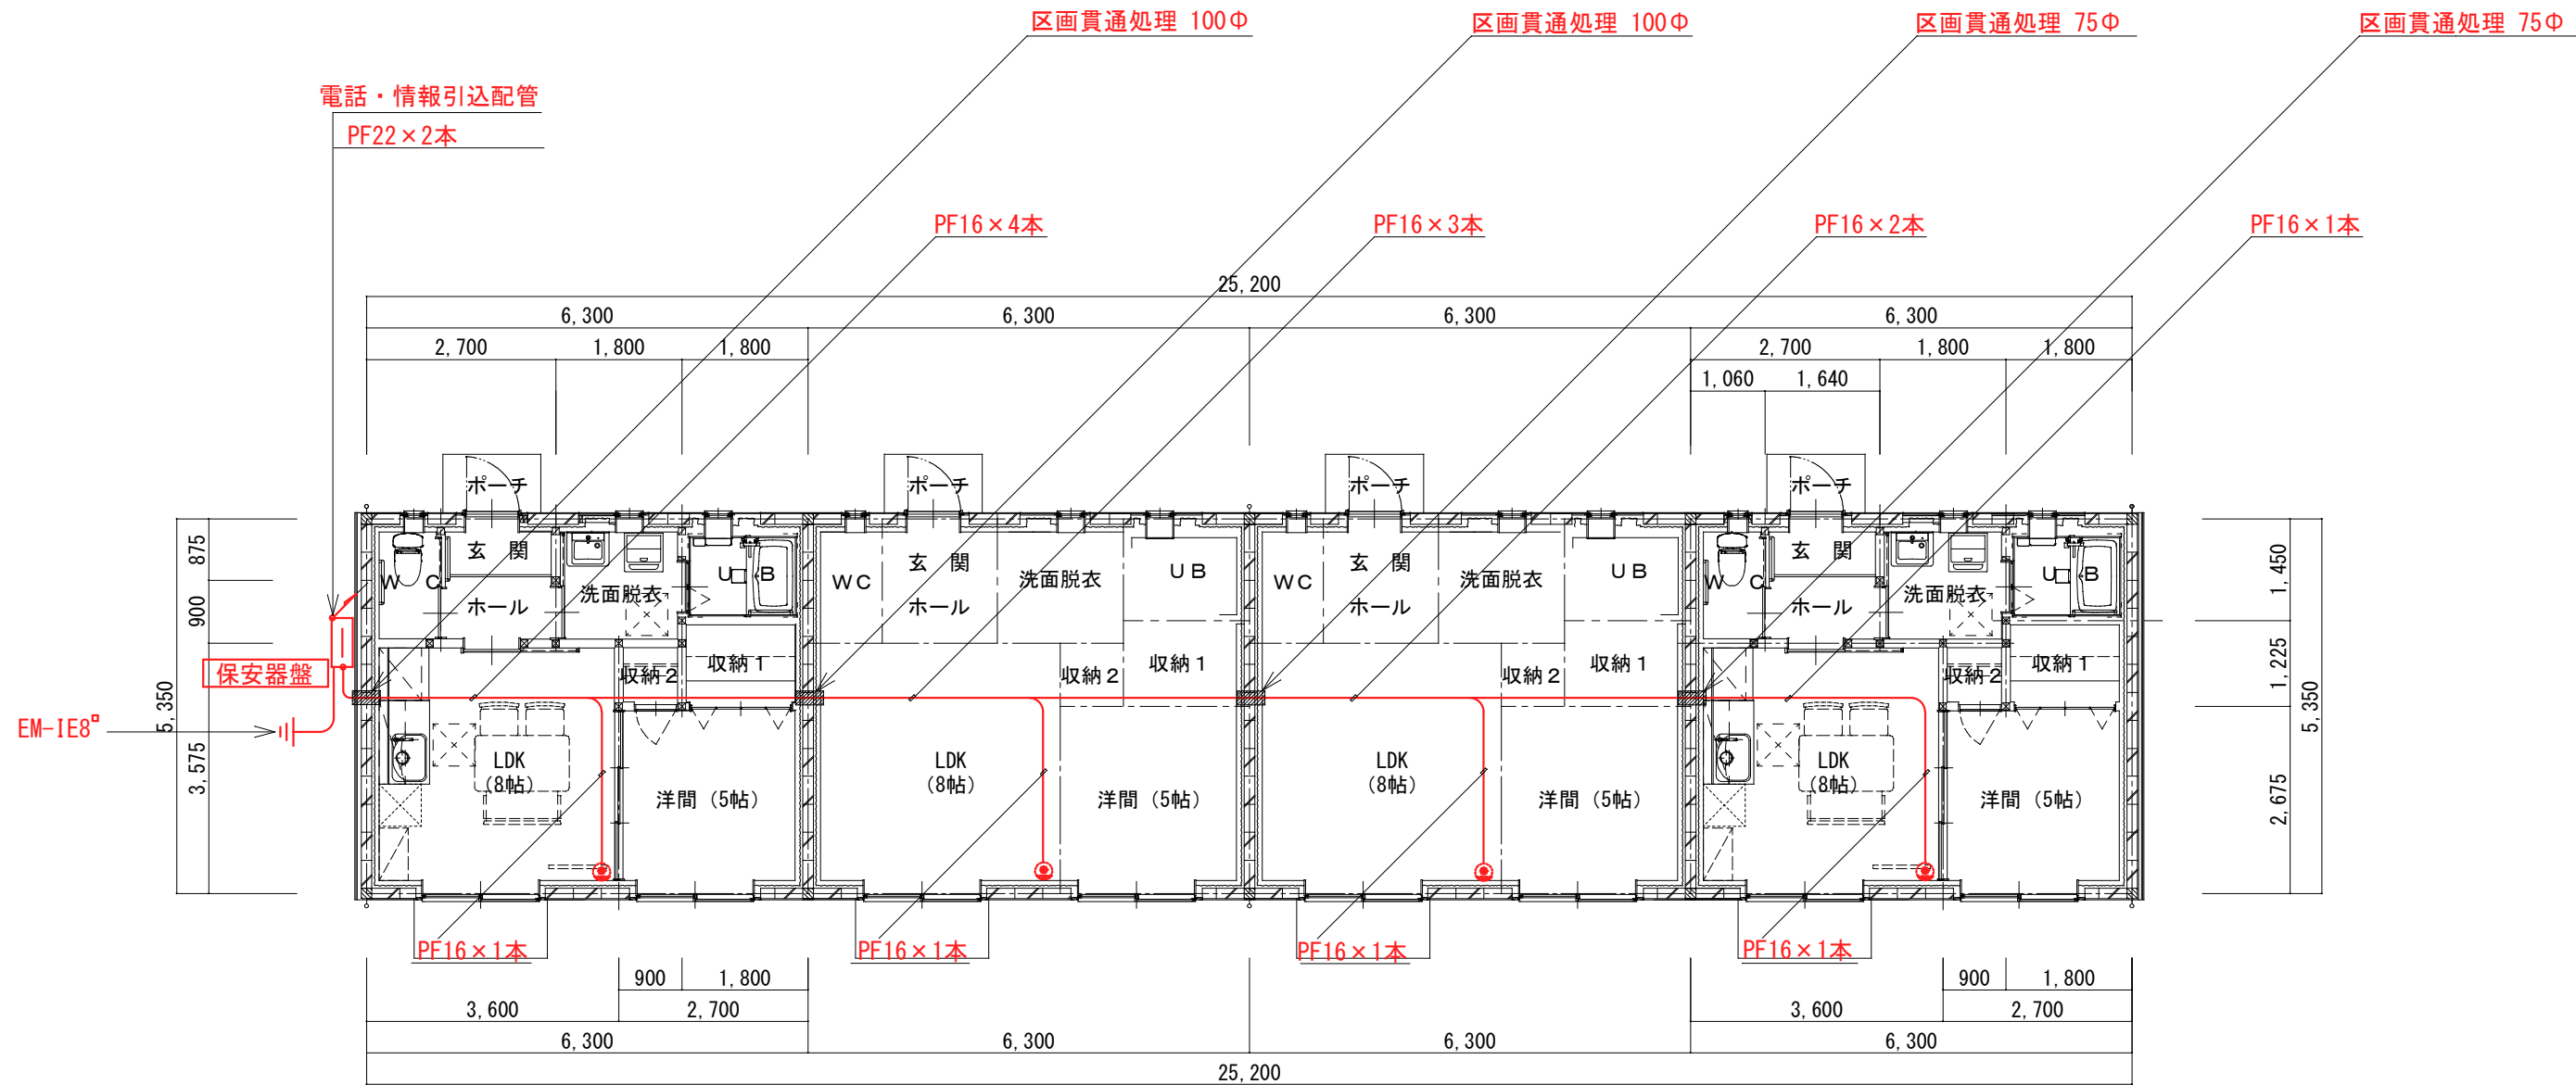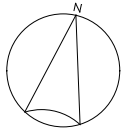

改修 平面図 s=1/100

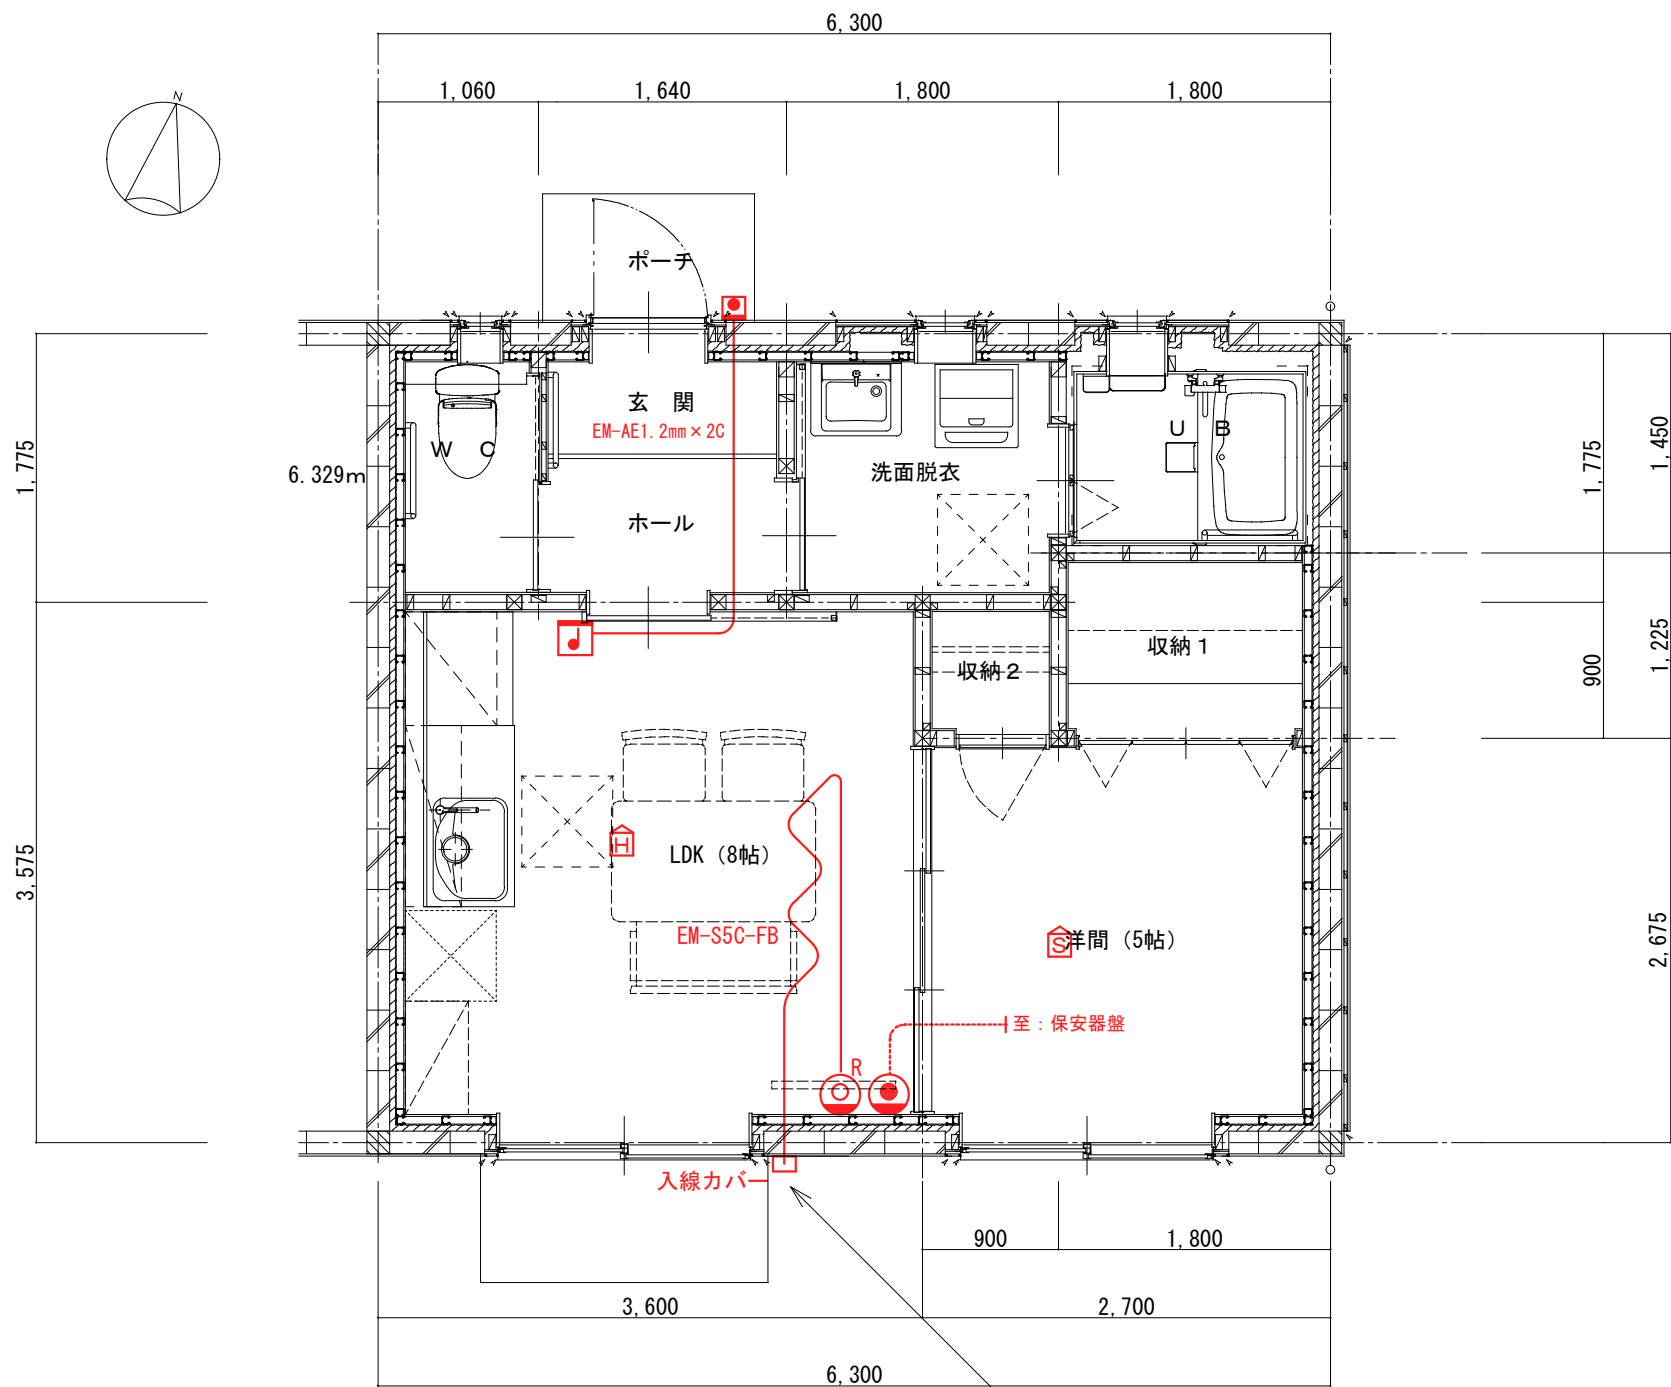

※ケーブルを天井裏で予長5mとり引出せる用に使う
TVアンテナは別途工事

改修 平面図 s=1/50

弱電設備 凡例


図記号	名 称 ・ 規 格
●	ノズルプレート 情報・電話用
○ ^R	テレビ端子 端末
⌈S⌋	住宅用火災警報器 連動親機 煙式 電池式 SHK42712相当品
⌈H⌋	住宅用火災警報器 連動子機 定温式 電池式 SHK42128相当品
♪	チャイム本体 AC100V EC730W相当品
●	チャイム押釦 EG331相当品

衛生器具表

名 称	参 考 型 番	適 用	数量	備 考
洋 風 便 器	CS232B, SH233B	床置床排水大便器、手洗付蜜結タンク 暖房便座 TCF116 他付属品一式	4	
紙 巻 器	YH651	棚付き二連紙巻器	4	
タオルリング	YT410	φ137 リンク：ステンス製 ブラケット：樹脂製（メッキ仕上げ）	4	
タオル掛け	YHT50HS4	バー：ステンス製 ブラケット：樹脂製（メッキ仕上げ）	4	
洗面化粧台	LDBA060BAGMS1A LMBA060B1GDG1G	シングルバ－混合栓、床給水・床排水、止水栓×2 照明付一面鏡、コンセント付 他付属品一式	4	
一槽流し台	P-120L（PUI）-1	木製キッチン 間口1200×奥行560×高さ800+90	4	
コンロ台	PG-70 （PUI）-1	木製キッチン 間口700×奥行543×高さ625+バ－ッカ－ト`265	4	
吊 戸 棚	WS-70 （PUI）-2D WS-45RZ（PUI）-2D	木製キッチン 間口700+450×奥行360×高さ500	4	
ユニットバス	ぴったりサイズケランSPA	間口1,650×奥行1,318 FRP製浴槽, カンター無し, 窓枠ワ－サイズ バ－トバ－ L型600×600	4	
		洗い場兼用サーモ水栓, 換気扇 バ－フェクト保温 他付属品一式		
混合水栓	TKS05315J	シングル混合栓 壁付 寒冷地用	4	
洗濯機用単水栓		緊急止水弁付横水栓 寒冷地用	4	
洗濯機用排水トラップ	TW11GRF	通気弁付き ABS樹脂 50VU 防臭型 床取付 床固定ステンスプレート	4	

凡 例

記 号	名 称	施工箇所	仕 様
———	給 水 管	屋 外 埋 設	耐衝撃性硬質塩化ビニル管 JWWA K 118 (HI-VP)
———		屋外・屋内埋設	水道用硬質塩化ビニルライニング鋼管 JWWA K 116 (SGP-VD)
			(管端防食継手)
———	〃	屋 内 一 般	水道用硬質塩化ビニルライニング鋼管 JWWA K 116 (SGP-VB)
			(管端防食継手)
———	〃	屋 内 一 般	ポリブデン管 JIS K 6778
-----	さ や 管	屋 内 一 般	保温付きCD管
—— ——	給 湯 管	屋外・屋内埋設	耐熱塩ビライニング鋼管 JWWA K 140 (HTLP)
—— ——	〃	屋内一般	ポリブデン管 JIS K 6778
----- -----	さ や 管	屋内一般	保温付きCD管
——G——	ガ ス 管	屋内一般・屋外露出	配管用炭素鋼鋼管（白） JIS G 3452
——G——	ガ ス 管	屋外・屋内埋設	ポリエチレンライニング鋼管 P L S JIS G 3452
———	排 水 管	屋内一般	硬質塩化ビニル管 JIS K 6741 (VP)
———	屋 外 排 水 管	地中配管	硬質塩化ビニル管 JIS K 6741 (VP)
———	雨 水 管	屋外埋設	硬質塩化ビニル管 JIS K 6741 (VP)
—⊗—	埋 設 弁		不凍栓
⊗—	仕 切 弁		給水・給湯 コア入り JIS 10K
—+○+	ガ ス 栓		単口ヒューズコック
⊗ ⊗	水 栓		水, 湯, 混合水栓

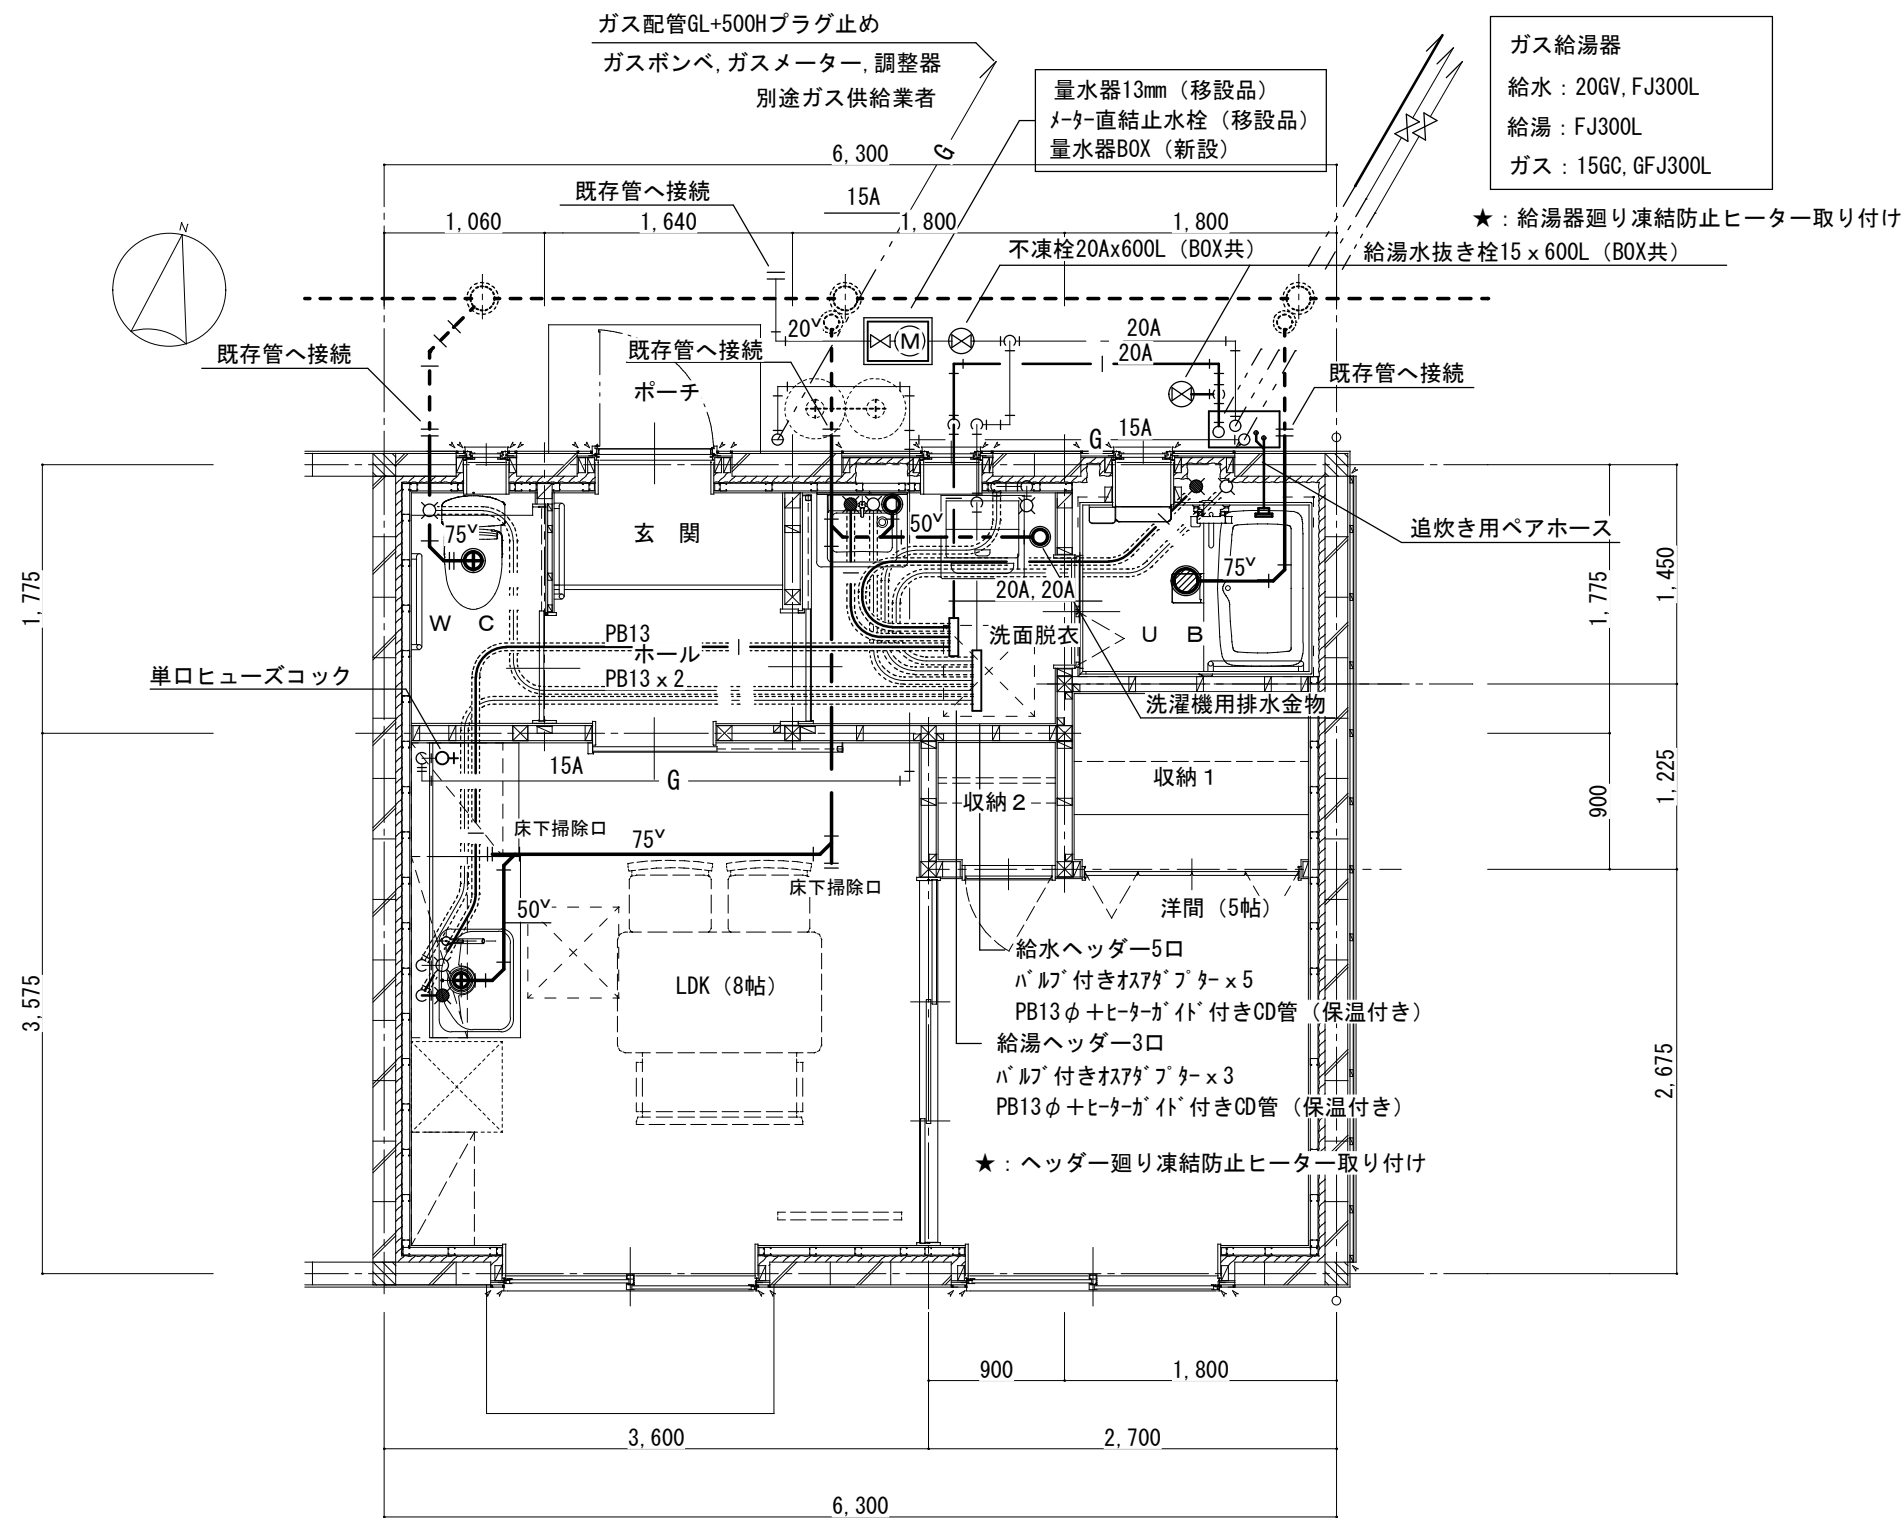


改修 設備平面図 s=1/50

機 器 仕 様 表

記 号	名 称	参 考 型 番	適 用	数 量	備 考
G W H	ガス給湯器	RUF-E200FSAW	20号，高効率，オート，屋外壁掛け型，標準リモコン，リモコンケーブル，循環金具，配管カバー，追炊き用ヘアース，ヘアース化粧ボックス 共	4	
V F - 1	パイプファン	V-08P8	風量 85m3/h 電源 1φ100V×2W SUS製深型フード 共	4	トイレ スイッチ別途
V F - 2	パイプファン	V-08KPL4	風量 48m3/hx2.5Pa 電源 1φ100V×2.4W 24時間換気機能付き SUS製深型フード 共	4	洗面脱衣 スイッチ別途
V F - 3	レンジフード	V-317K7	風量 450m3/h×30Pa 電源 1φ100V×84W 丸排気アタッチメント，上幕板 浅型レンジフードファン用，SUS製深型フード 共	4	
	自然給気ユニット	P-13WSQU	角形 壁取付 SUS製深型フード 共	8	

※防露工事：ロクワール アルミガラスクロス仕上（150φ） グラスワール アルミガラスクロス仕上（100φ 外壁より1m）

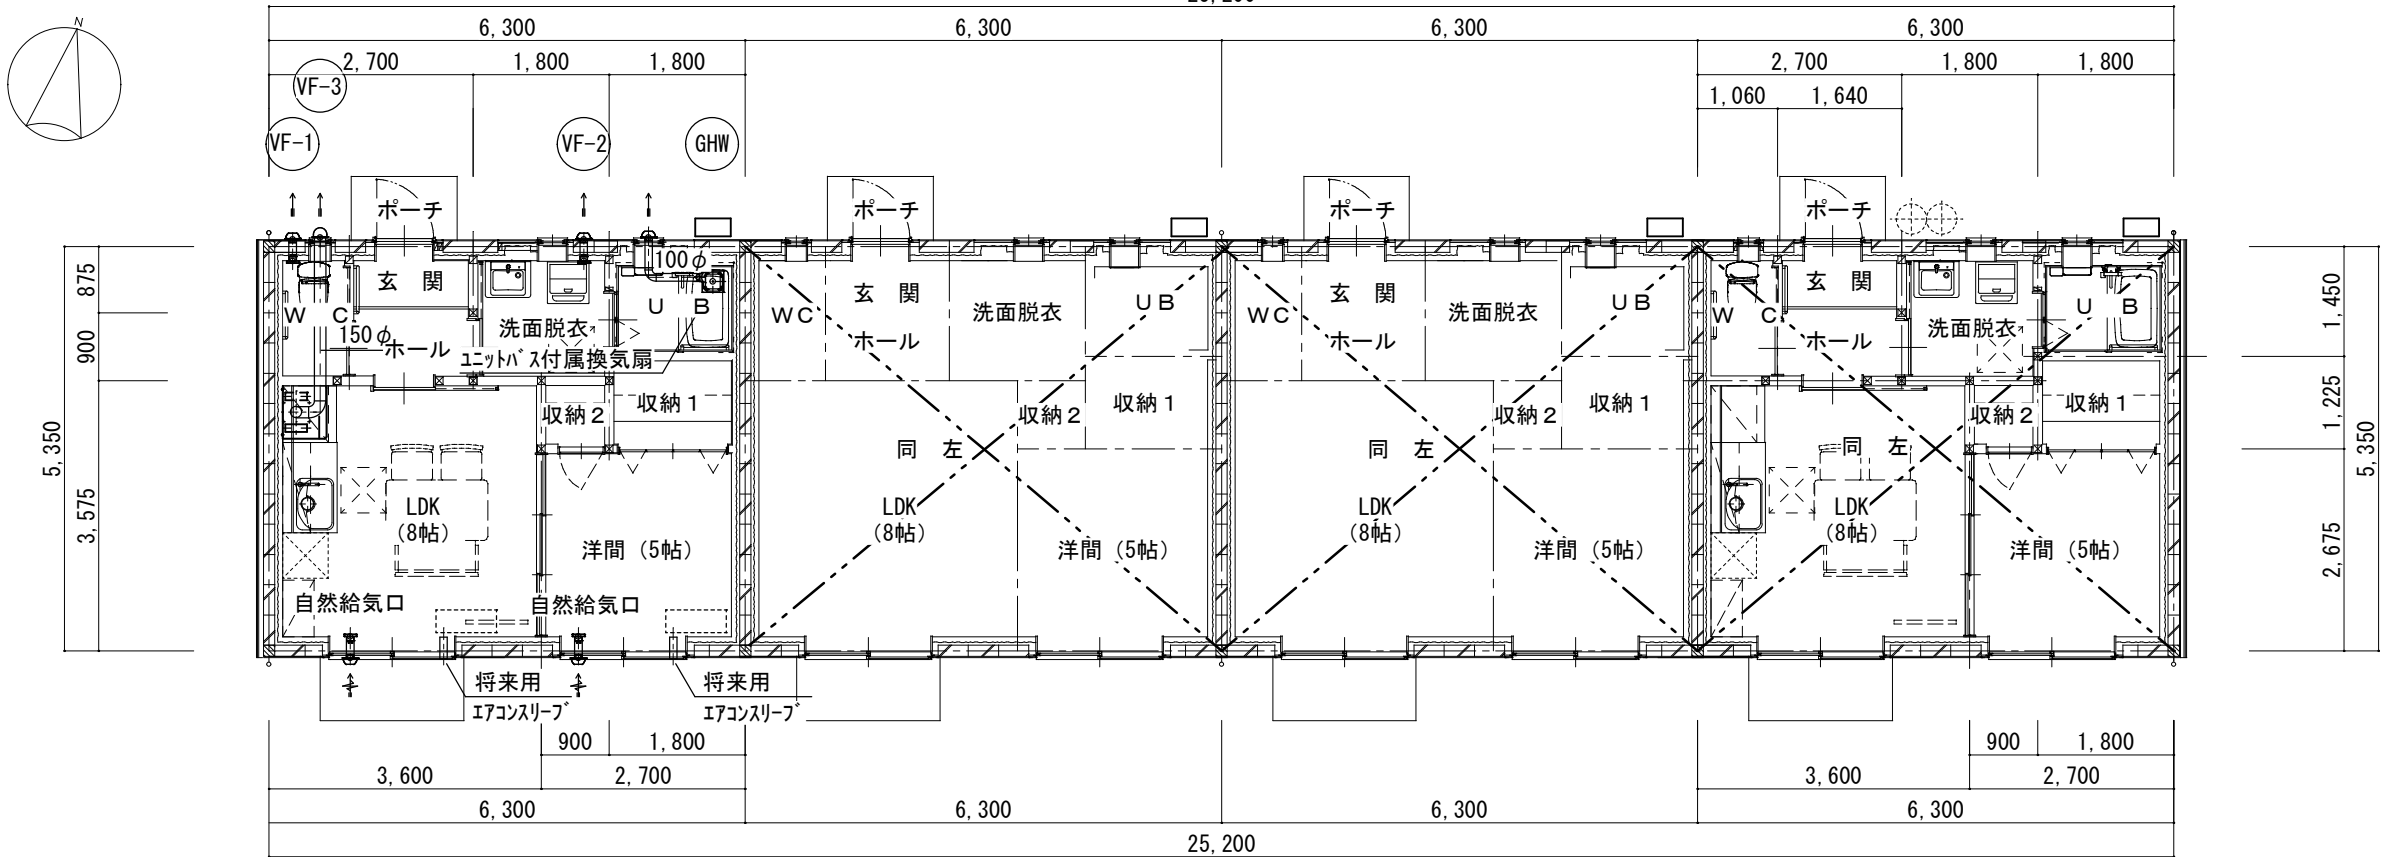

換気設備平面図 s=1/100



LDKレンジフード排気量計算	
計算方法	理論廃ガスによる計算 排気量：V=NxKxQ
フード形式	I型 N=30
L P G	K=0.93
2口ガスコンロ発熱量	Q=8.6kw
参考（リンナイ）	RTS65AWG34R2NGA 全点火時
排気量：V=30×0.93×8.6=240m3/h	
レンジフード排気量=450m3/h>240m3/h・・・OK	

排風機が外圧力損失計算
ダクト150φ 直管L=3.0m 曲がり（直管相当長さ15D）×2ヶ バンドキャップ直管相当長さ15.5m）×1ヶ ダクト相当長さ計 23m
VF-3 レンジフードV-317K7 メーカー特性図より 450m3/h×30Pa

24時間換気計算

室 名	床面積 [m2]	平均 天井高 [m]	気積 [m3]	必要換気 回数 [回/h]	必要 換気量 [m3/h]	換気 種別	換気扇による 排気量 [m3/h]
洋間（5帖）	7.22	2.3	16.6	0.5	8.3	3	
LDK（8帖）	12.87	2.3	29.6	0.5	14.8	3	
玄関	2.91	2.3	6.7	0.5	3.4	3	
洗面脱衣	3.20	2.3	7.4	0.5	3.7	3	
合 計	26.20		60.3		30.2		48.0

選定機種
VF-2 V-08KPL4
風量 48m3/h×2.5Pa

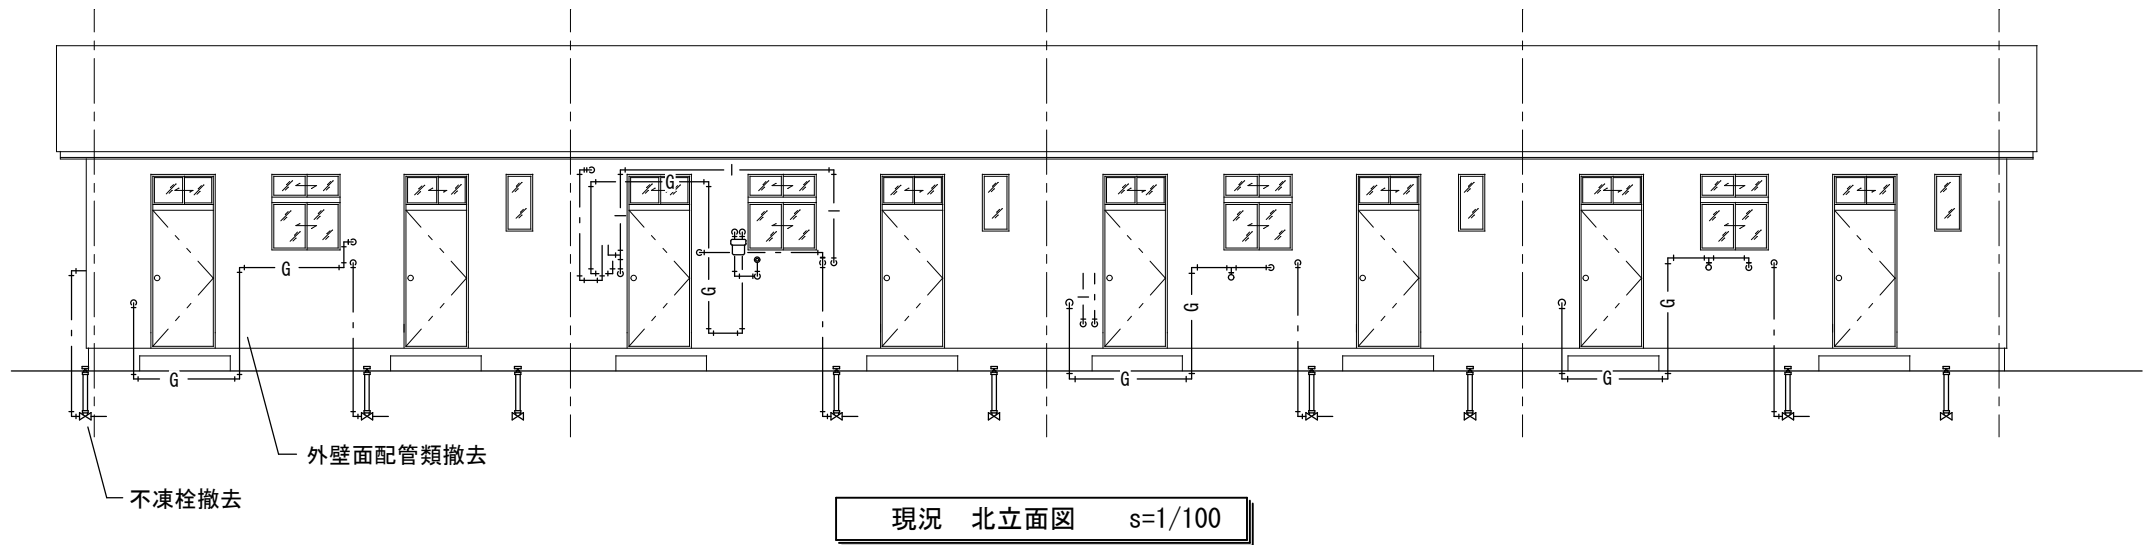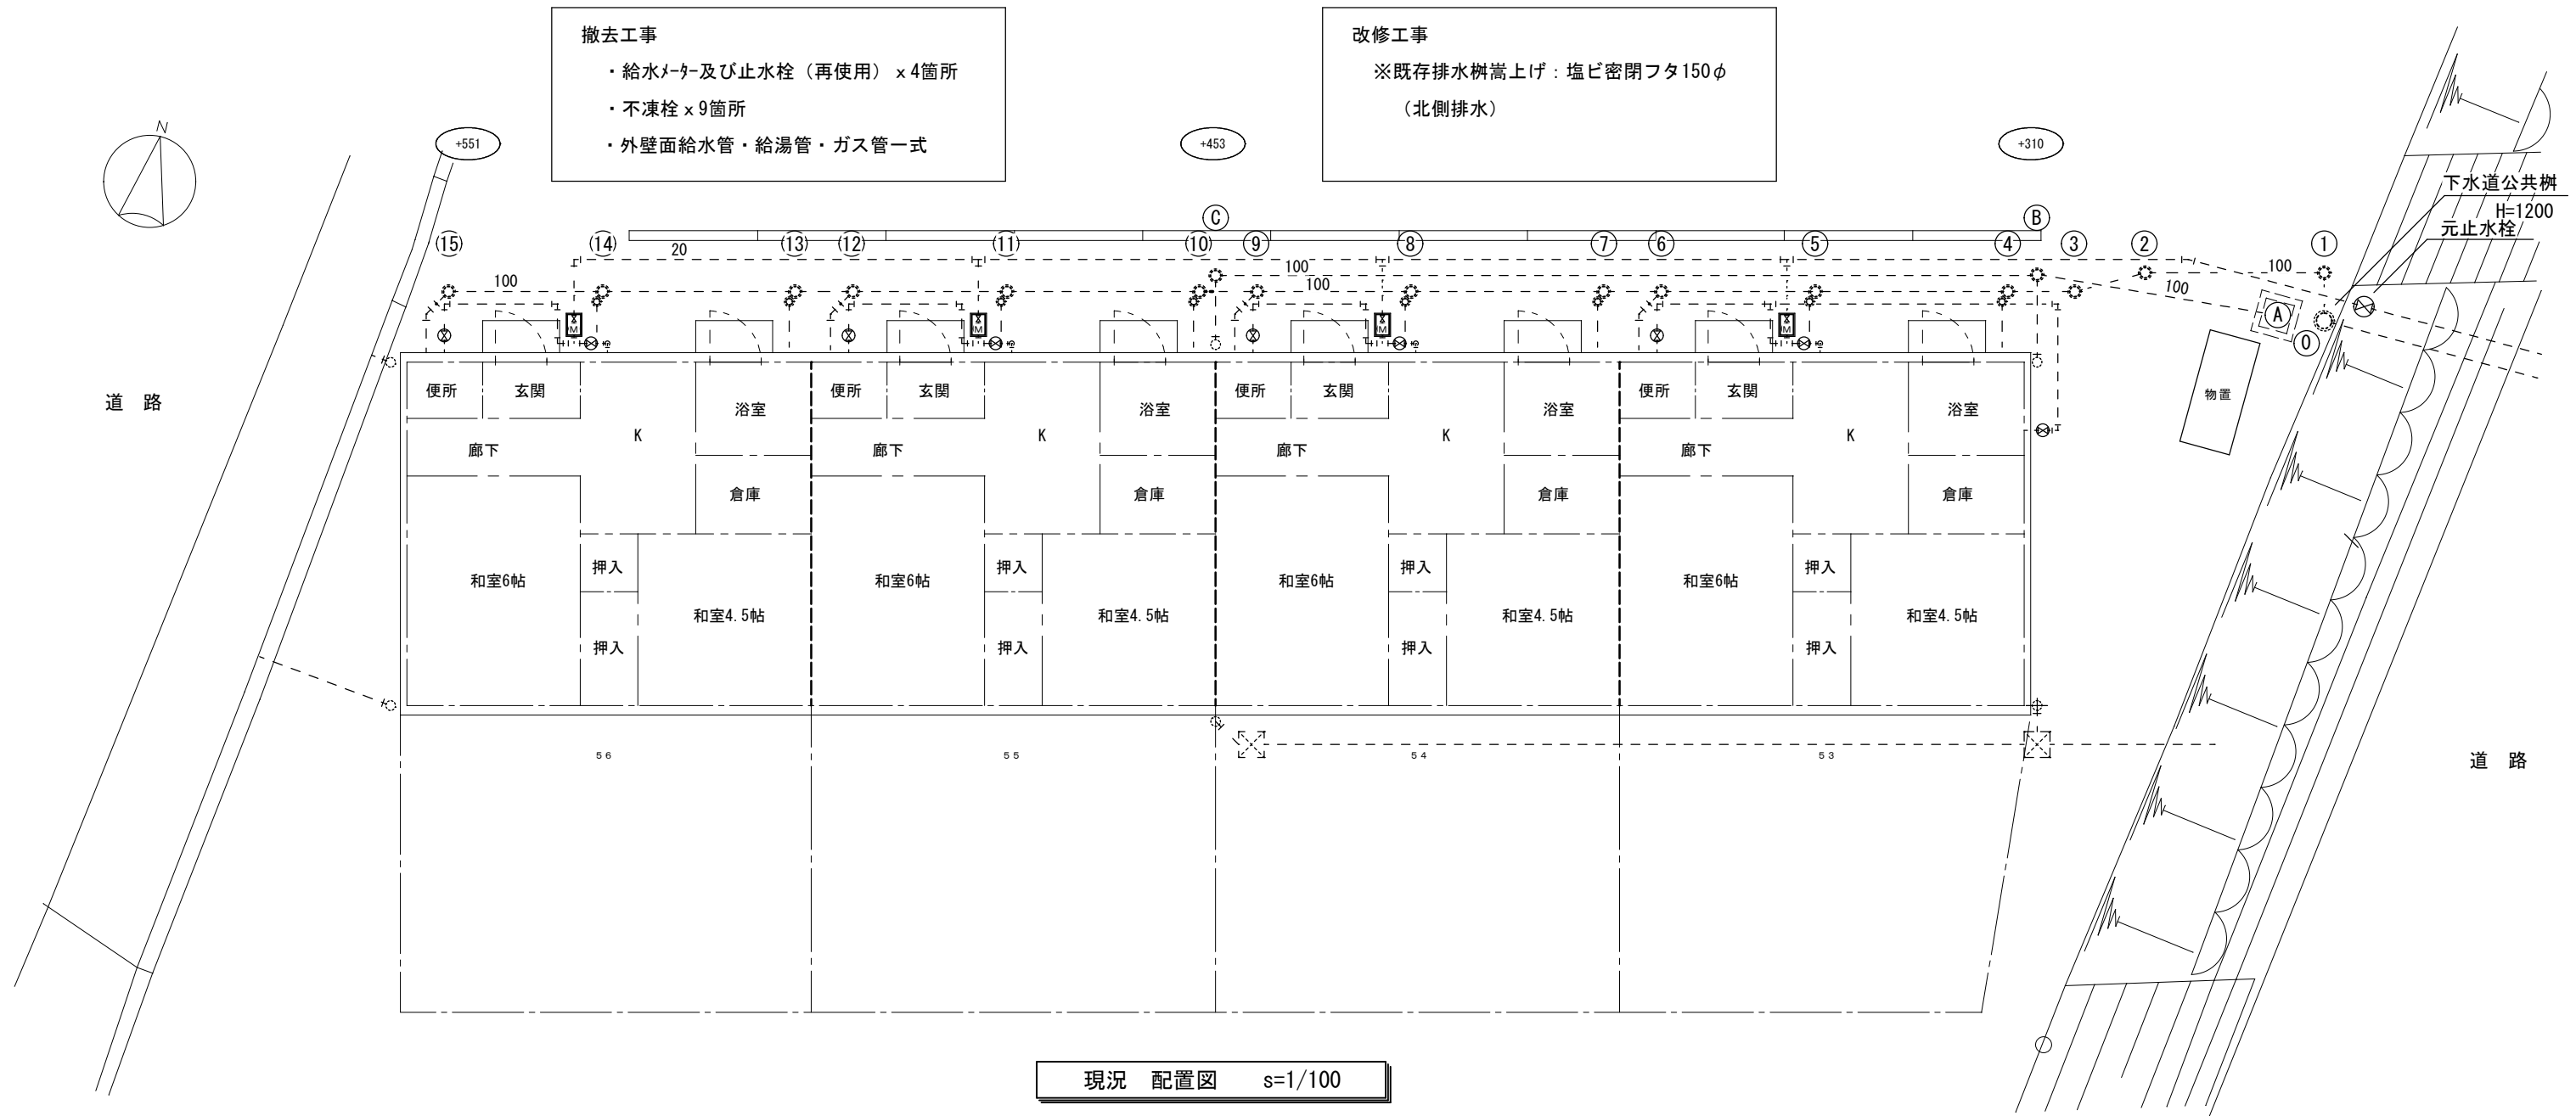

<div>COM建築設計事務所</div> <div>管理建築士清水久雄 1級建築士登録195172号 長野県駒ヶ根市南田6番30号 TEL (0265)-82-5456・FAX (0265)-83-2383 E-mail: com-k@hb.tp1.jp</div>	<div>駒ヶ根市役所</div>	<div>承認</div> <div></div>	件名	図面名称	縮尺	日付	図面番号
			令和8年度 社会資本整備総合交付金事業	現況 配置図・立面図（撤去）	1/100	R8 . 2 .	M-06
			馬見塚団地トータルリフォーム工事				